



地質断面図 SV=1:100・SH=1:500 (A1印刷)

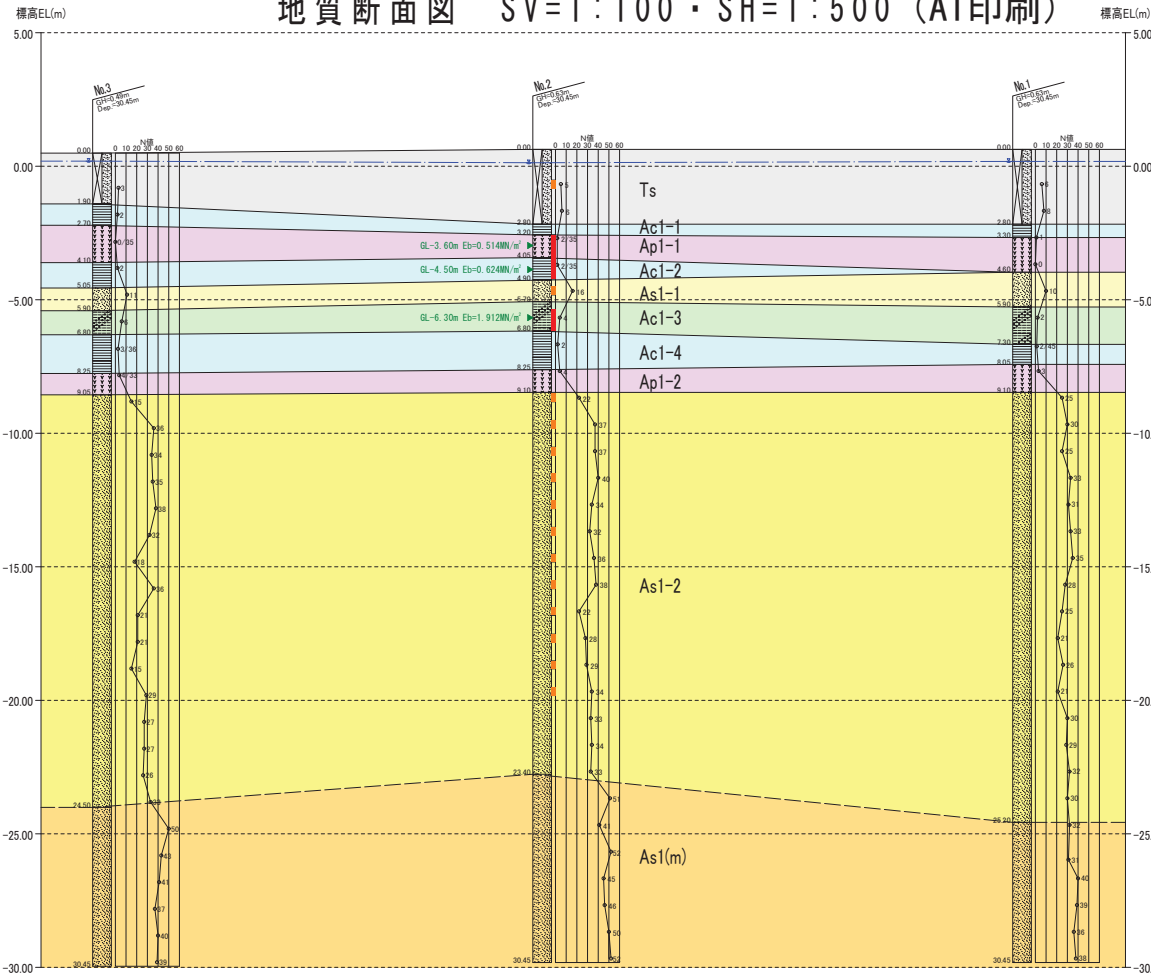

調査平面図 S=1:500 (A1印刷)

※新潟市企画財政局財政部管財課 鳥屋野潟南部測量「平面図」に加筆

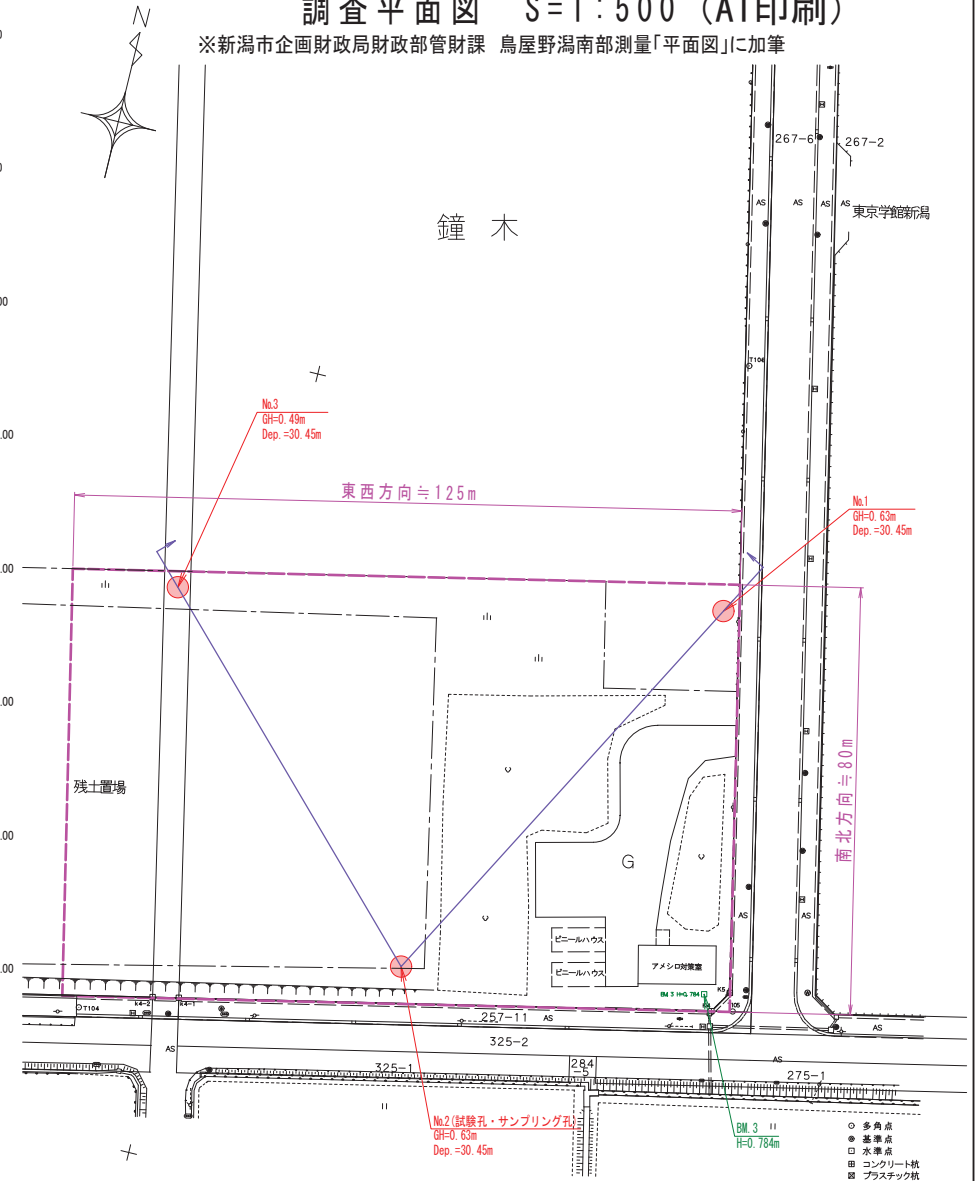


地盤状況のまとめ


地層	記号	構成土質	特徴	測定N値 (代表N値)	
表土	Ts	細砂	調査地の表土で腐土と思われる細砂。 含水多し〜非常に多く混じり、孔内崩壊が著しい。	3.0~8.0 (4.7)	
沖 積 層 (A1)	第1粘性土層	Ac1-1	粘土	含水多く軟らかい。粘性中位。	0~2.0 (1.0)
	第1泥炭層	Ap1-1	腐植土	含水多く軟らかい。粘性弱く、バラツク部分が見られる。 腐植物・炭化物を多く混入。	0~1.7 (0.8)
	第2粘性土層	Ac1-2	粘土	含水多く軟らかい。粘性中位〜強い。 シルト分を混入。腐植物を少量混入。 No.2およびNo.3で確認された。	1.7~2.0 (1.8)
	第1砂質土層	As1-1	細砂	細砂を主体。中砂分・シルト分を不規則に混入。粒径不均一。 腐植物を少量混入。	10.0~16.0 (12.3)
	第3粘性土層	Ac1-3	砂質シルト	含水中位で、粘性弱〜中位。 細砂分・微細砂分を多く混入し、所々、シルト質細砂との互層状となる。	1.2~6.0 (3.3)
	第4粘性土層	Ac1-4	粘土	含水多く軟らかい。粘性中位〜強い。 シルト分を若干混入。腐植物を少量混入。	1.5~3.0 (2.0)
	第2泥炭層	Ap1-2	腐植土	含水多し。粘性弱く、バラツク部分が見られる。 腐植物・炭化物を多く混入。	3.0 (3.0)
	第2砂質土層	As1-2	細砂	細砂を主体。微細砂分・中砂分を不規則に混入。粒径不均一。 含水中位。大きな層変化は見られない。 深さを少量混入。腐植物を少量混入。	15.0~40.0 (26.3)
	海成砂層	As1(m)	微細砂	(地層境界や不明確) 微細砂を主体。シルト分を混入し粒径細かい。粒径比較的均一。 含水中位。層変化少ない。	31.0~52.0 (38.8)

※地層区分等は「(社)新潟県地質調査業協会、新潟県地盤図説、2002」に基づく

柱状図凡例

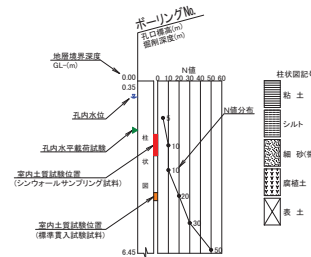

平面図凡例

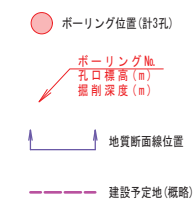

平成	年度	事業
変建二第30号(仮称)新潟市アスアラー建設地質調査業務委託		
地質断面図および調査平面図		縮尺 図示
位置	新潟市中央区鐘木 地内	
図	日	日
1	葉中の	1
新潟市建築部公共建築第二課		

