

撮影者 リコーマイクロ写真株式会社 撮影年月日昭和62年2月9日

ロール記号	86KA01	工事名称	北陸地方建設局増築工事 同第1回～第2回変更
官庁建物コード		設計年度	昭和59年

こま番号		図面名称
291		仕様書 (その1)
292		'' (その2)
293		仕上表
294		案内.配置図.面積表
295		1階.2階.3階.4階平面図
296		屋階.PH屋階平面図
297		立面図
298		矩計図.立面図
299		階段平面詳細図.断面詳細図
300		1階平面詳細図
301		2階 ''
302		3階 '' 屋外階段詳細図
303		4階 '' 展開図
304		渡り廊下関係図
305		天井伏図.断熱材打込み範囲図
306		建具表
307		表示.標識.建築工事標準詳細図訂正追加図
308		構造関係共通事項
309		基礎関係図
310		2.3.4.R.PH階伏図
311		断面リスト
312		渡り廊下構造図
313		はり貫通孔補強配筋図
314	第1回変更	変更内容.変更図
315		配置図.立面図



北陸地方建設局 増築 工事仕様書

I 工事概要
1. 工事場所 新潟県新潟市白山浦1丁目425-2
2. 敷地面積 4,340㎡
3. 工事種目 1) 庁舎 鉄筋コンクリート造 4階建(塔屋1階) 新築1棟

Table with 2 columns: 止水面積 (㎡) and 底面積 (㎡). Rows for 1階, 2階, 3階, 4階, 塔屋1階.

2) 在庁舎 改修一式
3) 改修部 鉄筋造 4階建 新築1棟
4) 補装 アスファルト舗装 増設一式
5) 屋外排水設備 新設一式

II 建築工事仕様
1. 図面および特記仕様に記載されていない事項は、すべて建設大臣官庁告示第111号(改正昭和53年)の建築工事共通仕様書(昭和56年版)による。
2. 特記仕様
(1) 項目番号に○印のついたものを適用する。
(2) 特記事項に○印、●印、●印のある場合は適用は下記による。
○印のない場合は、●印のものを使用する。
●印と●印のある場合は、共に適用する。
○印のついたものは適用しない。
(3) 特記事項に記載の( )内表示番号は、建築工事共通仕様書の当該項目、当該表及び当該図を示す。

Main specification table with columns: 項目 (Item), 特記事項 (Remarks), 仕様 (Specifications). Includes sections for 1. 一般共通事項, 2. 建築士, 3. 建築材料等, 4. 完成写真, 5. 鉄筋の種別, 6. 鉄骨の種別, 7. 鉄骨の製作工場, 8. プロックおよびプレキャストコンクリート, 9. アスファルト防水, 10. タラップブロック張り, 11. 陶磁器質タイル張り.

Technical drawing area with various diagrams and tables. Includes: 1. 基礎の種別 (Foundation types), 2. 鉄骨の種別 (Steel types), 3. 鉄骨の製作工場 (Steel fabrication), 4. プロックおよびプレキャストコンクリート (Block and precast concrete), 5. アスファルト防水 (Asphalt waterproofing), 6. 基礎コンクリート (Foundation concrete).


Technical drawing area with various diagrams and tables. Includes: 7. 鋼材 (Steel), 8. プロックおよびプレキャストコンクリート (Block and precast concrete), 9. アスファルト防水 (Asphalt waterproofing), 10. タラップブロック張り (Stair block paving), 11. 陶磁器質タイル張り (Ceramic tile paving).

Technical drawing area with various diagrams and tables. Includes: 12. 陶磁器質タイル張り (Ceramic tile paving), 13. 仕様の詳細 (Detail specifications), 14. 仕様の詳細 (Detail specifications).







建設場所  
新設白山町丁425-2

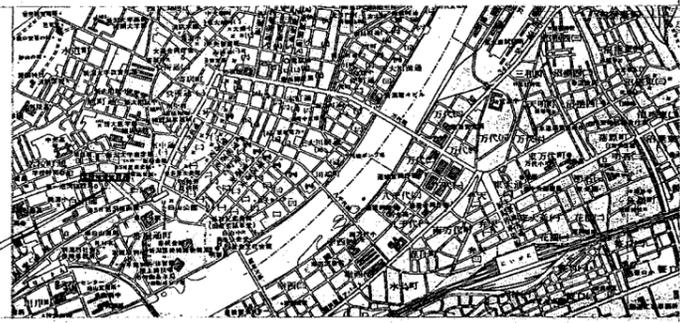

案内図

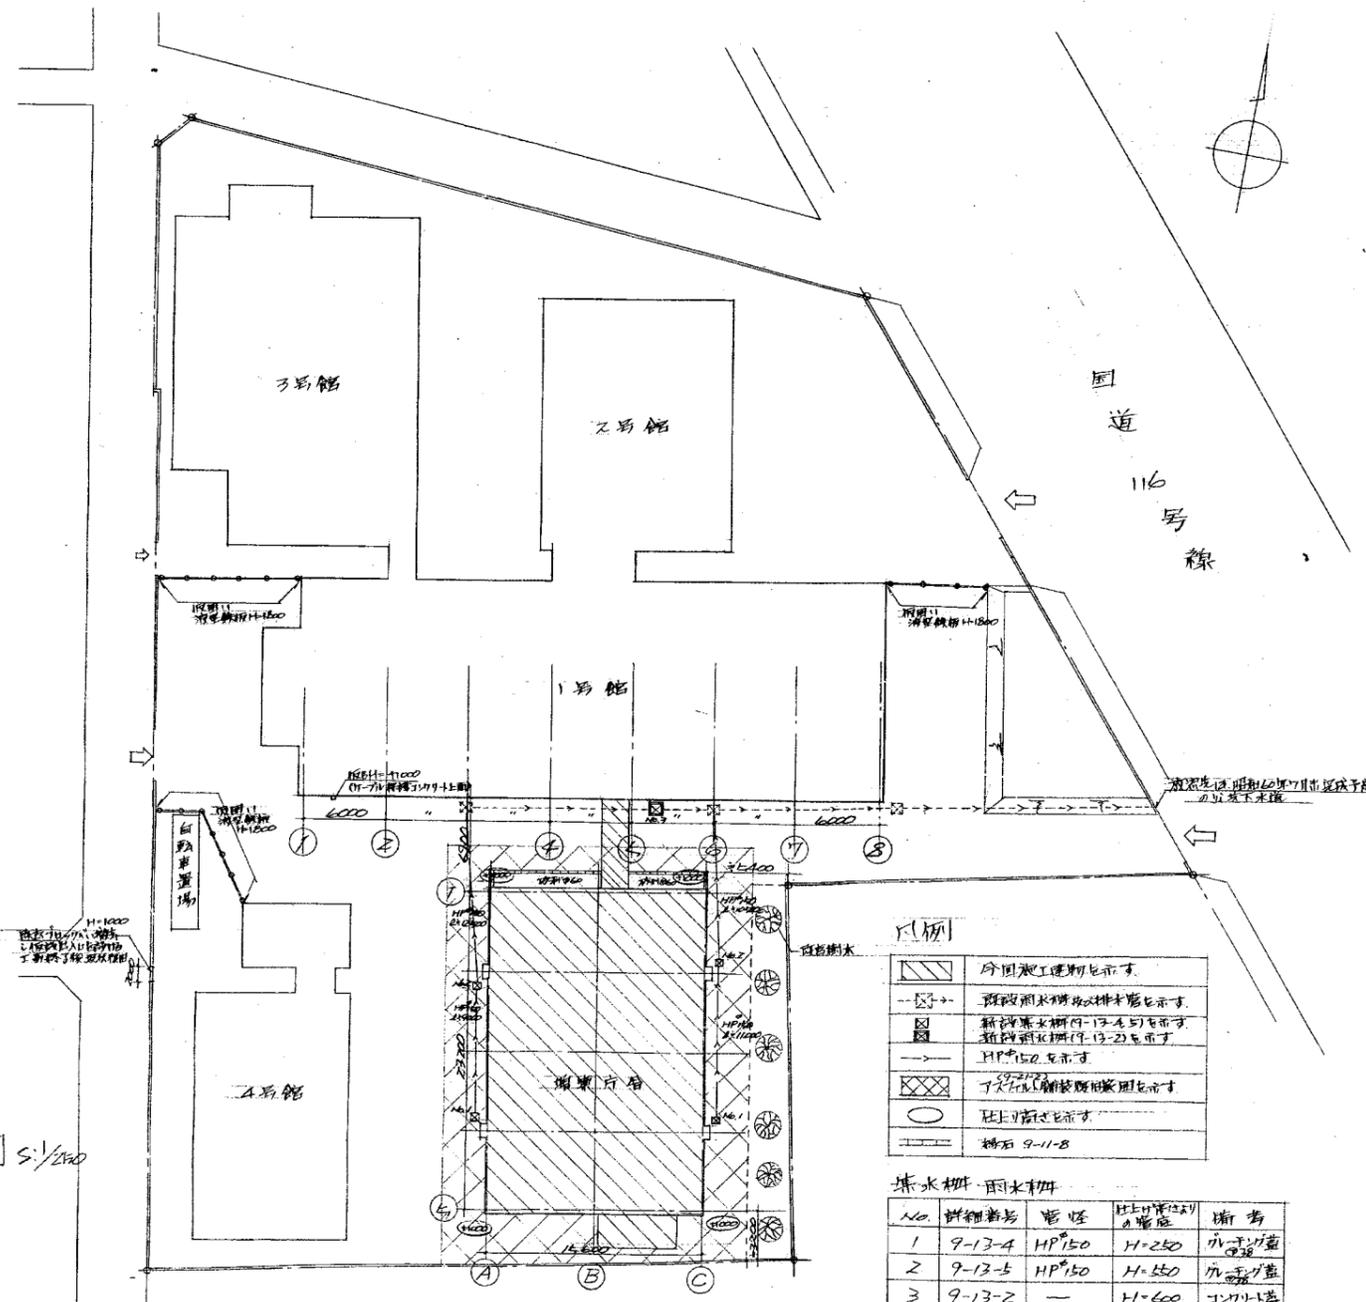


配置図 S:1/250

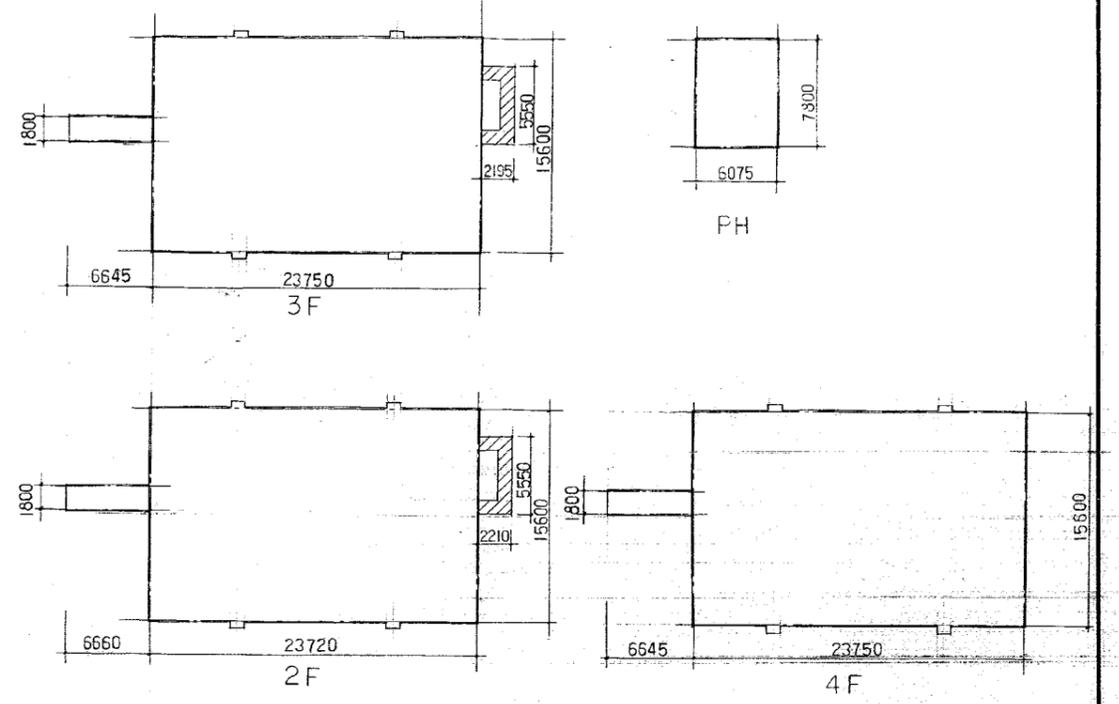

面積表

	延床面積	底面積
1F	$2372 \times 15.1 = 358.172$	$(221 - 1.9) \times (555 - 2.0) = 4,296$
2F	$2372 \times 15.6 = 370.032$ $666 \times 1.8 = 1,198.8$	$(221 - 1.9) \times (555 - 2.0) = 4,296$
3F	$2375 \times 15.6 = 370.5$ $6645 \times 1.8 = 11,961$	$(2195 - 1.0) \times (555 - 2.0) = 4,242$
4F	$2375 \times 15.6 = 370.5$ $6645 \times 1.8 = 11,961$	
PH	$7.8 \times 6075 = 47,385$	
total	1552.499	12,834

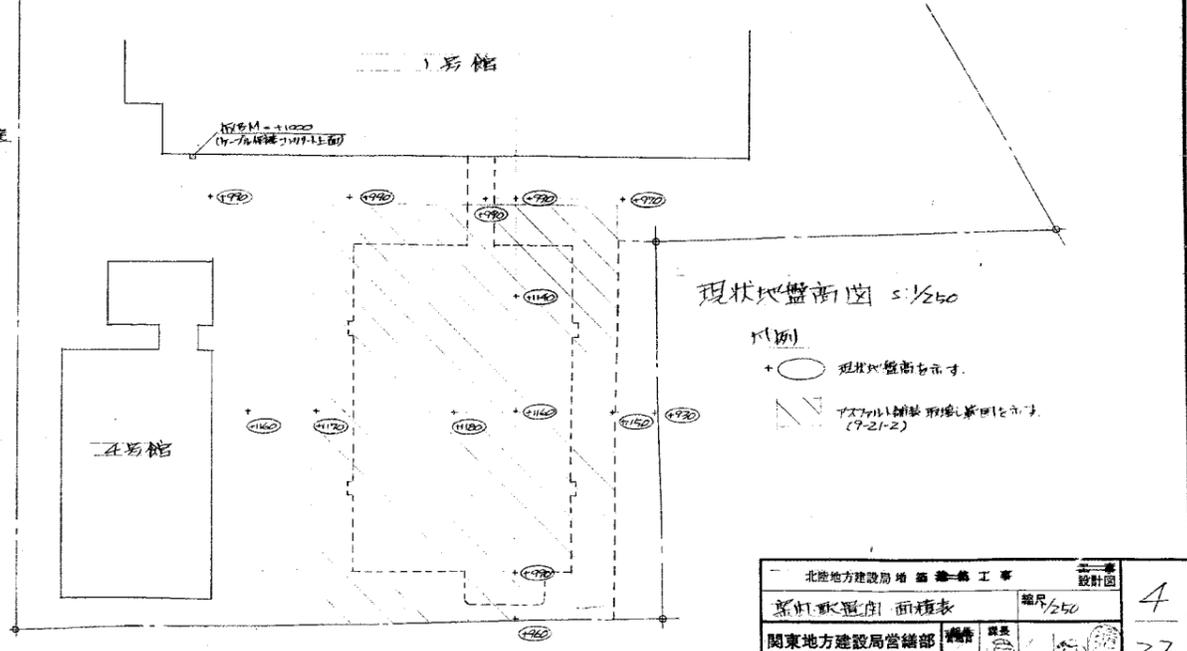


凡例


	今回来工建築物を示す
	既設排水管及び排水管を示す
	新設排水管(1-13-4)を示す
	新設排水管(13-2)を示す
	HP150を示す
	既存排水管(13-2)を示す

排水・雨水


No.	詳細番号	管径	仕上高(20cm)	備考
1	9-13-4	HP150	H=250	雨水用蓋
2	9-13-5	HP150	H=250	雨水用蓋
3	9-13-2	—	H=600	マンホール蓋

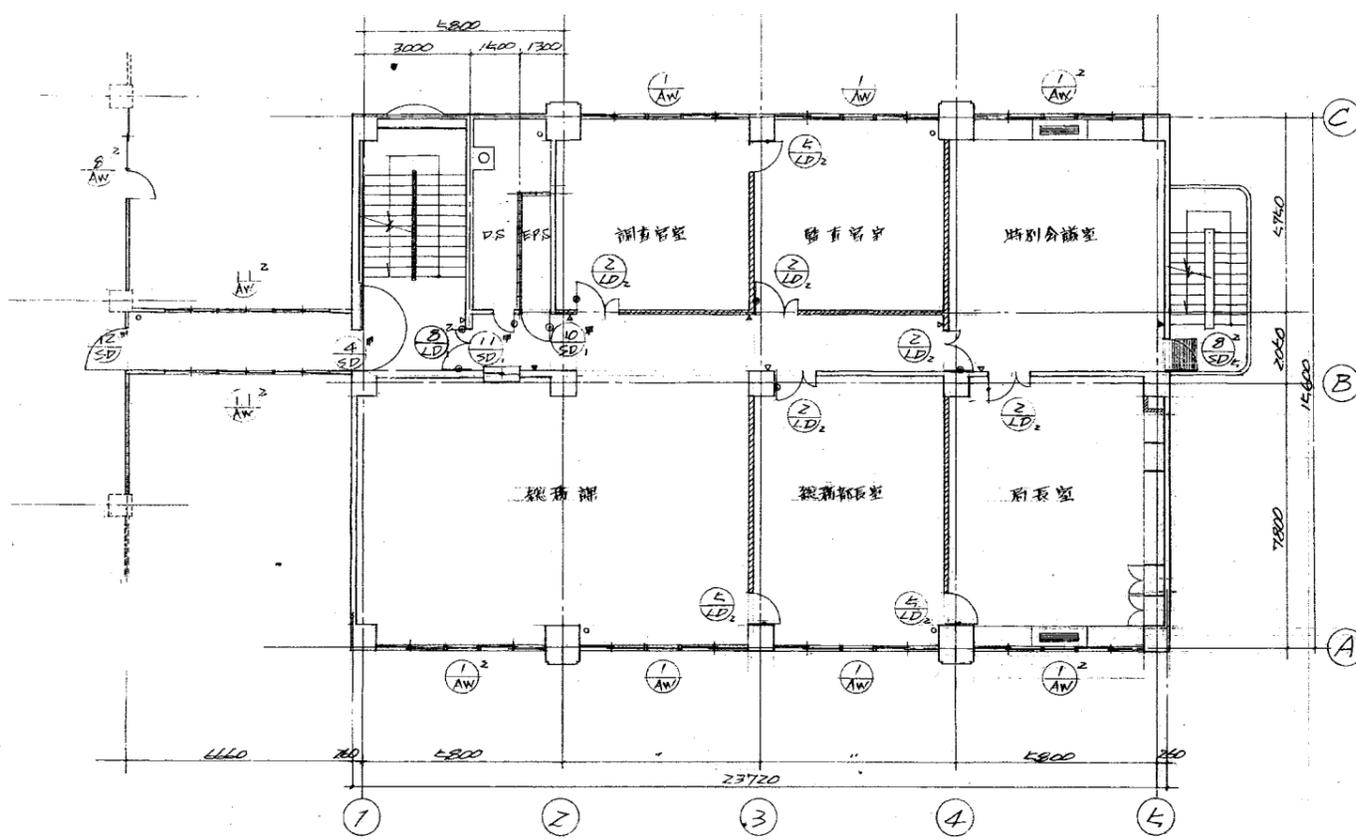


2階平面図 1/100

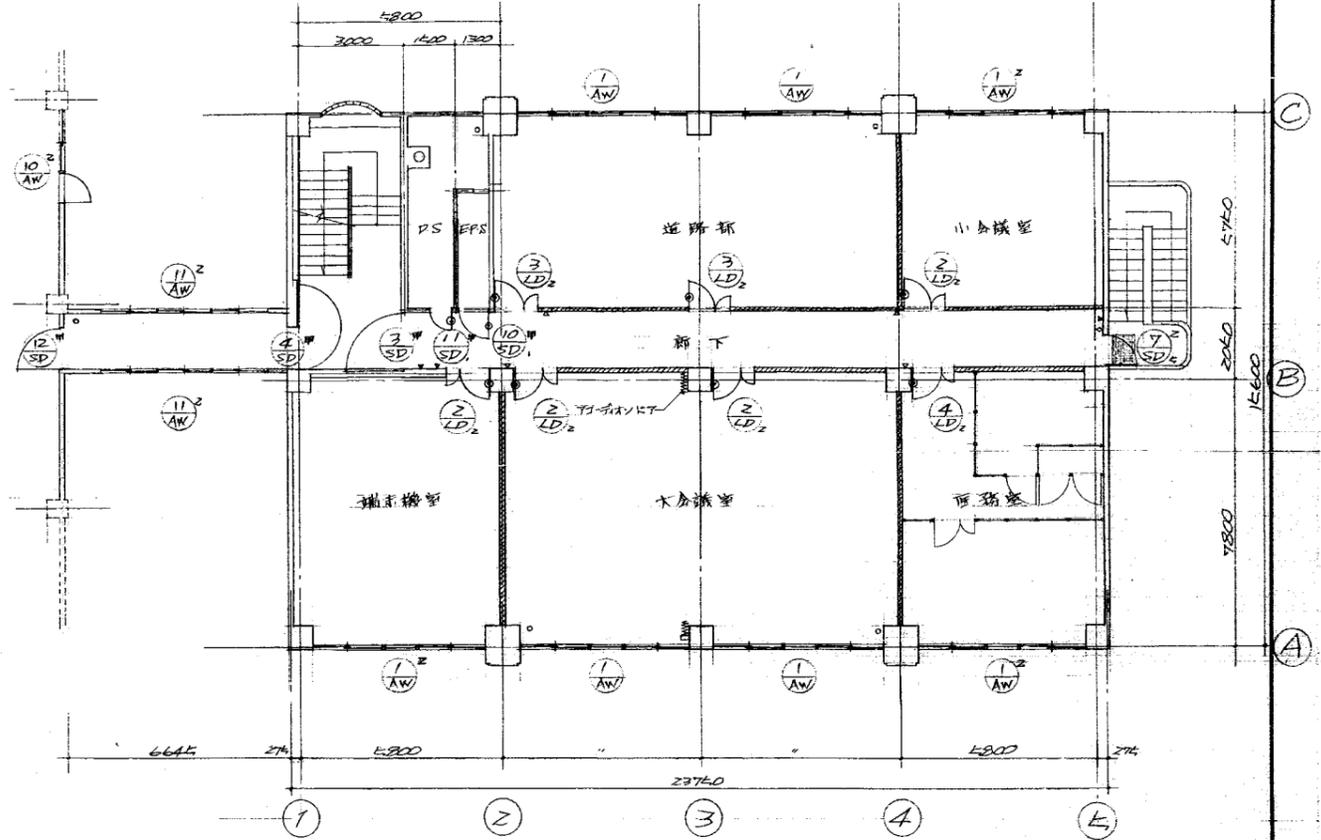

4階平面図 1/100

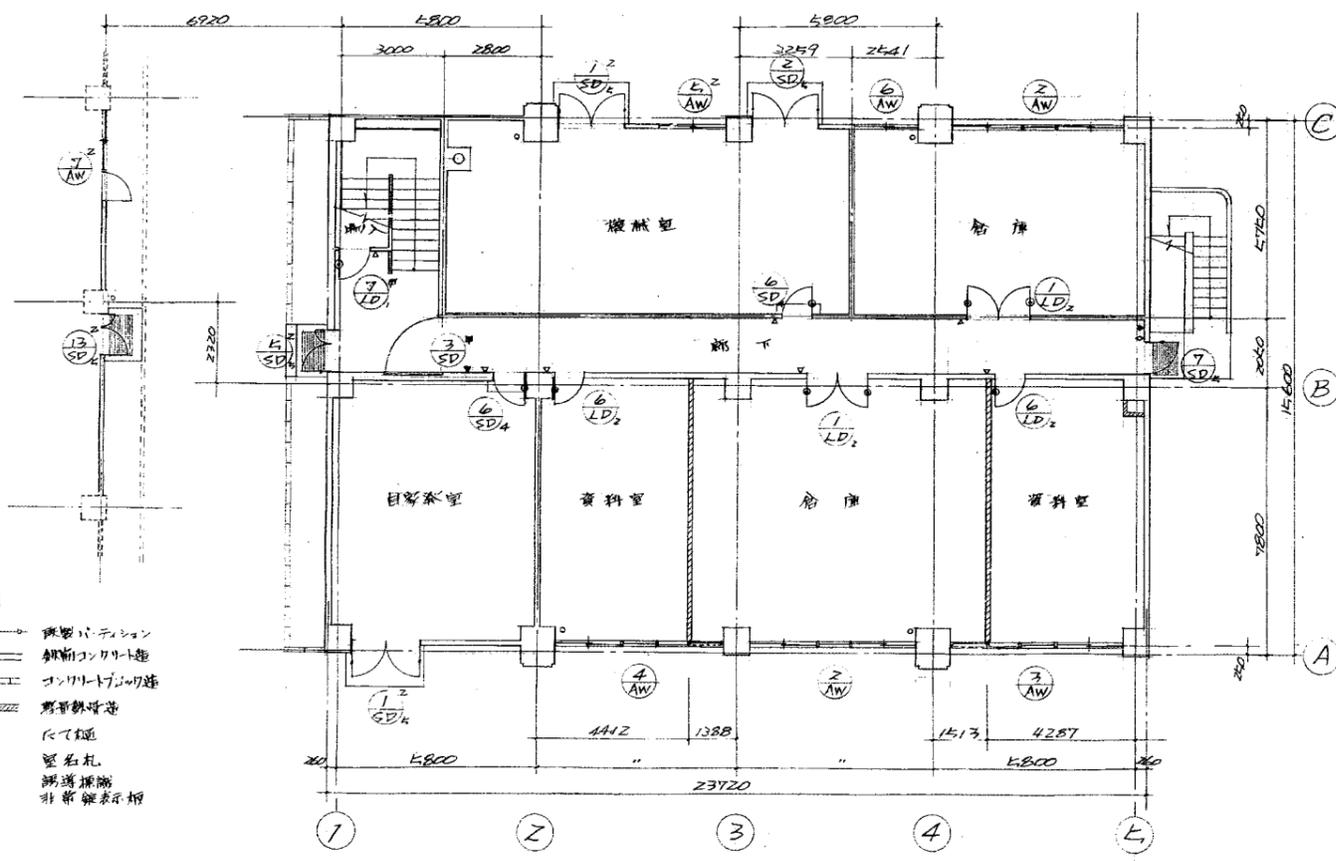


1階平面図 1/100

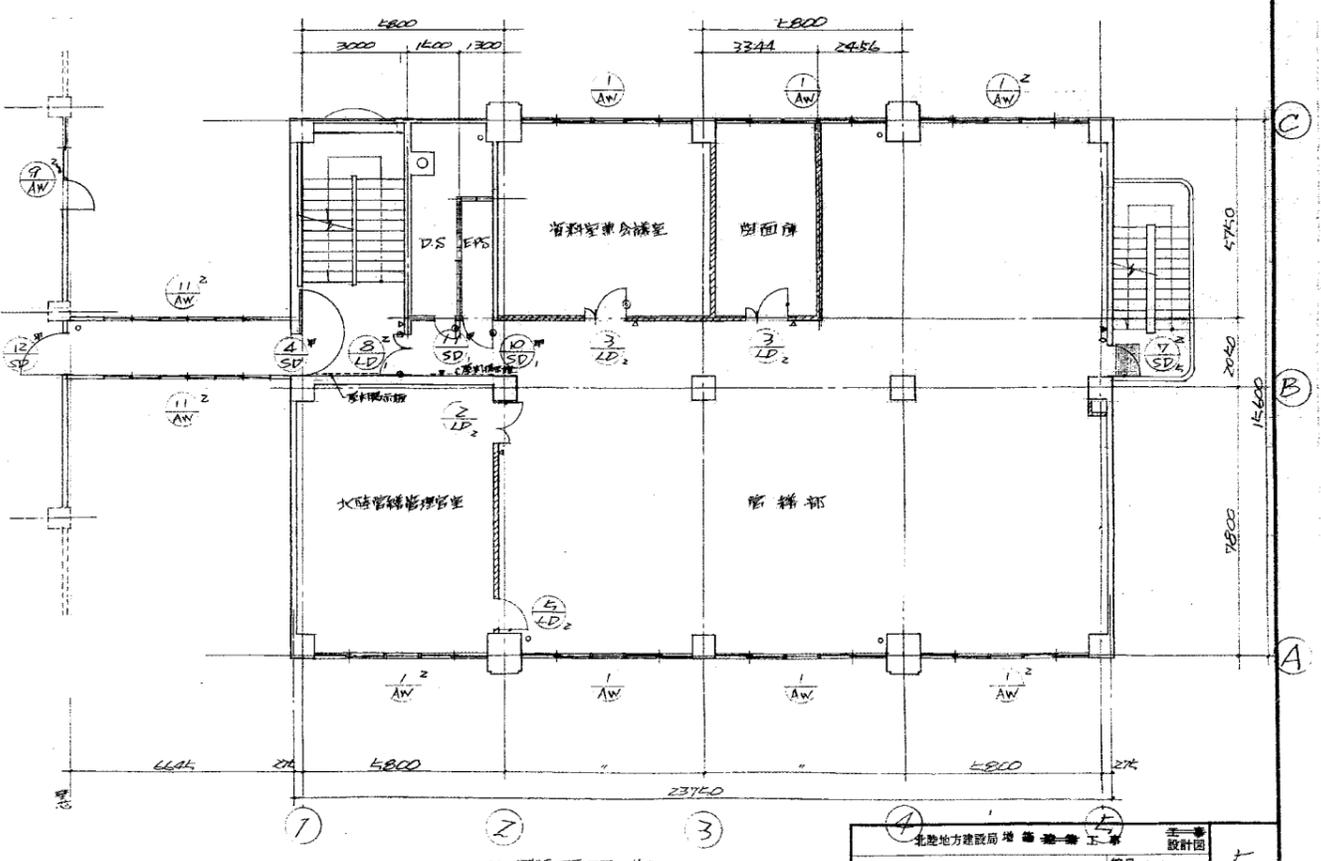


3階平面図 1/100

- 凡例
- 換気パターン
  - 鋼筋コンクリート
  - コンクリートブロック
  - 石膏ボード
  - 入り口
  - ▽ 窓名札
  - ▽ 湖邊探検
  - 非常表示灯

北陸地方建設局 建築第一課 設計図		5
1階, 2階, 3階, 4階平面図 縮尺 1/100		23
関東地方建設局営業部		
★ 59年1月		

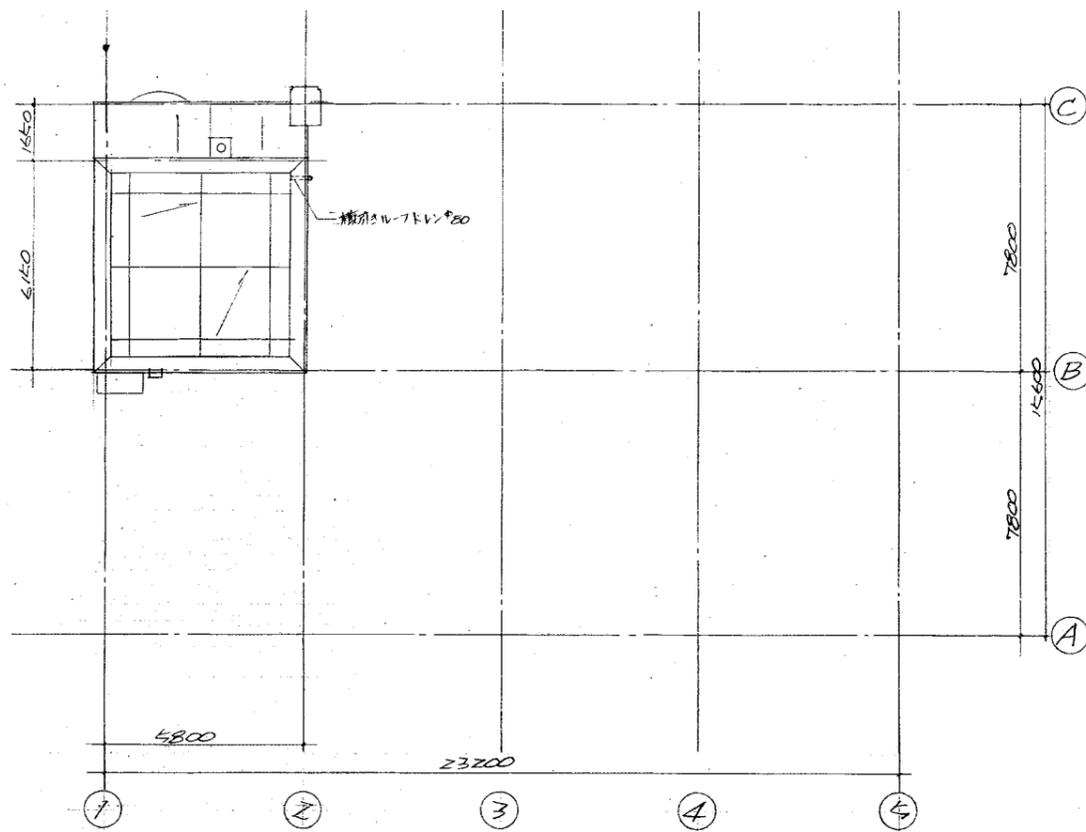


PH階平面図 1/100

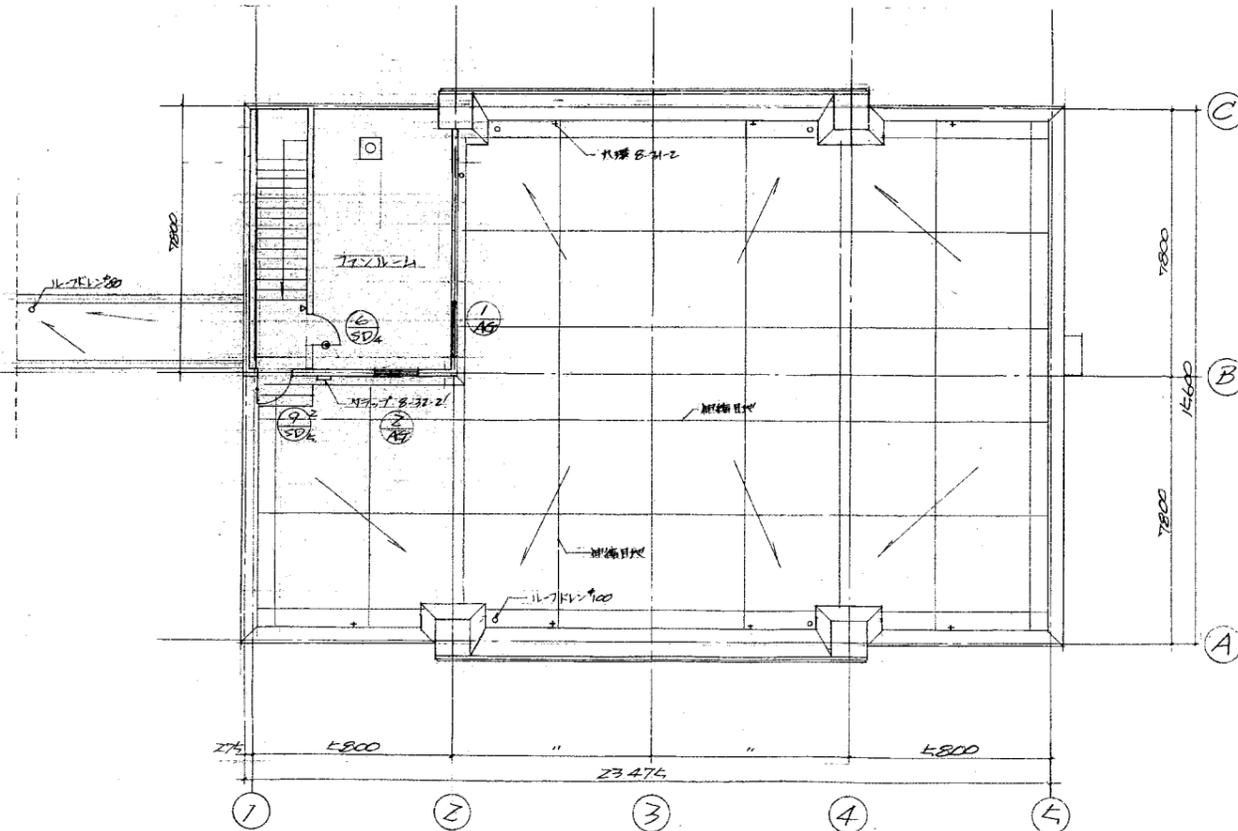


屋階平面図 1/100


五原地方建設局 第一巻 工事		第三巻
設計図		
屋階: PH階平面図	縮尺 1/100	6
関東地方建設局 営繕部	設計	23
★ 59年1月	図章	

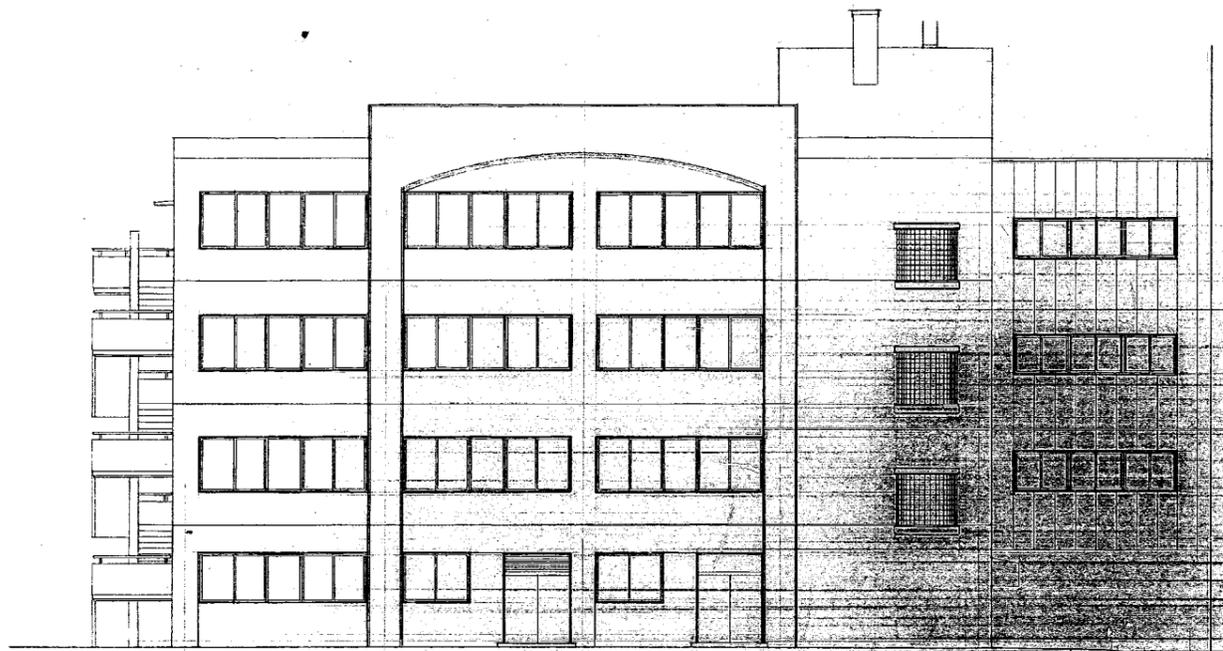


立面图 1:100

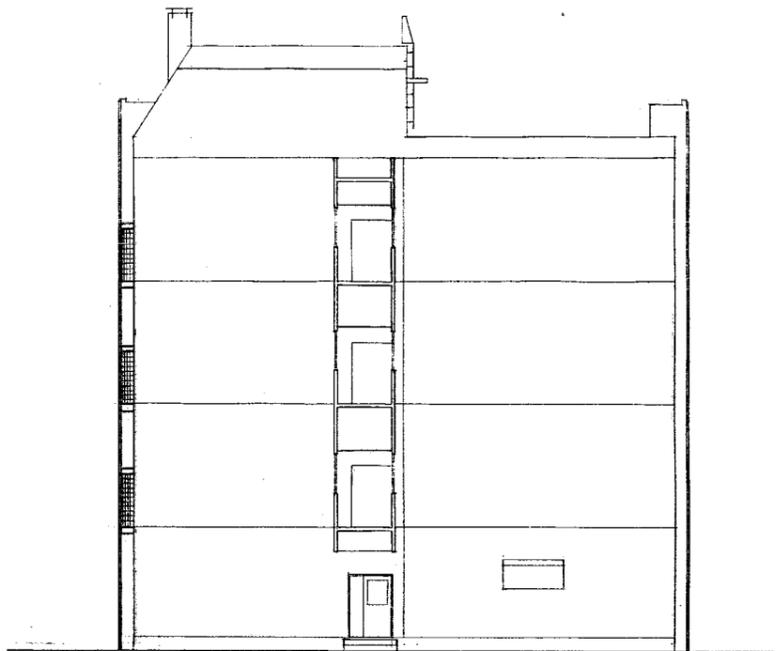

立面图 1:100

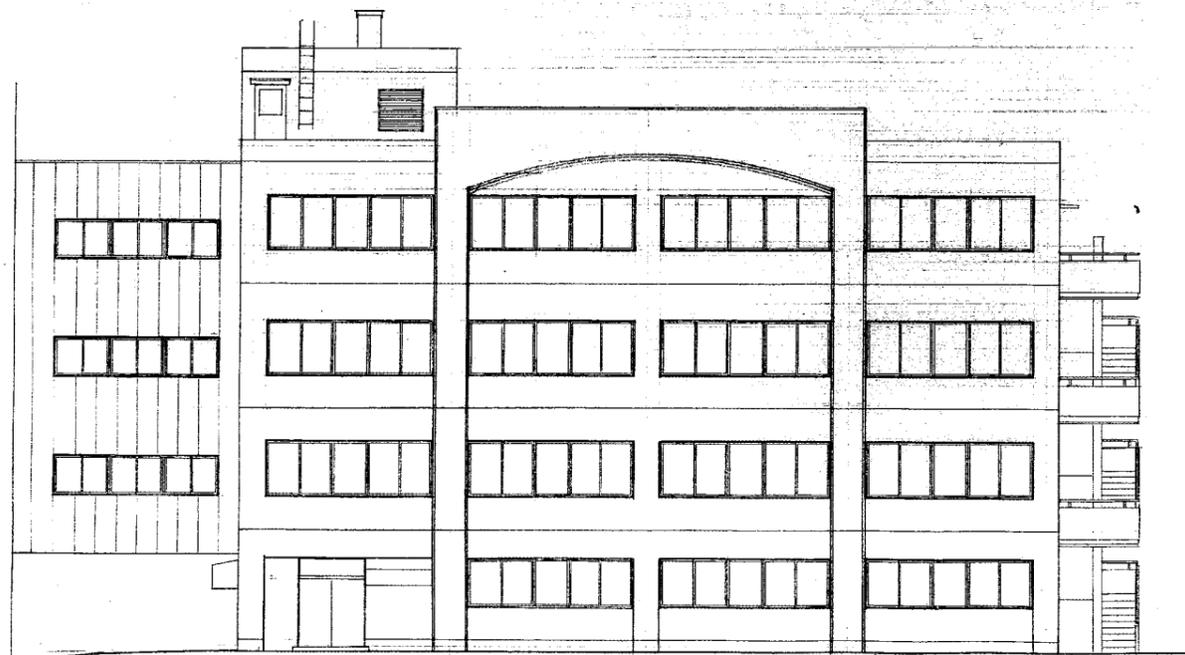


立面图 1:100

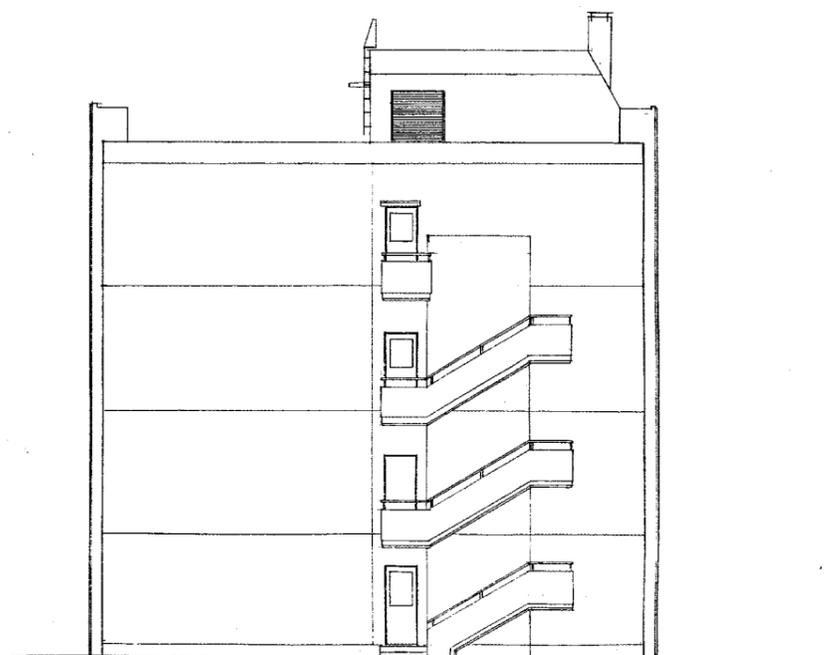


立面图 1:100

北都地方建設局 建築一課 工事		第一書
立面图	縮尺 1:100	7
関東地方建設局 営繕部	検査 課長	23
★ 57年1月	設計 課長	

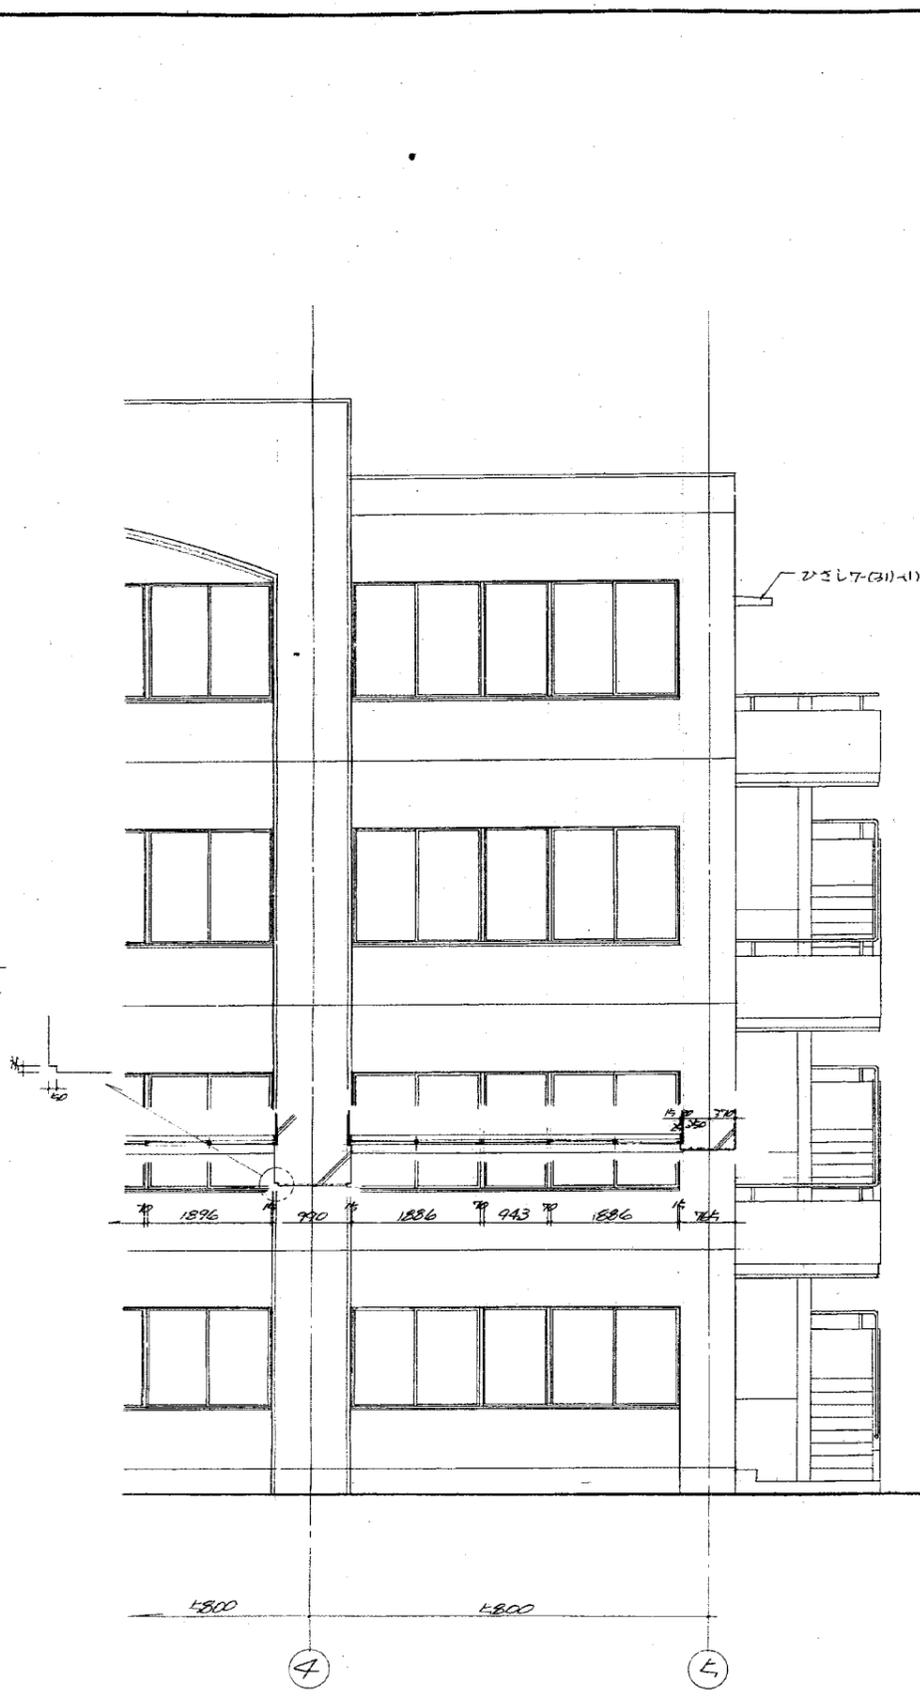


立面图 1/50

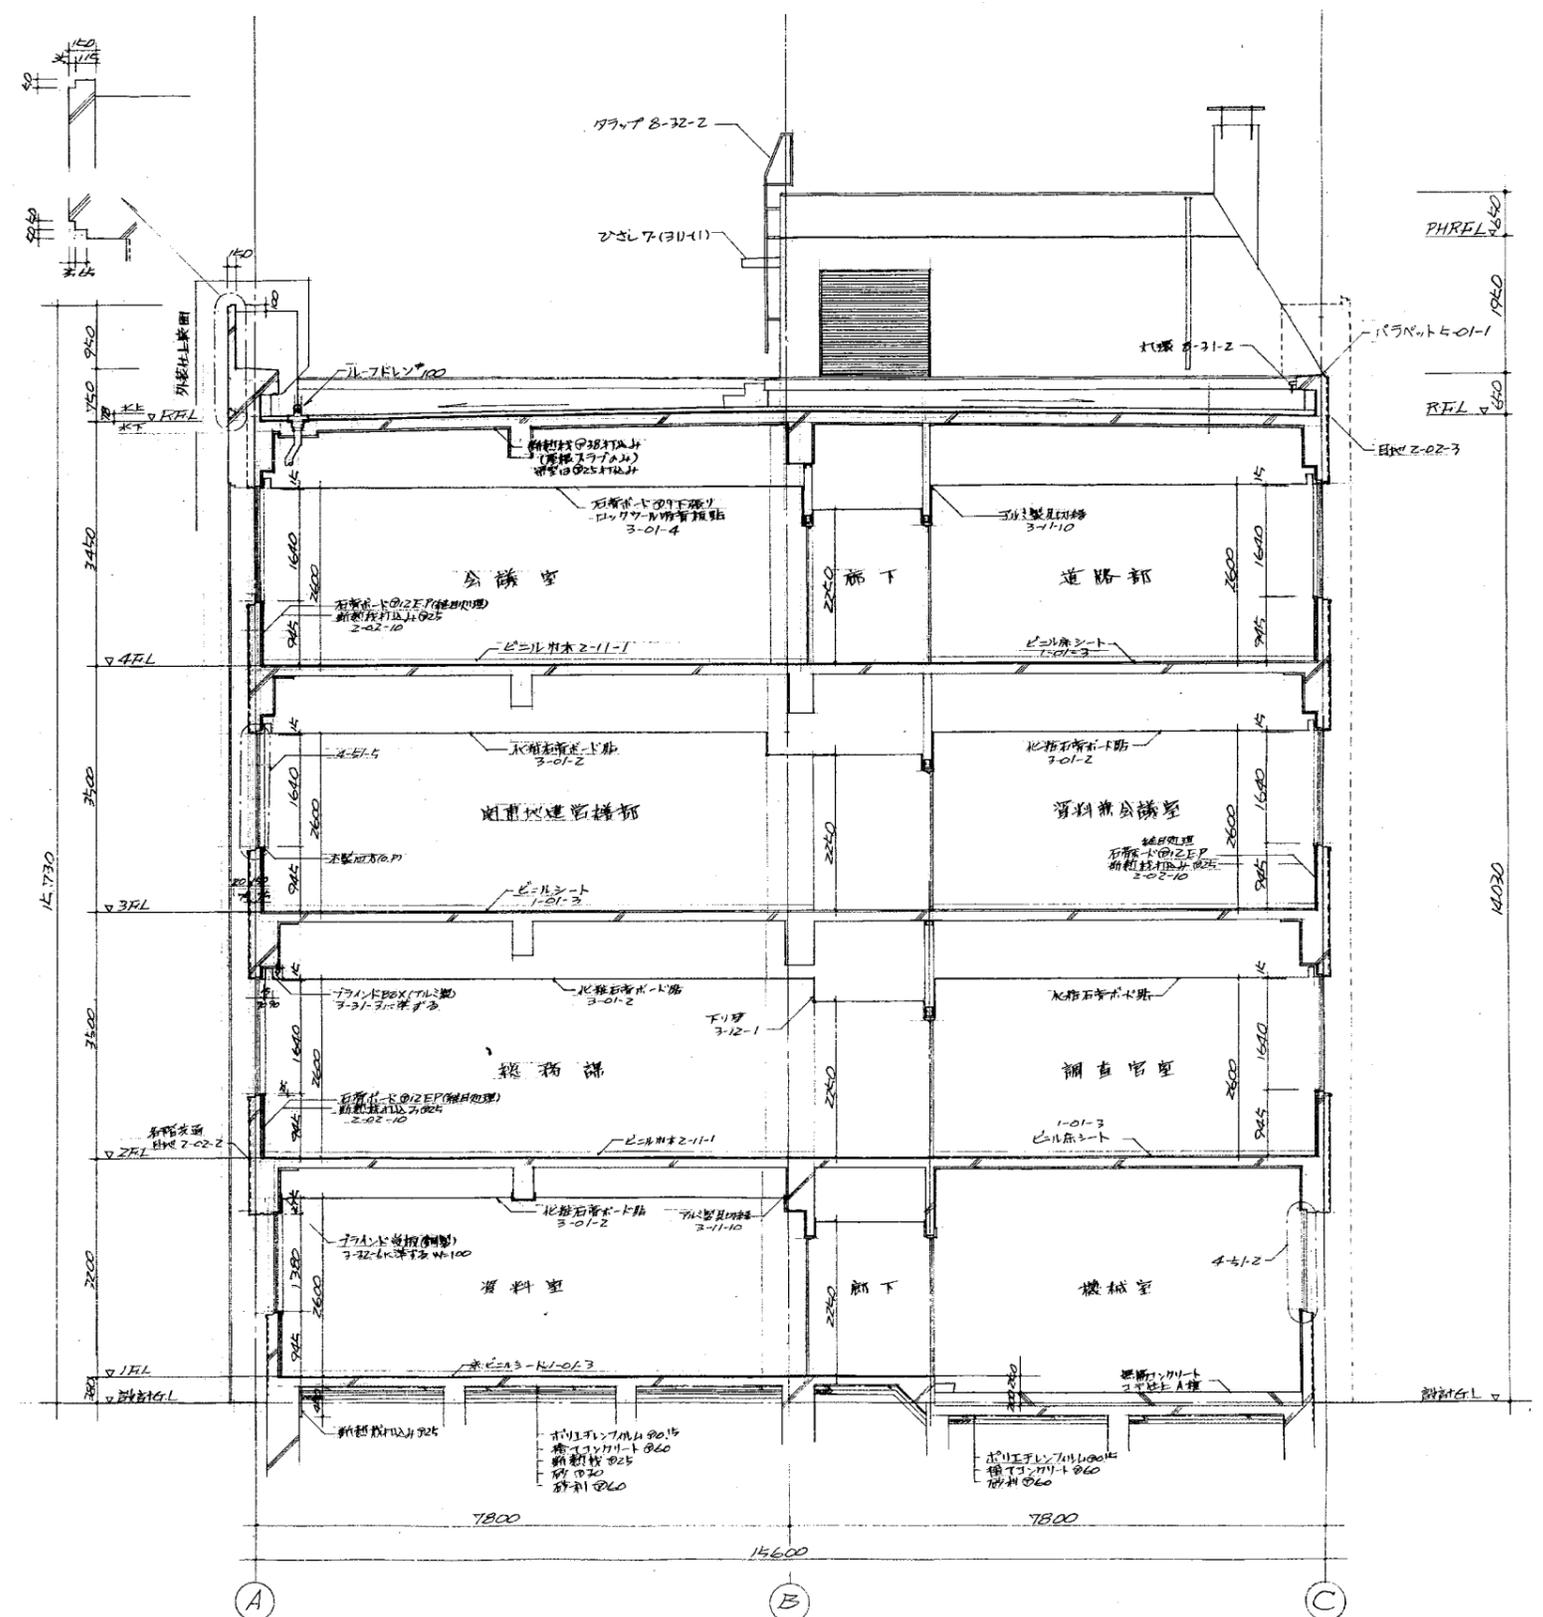


矩計图 1/50


北陸地方建設局 建築第一工事		主一第
設計図	縮尺 1/50	8
関東地方建設局営繕部	57年1月	23

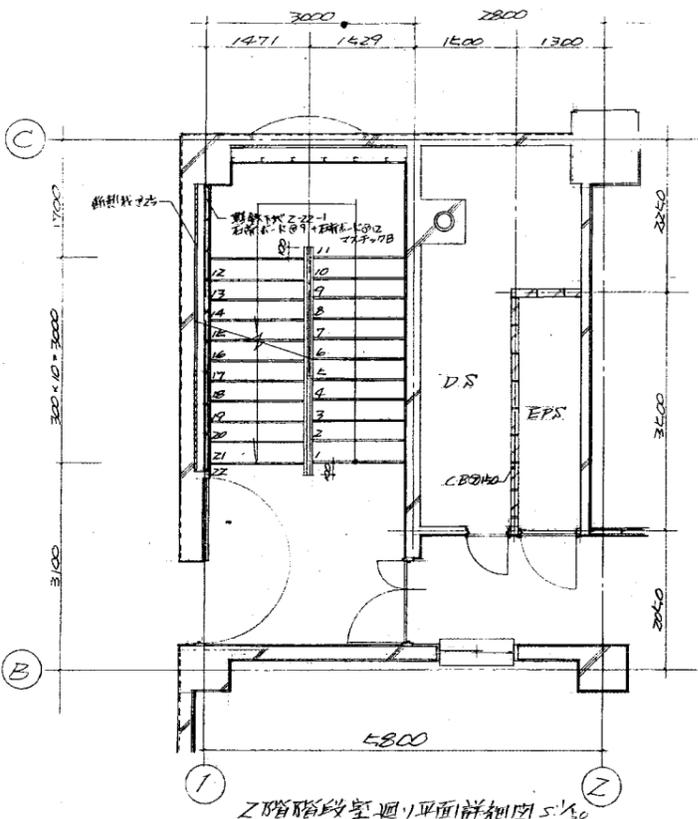


2階階段室廻り平面詳細図 1/50  
3階階段室廻り平面詳細図

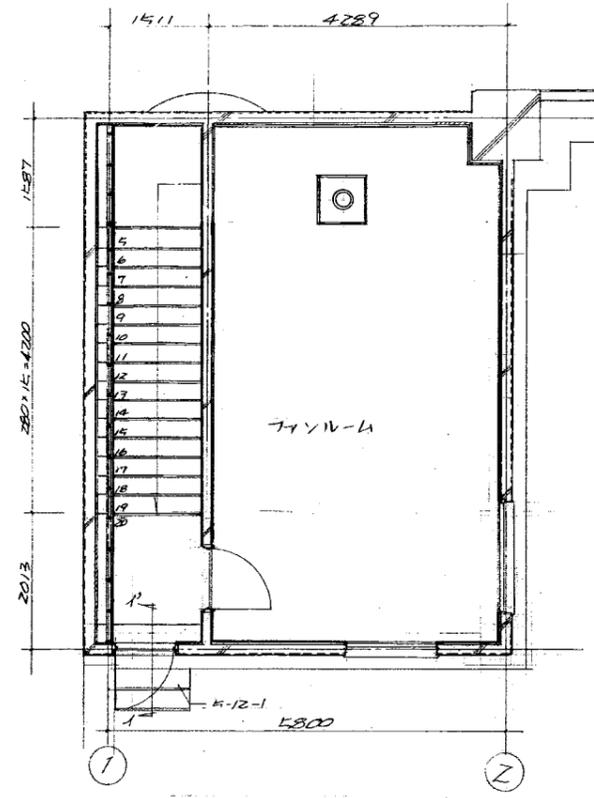


3階平面詳細図 1/50

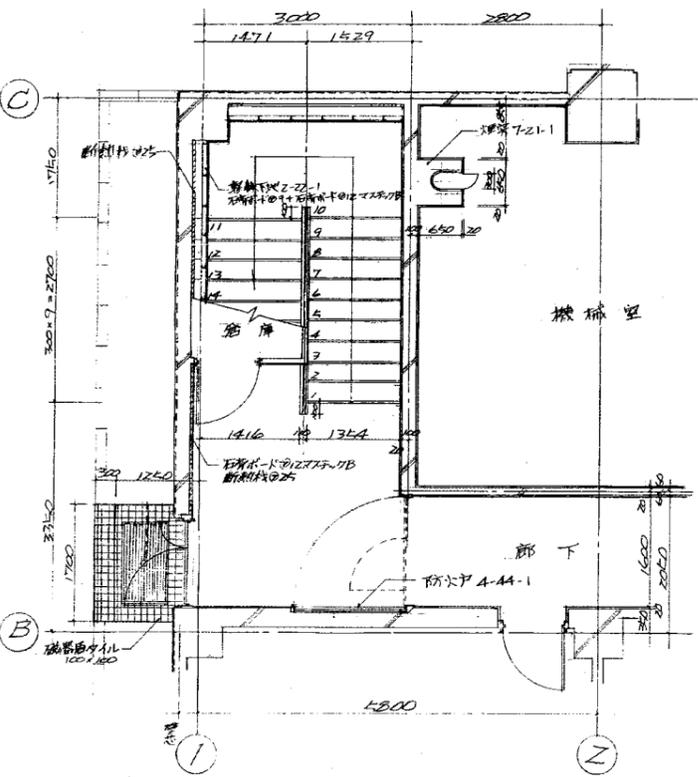


1階階段室廻り平面詳細図 1/50

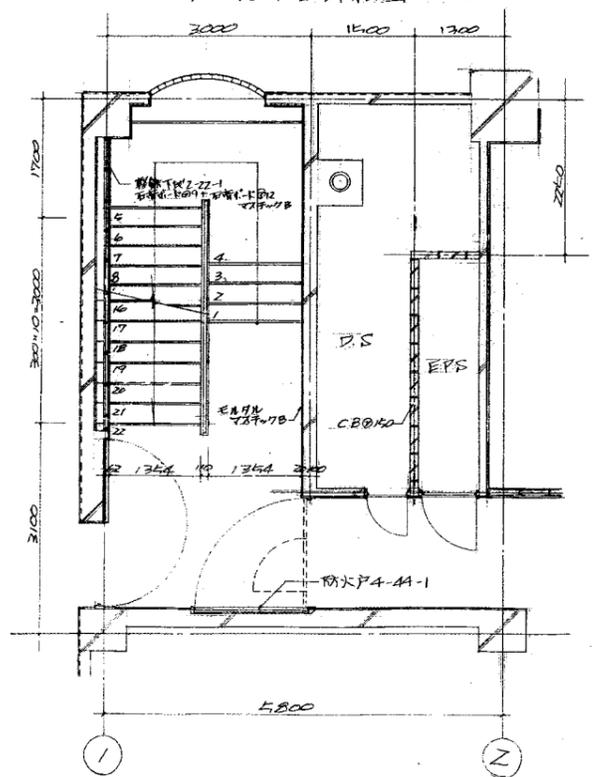


4階階段室廻り平面詳細図 1/50

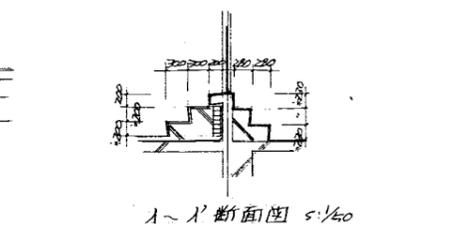


A-A断面図 1/50

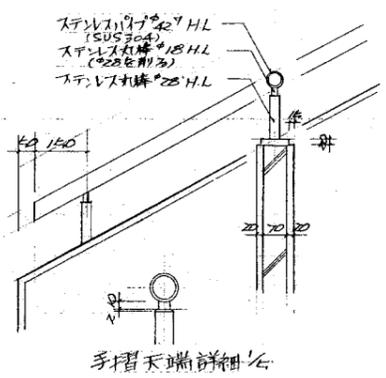


手摺天端詳細図 1/50

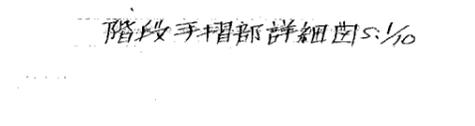


階段手摺部詳細図 1/50

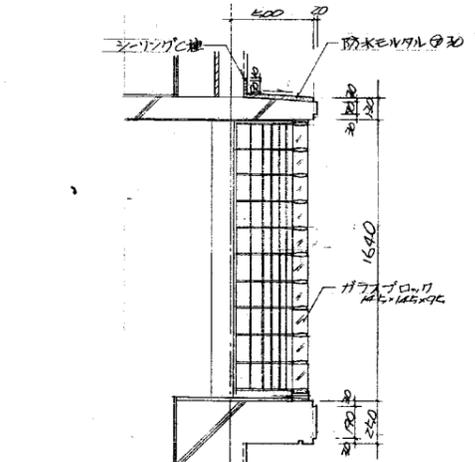


A部断面詳細図 1/20

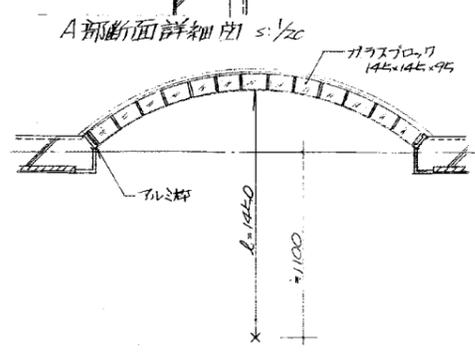

A部平面詳細図 1/20



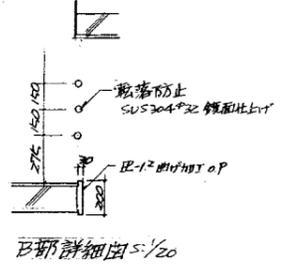


B部詳細図 1/20

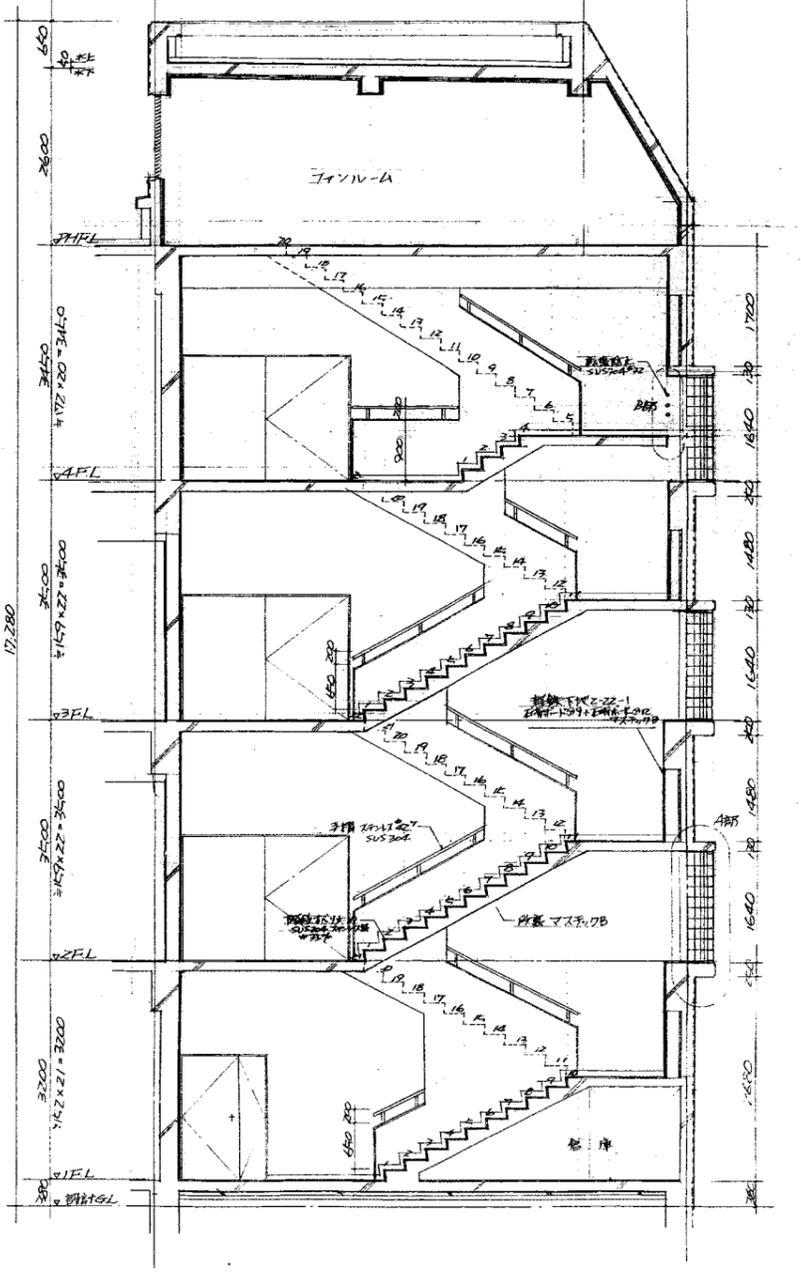



階段室廻り断面詳細図 1/20

北陸地方建設局 建築工事	設計図	0
階段平面詳細図 断面詳細図	縮尺 1/50, 1/20, 1/20	
関東地方建設局管轄部	審査 監査	23
★ 59年1月		

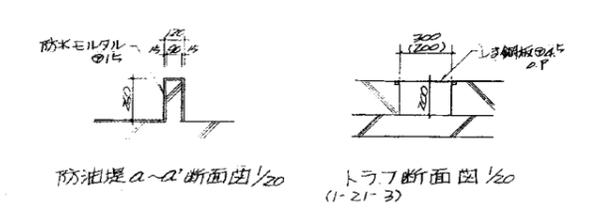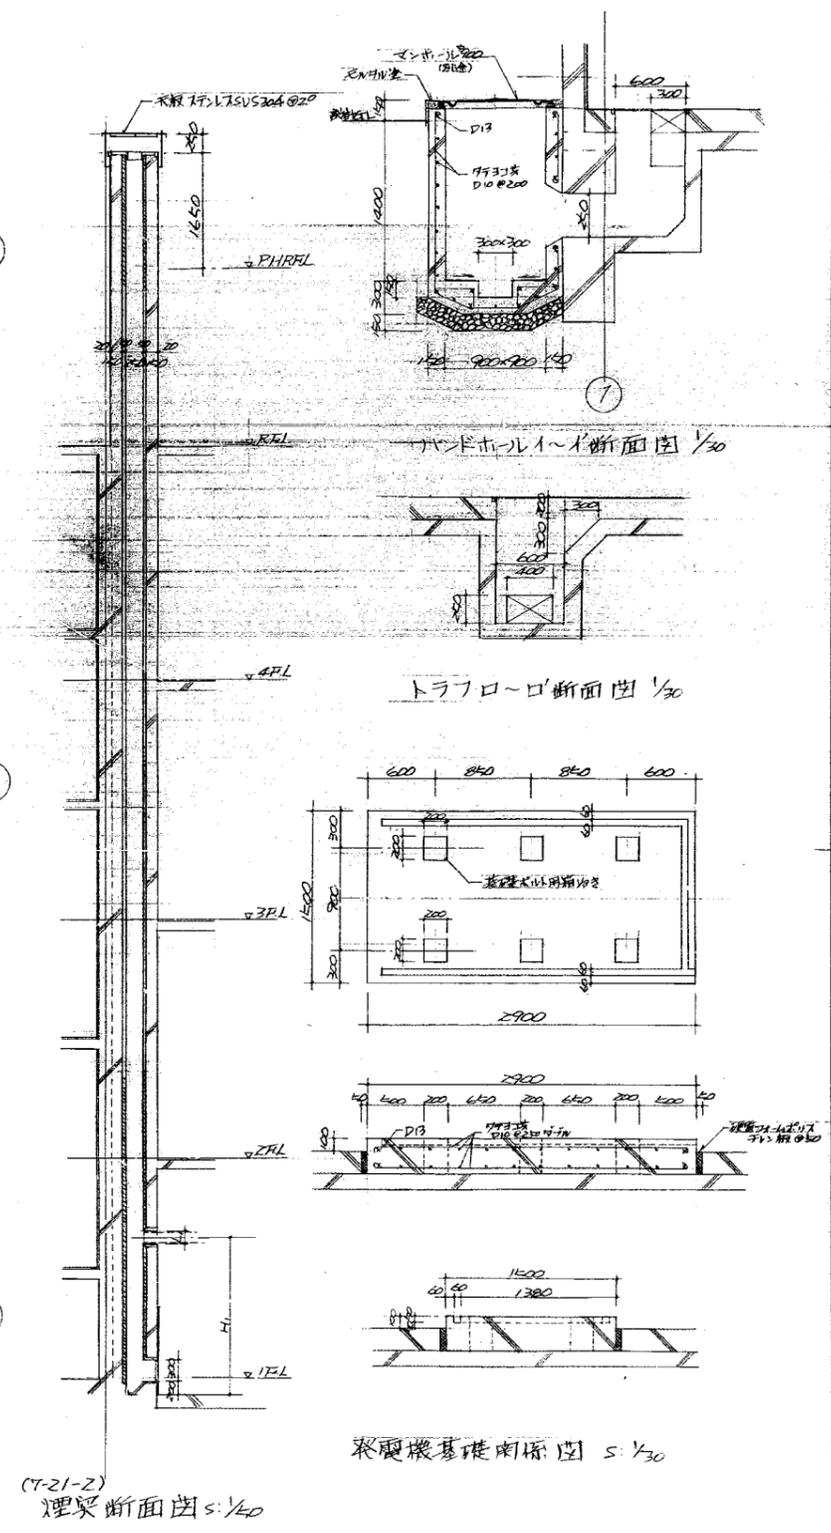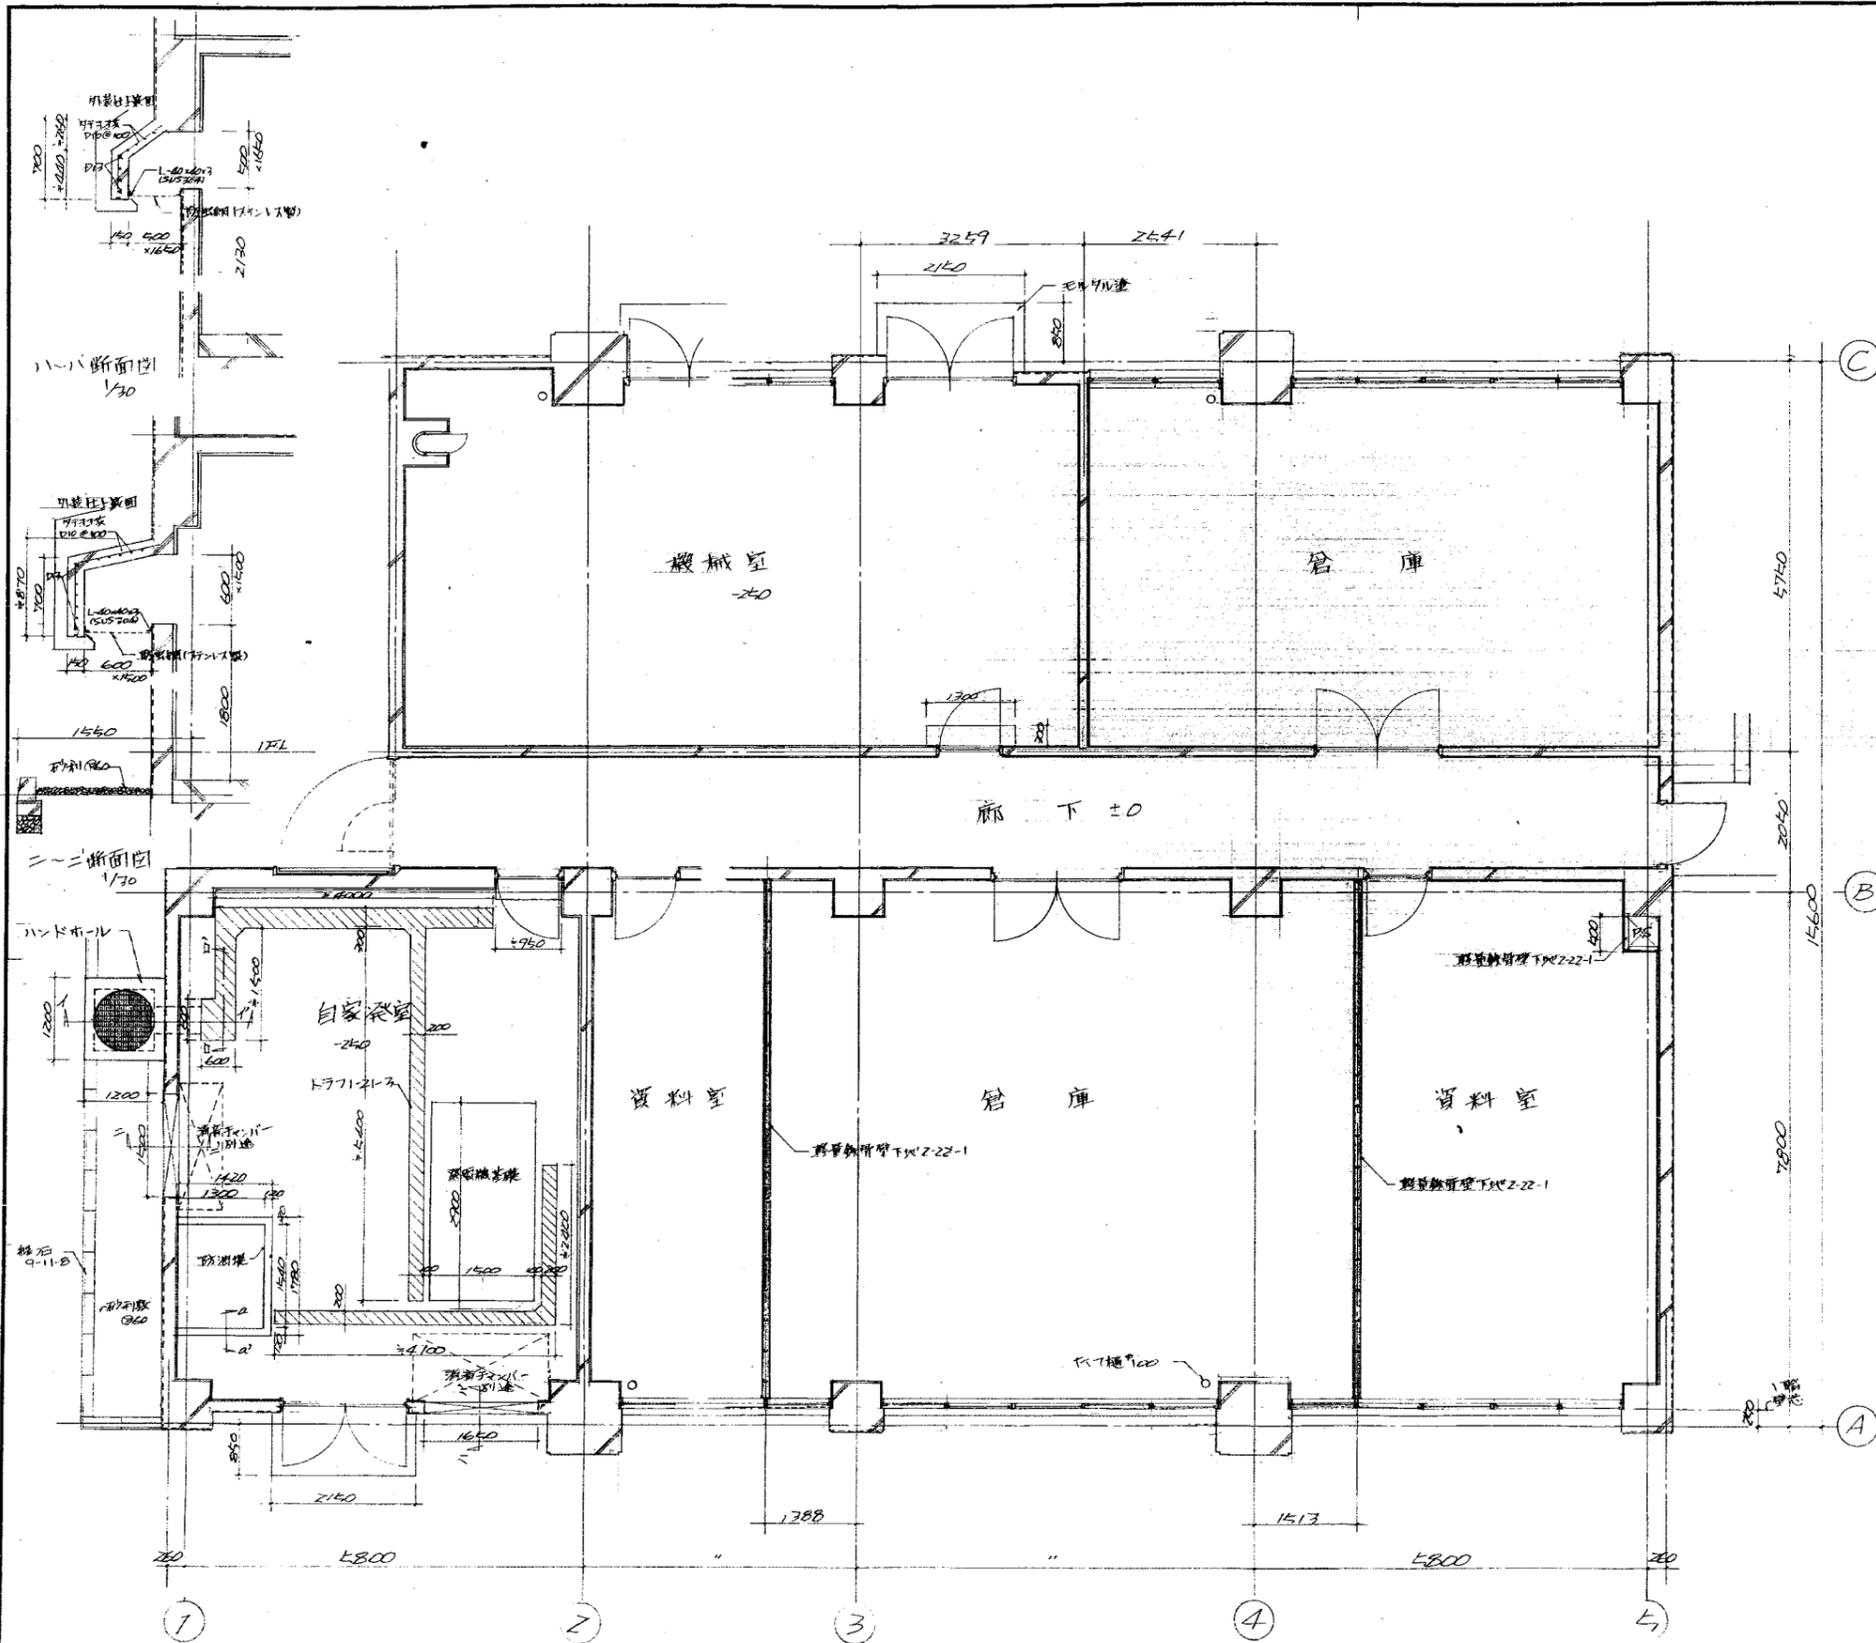


1階平面詳細図 1/40


北陸地方建設局 建築工務部	設計図	10
1階平面詳細図	縮尺 1/40	
関東地方建設局 建築工務部	設計図	23
★ 49年1月		

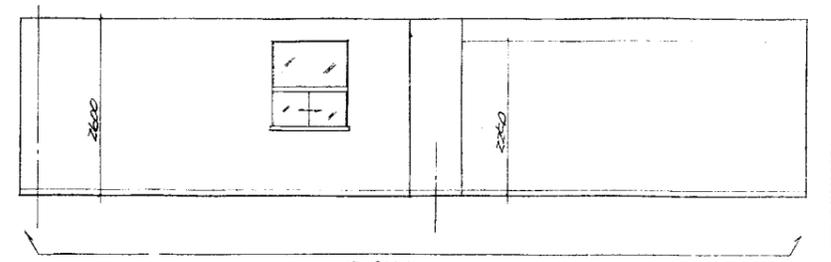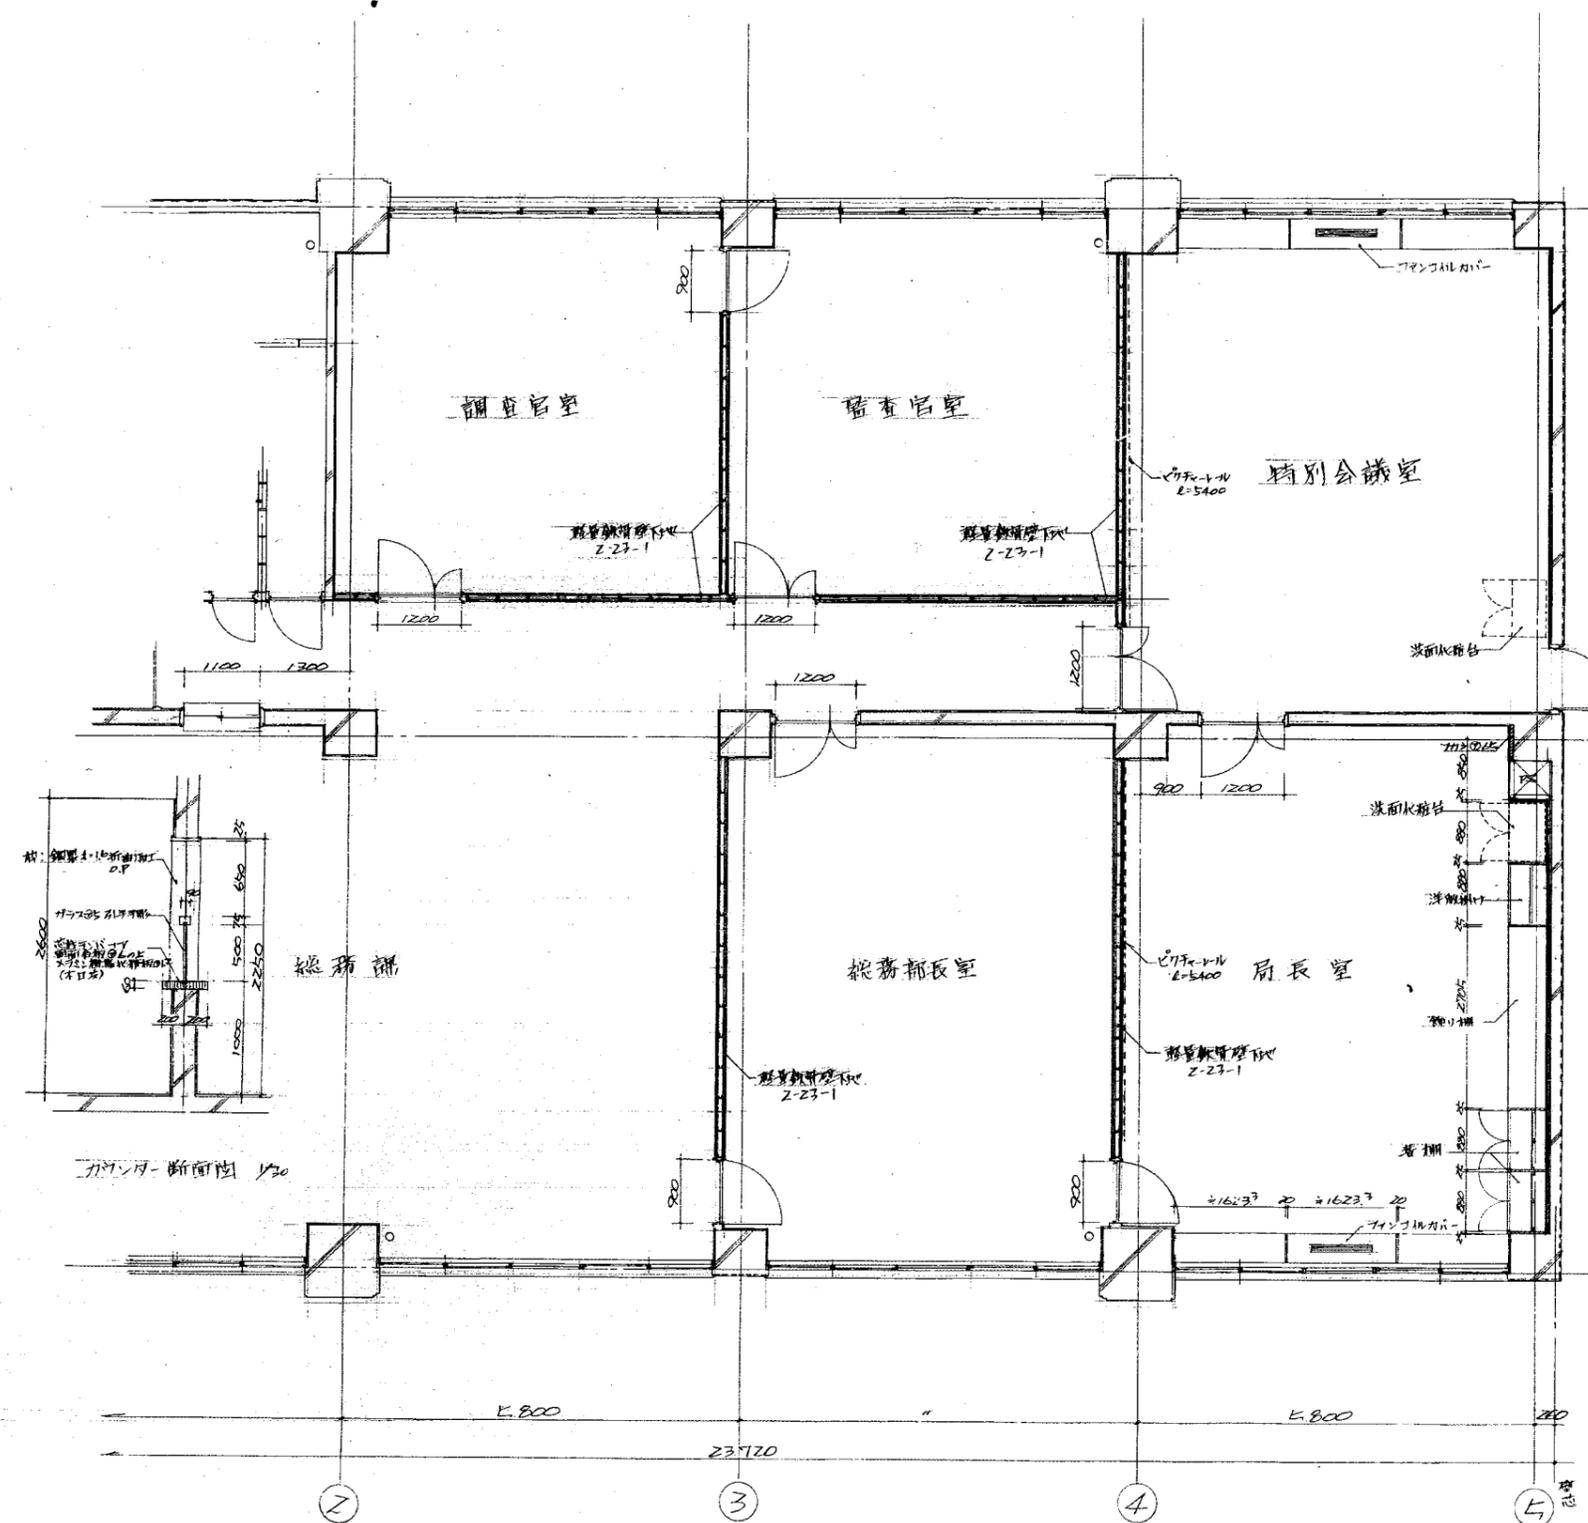


縦廊 A

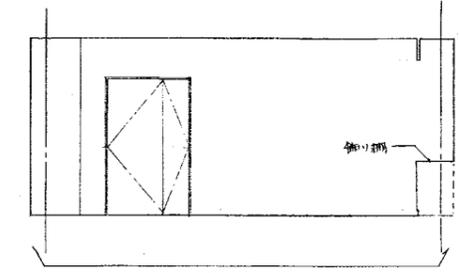


局長室 A

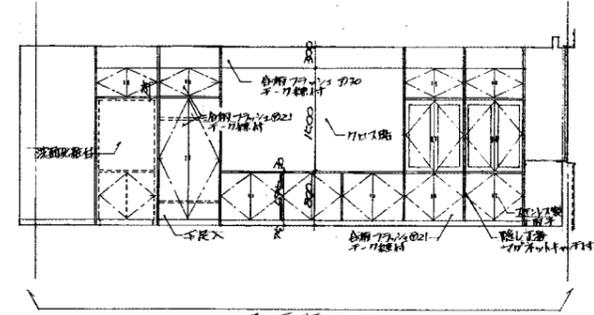


局長室 B

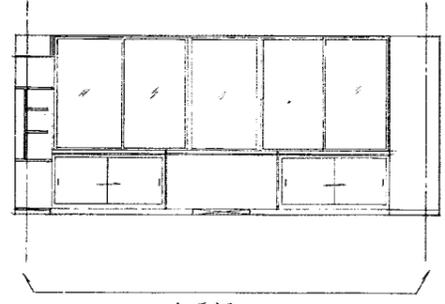

局長室 C

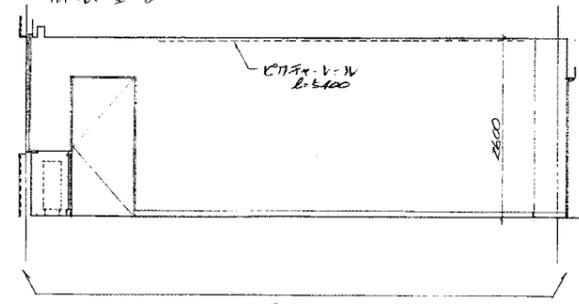


局長室 D

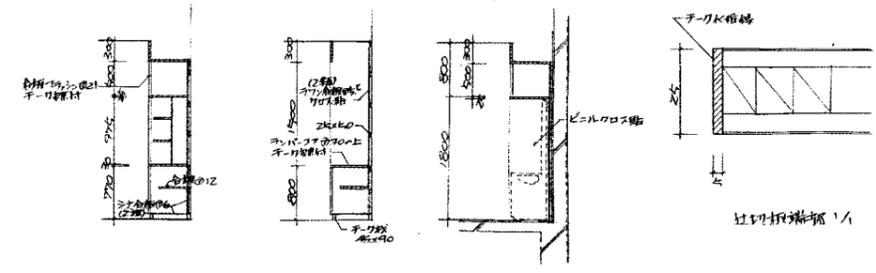


普通 鋸り棚 化粧材付入カス

Z階平面詳細図 1/40

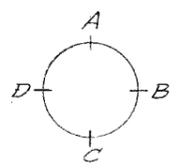


北陸地方建設局 建築第一課 工事設計図		1/1
Z階平面詳細図		縮尺 1/40
関東地方建設局 営繕部	設計者	23
★ 59年1月		

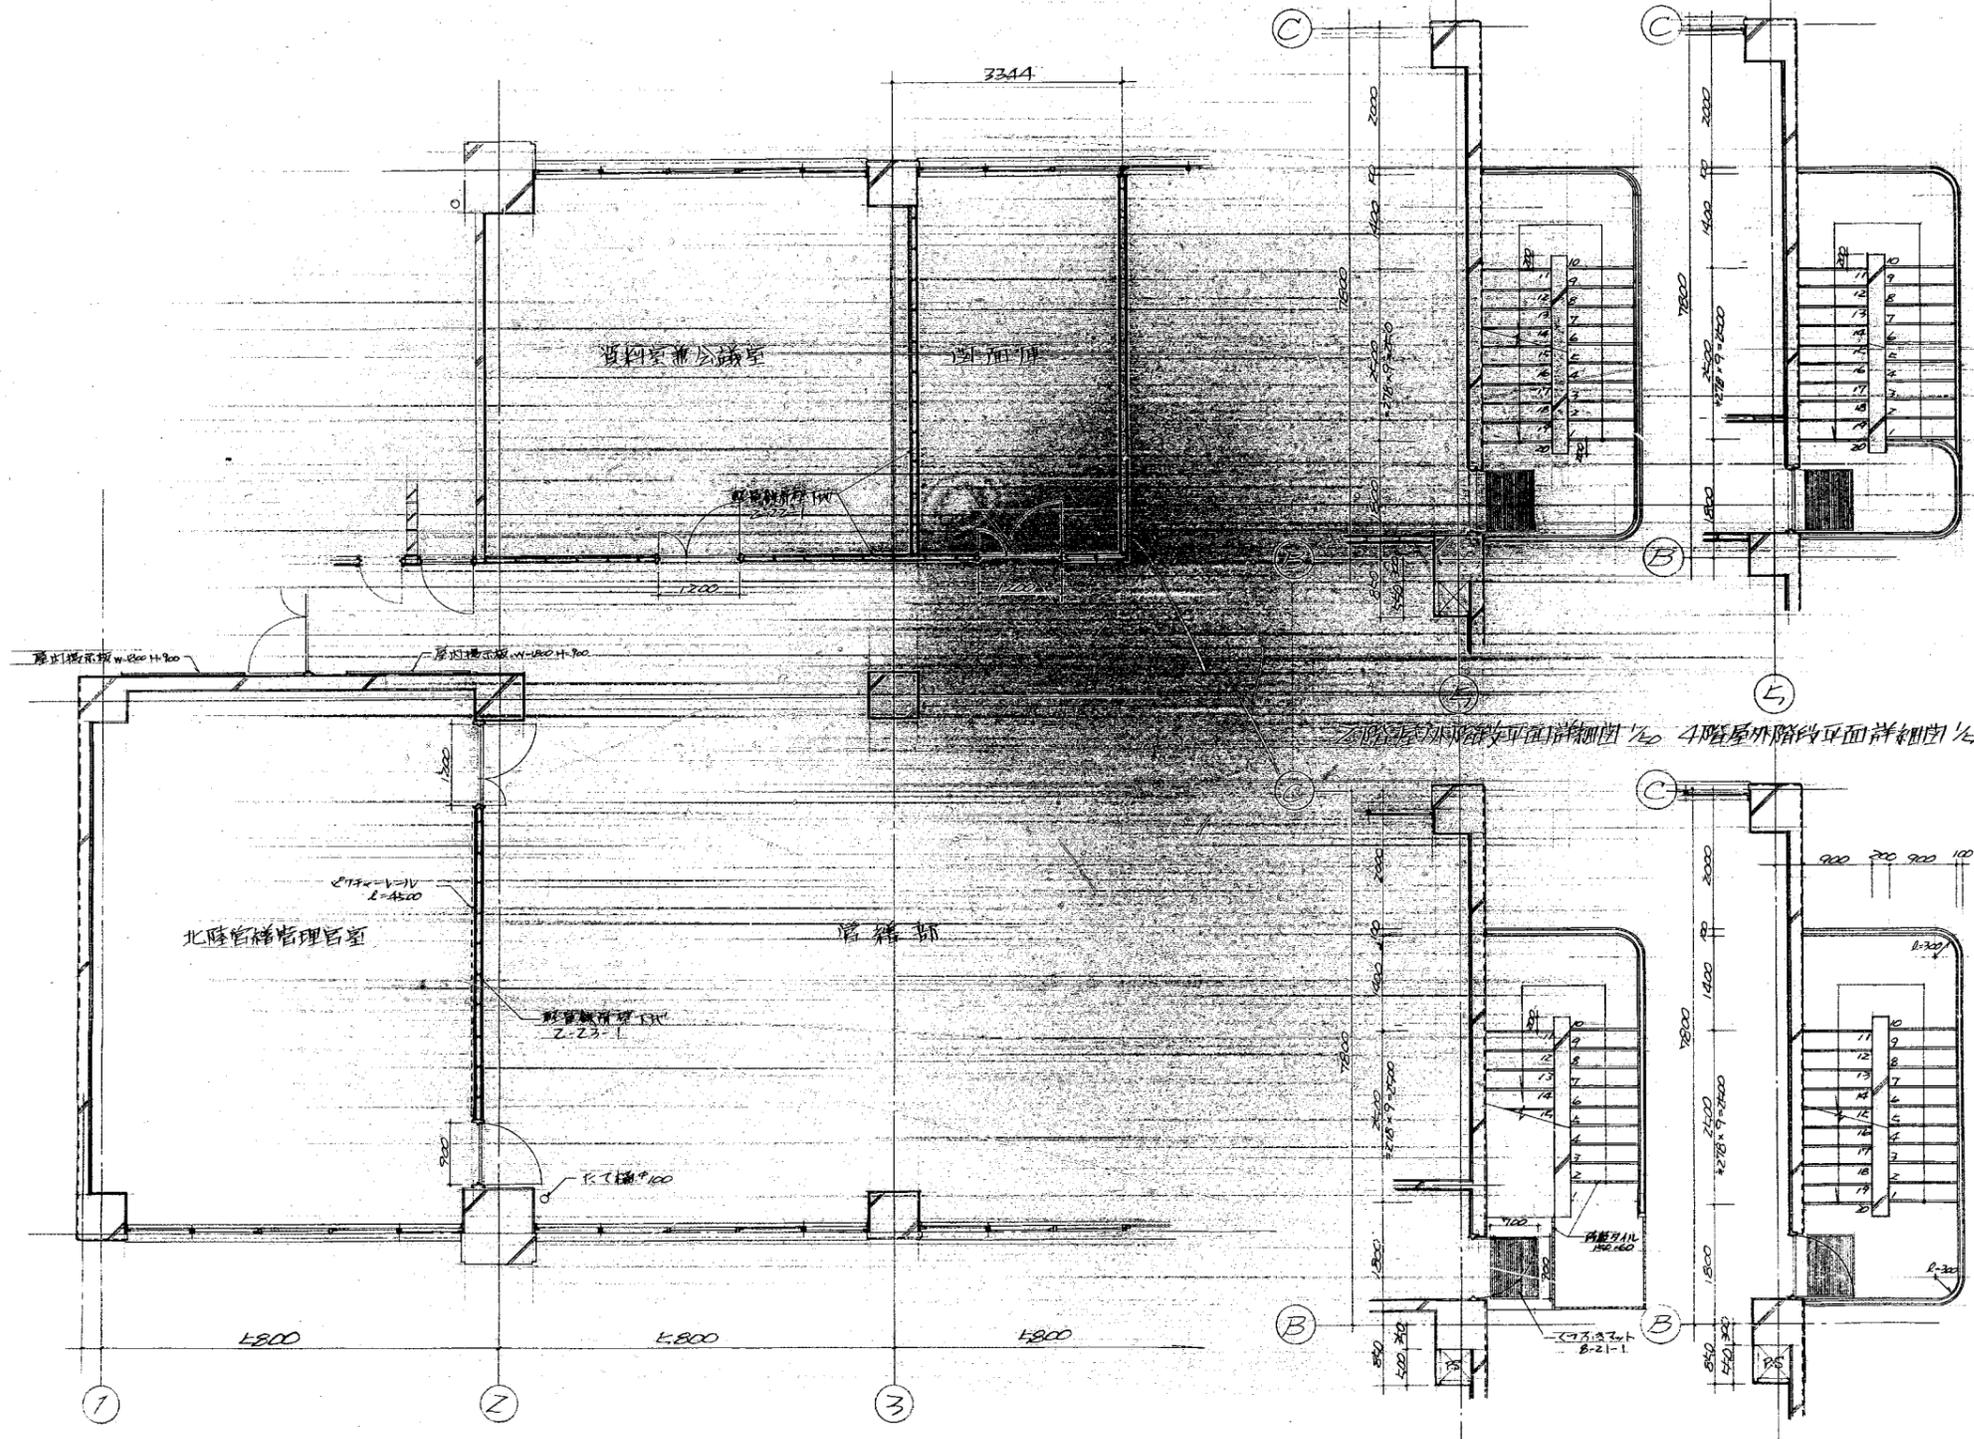


3階平面詳細図 5/160

1階屋外階段平面詳細図 1/40 3階屋外階段平面詳細図 1/40






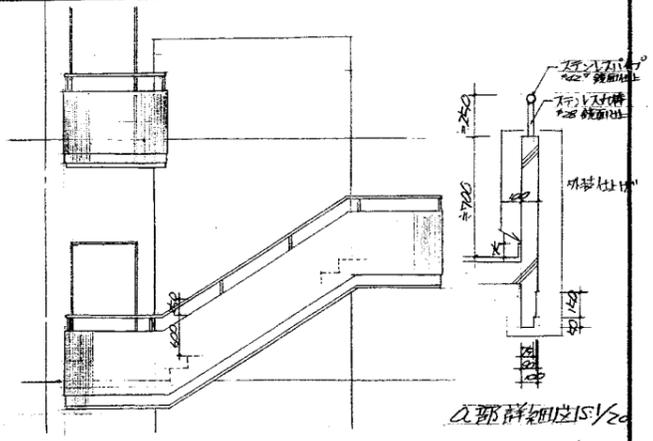


2部詳細図 1/20



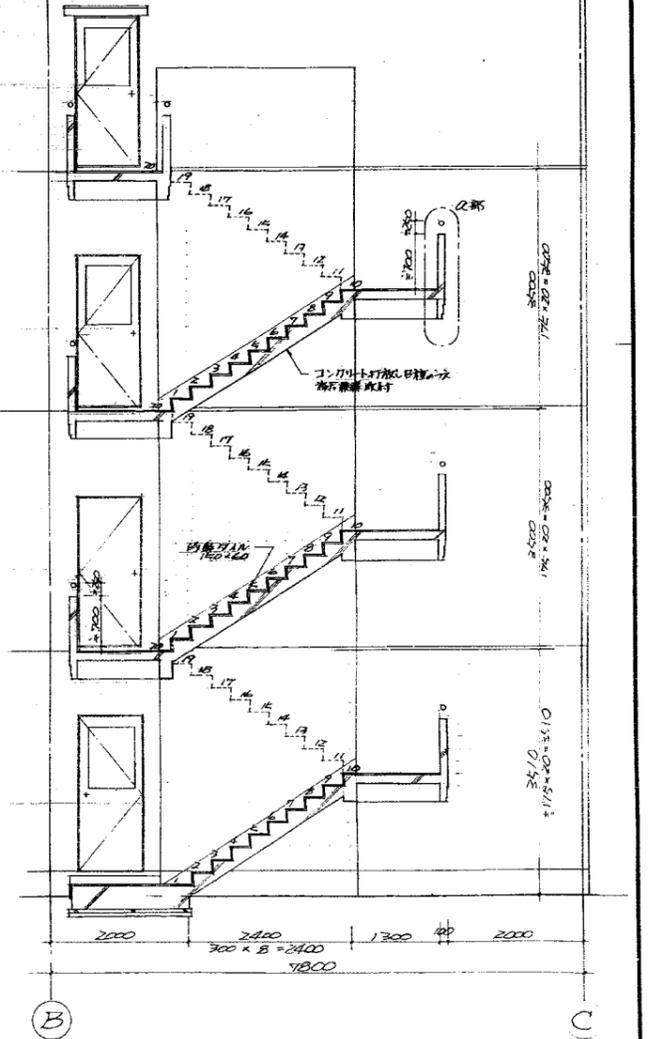


屋外階段断面詳細図 1/40

北陸地方建設局 第一工務課 設計課	設計者	12
3階平面詳細図 屋外階段詳細図	縮尺 1/40	
関東地方建設局 官舎部	審査者	23
★ 57年11月	設計者	

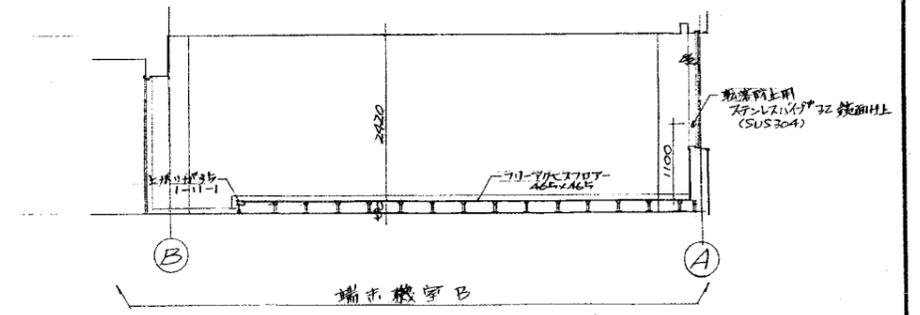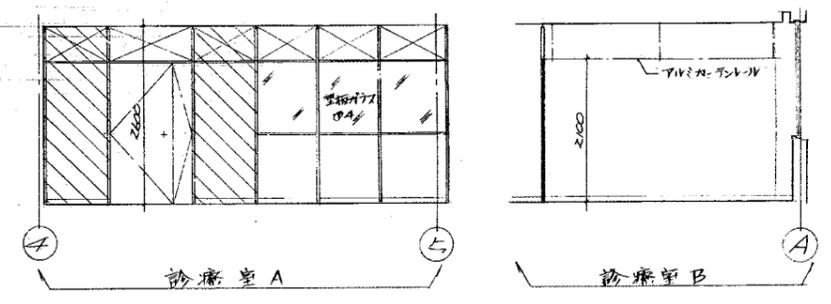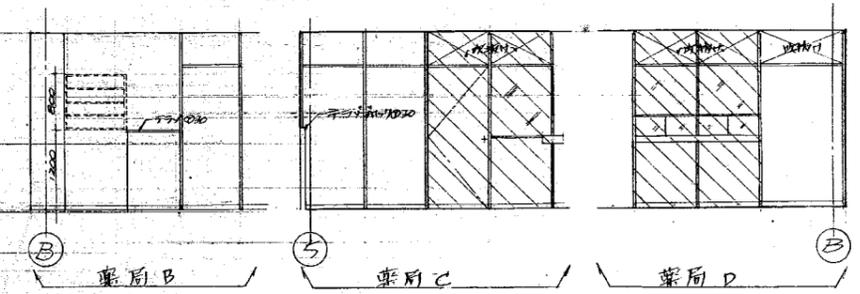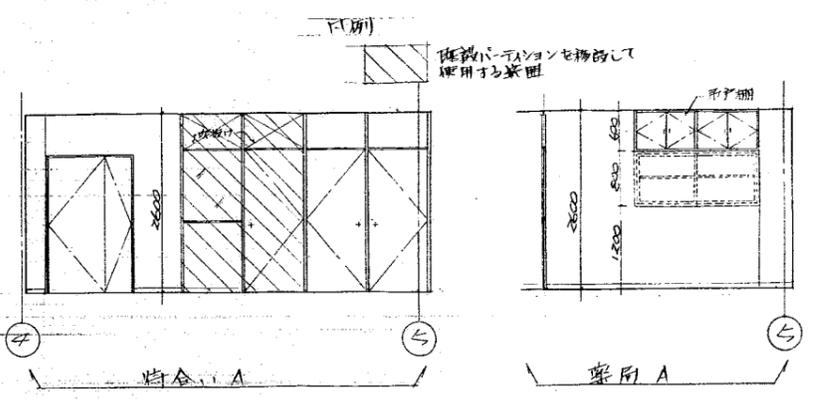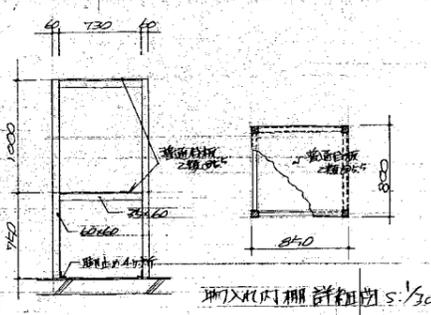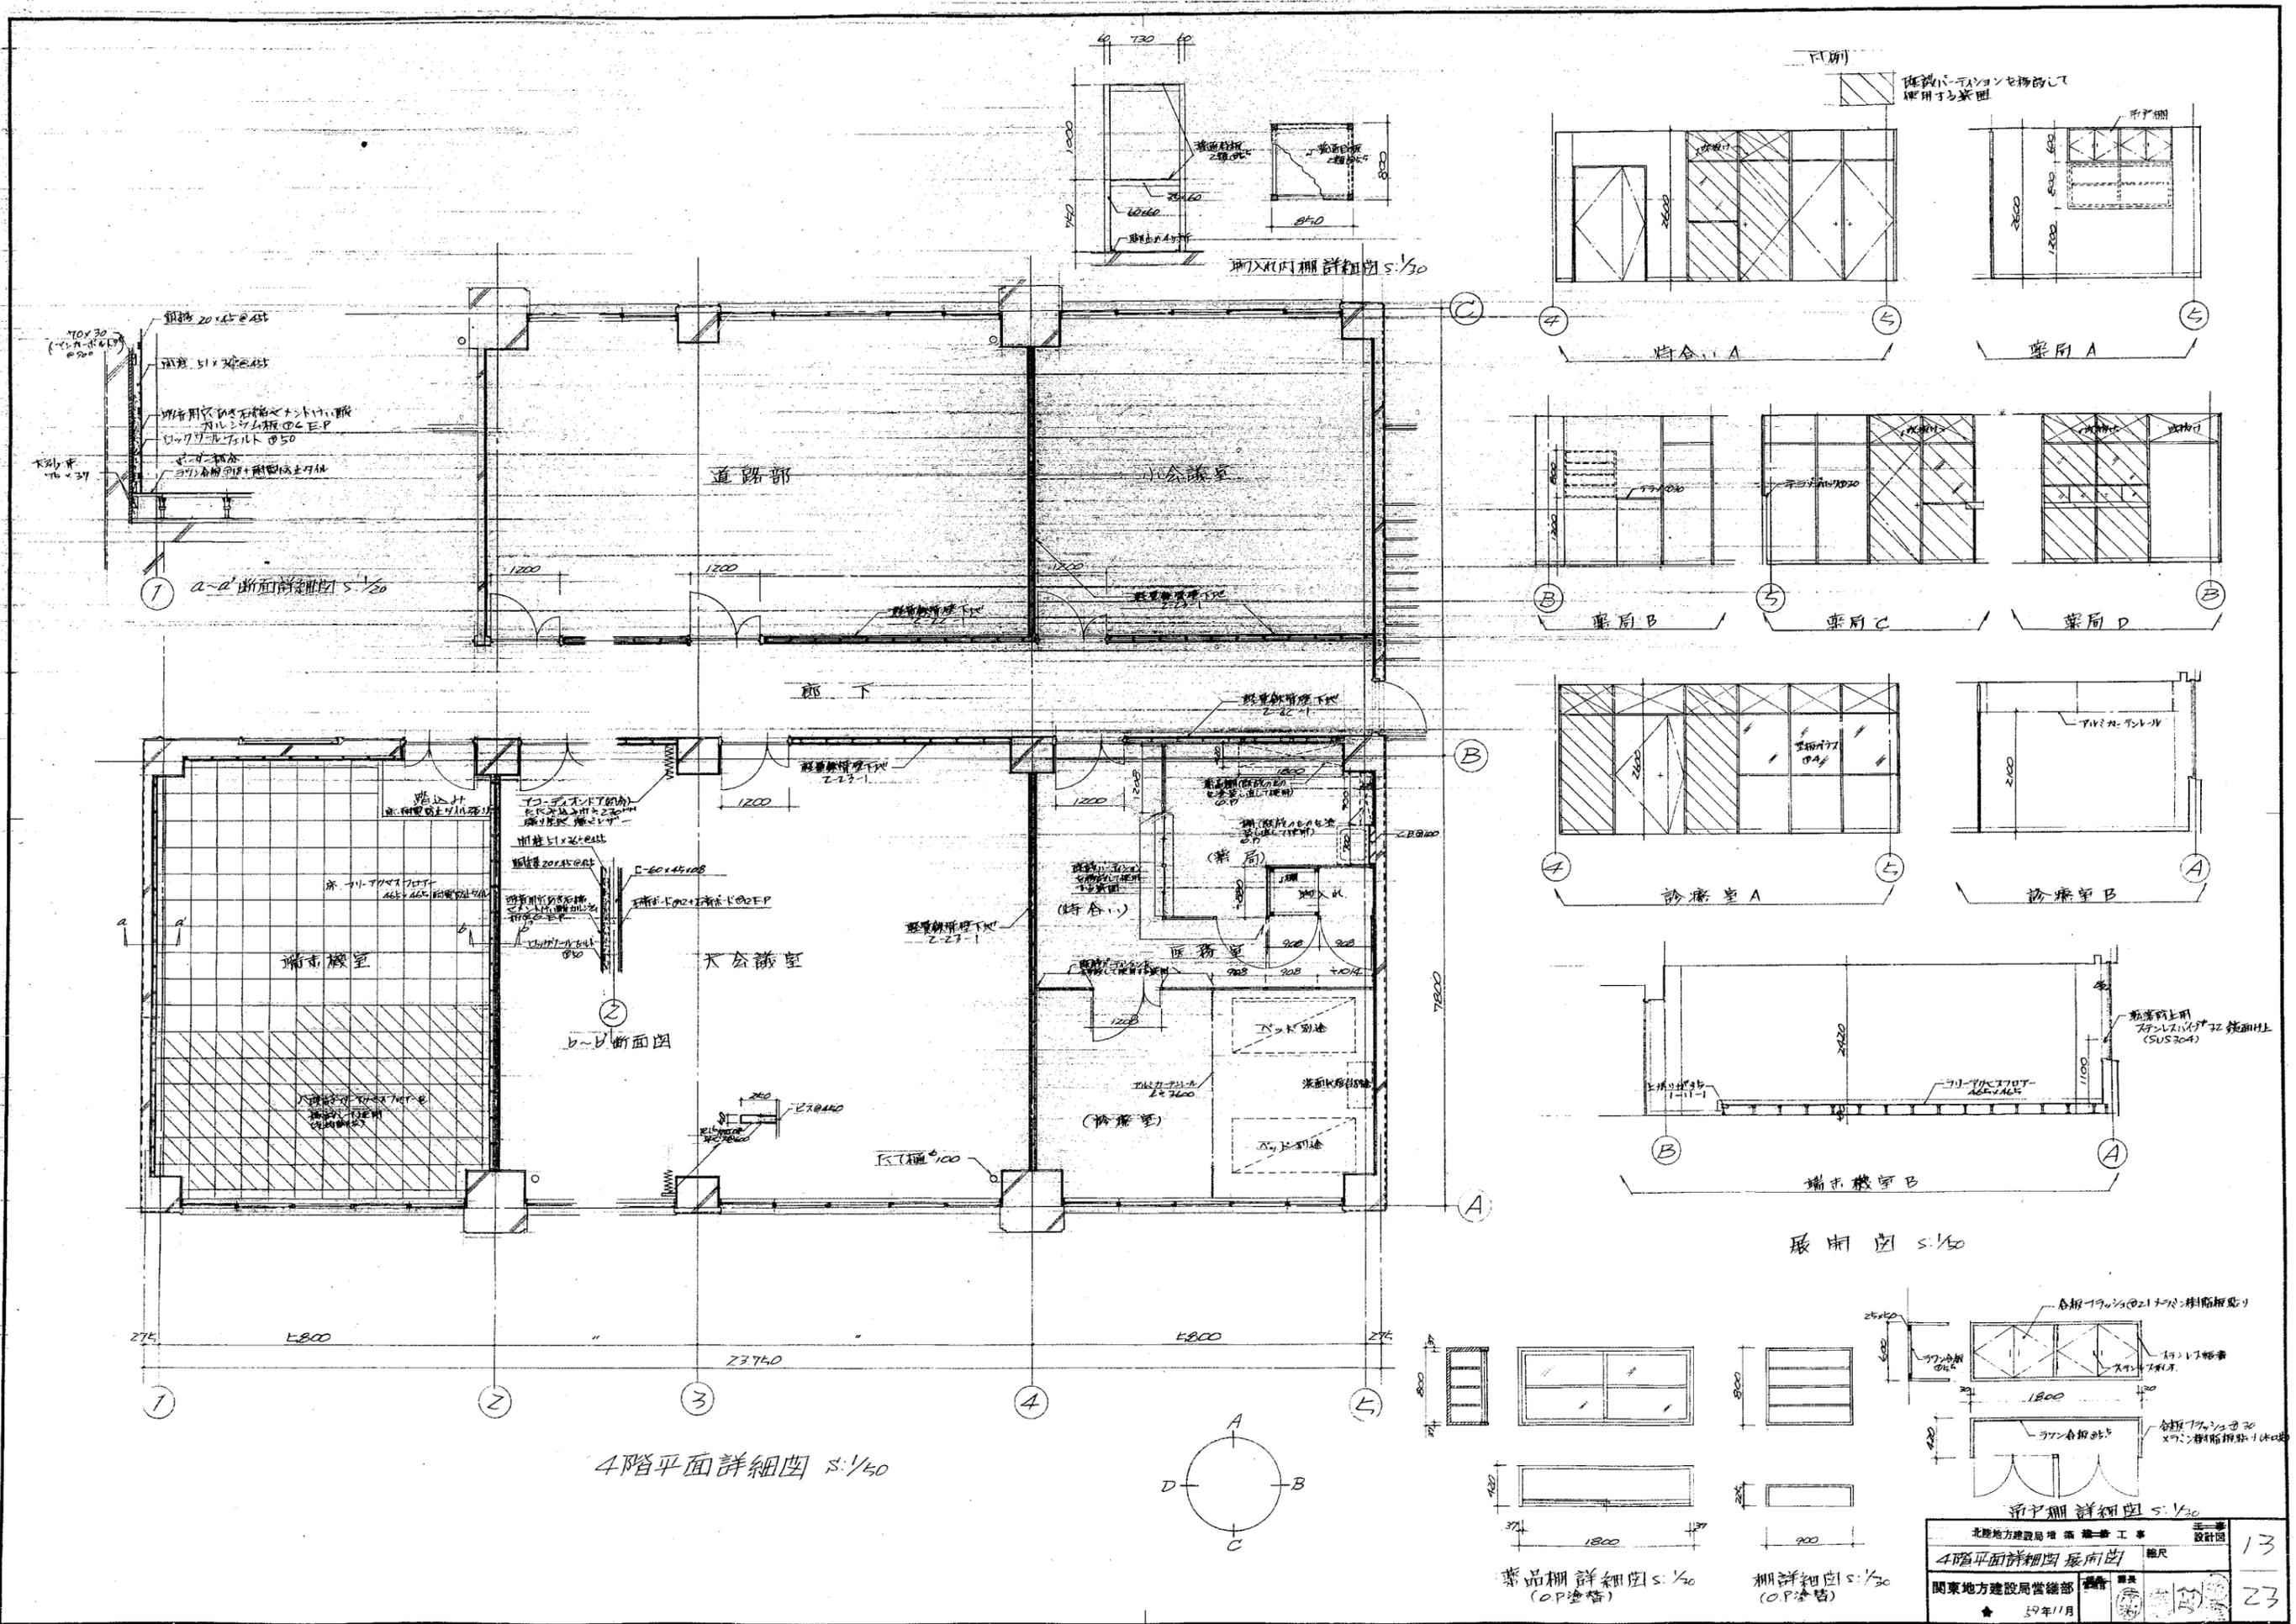


4階平面詳細図 1/50

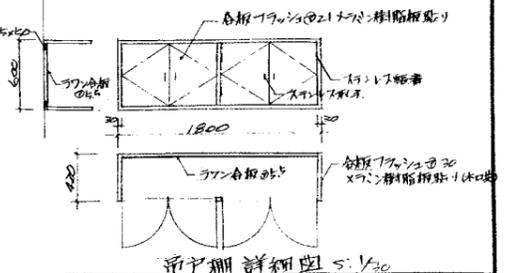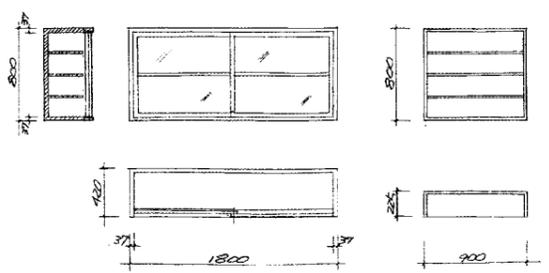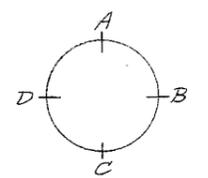


製品棚詳細図 1/30 (OP造替)

棚詳細図 1/30 (OP造替)


北陸地方建設局 建築第一工務課	設計	13
4階平面詳細図 展開図	縮尺	
関東地方建設局 建築部	設計	23
59年11月		

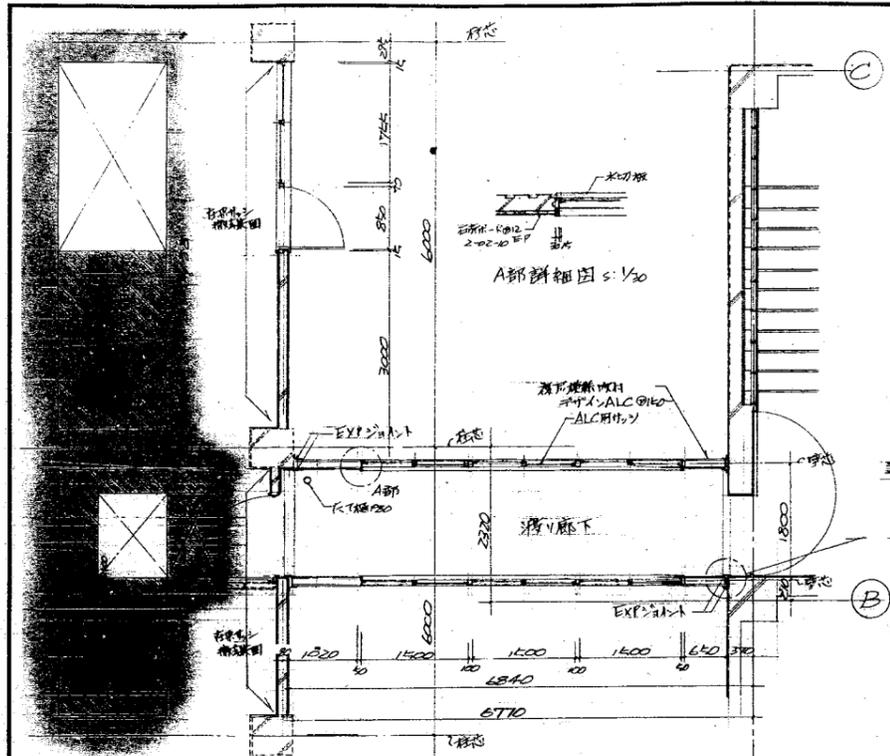


4階平面詳細図 1/50  
\*2,3階と準ずる

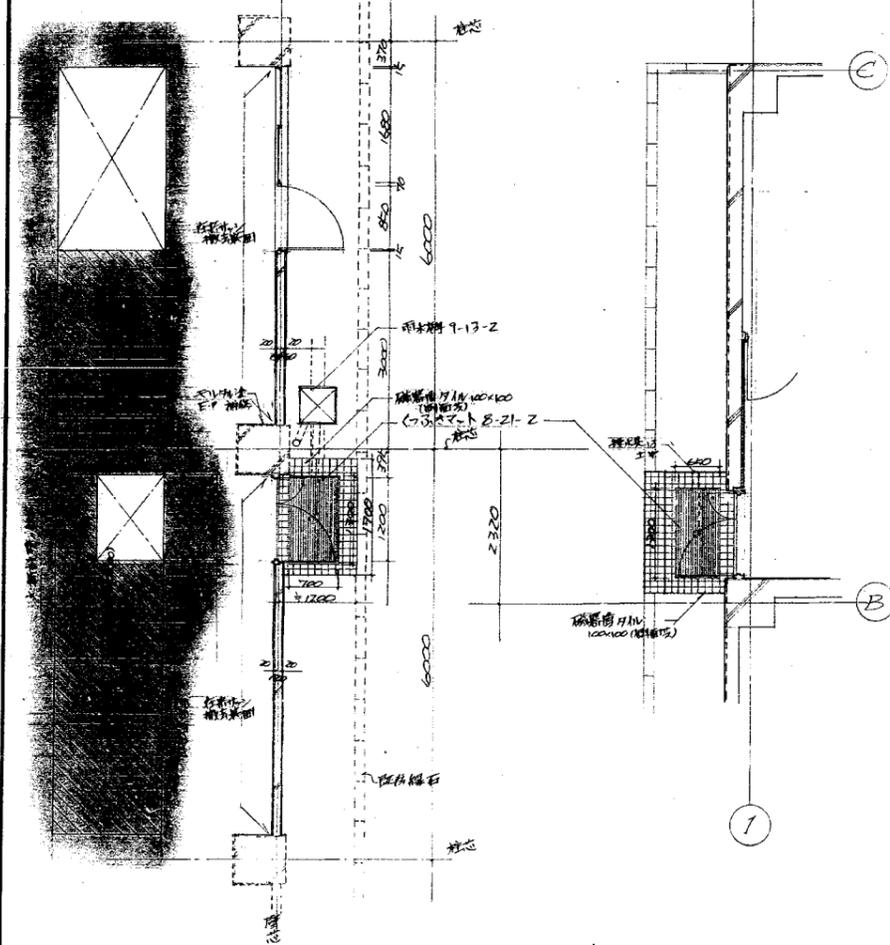


1階平面詳細図 1/50

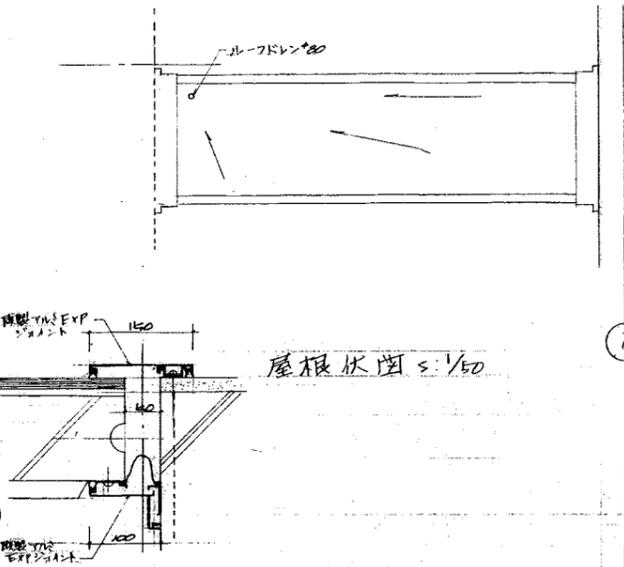

屋根伏図 1/50

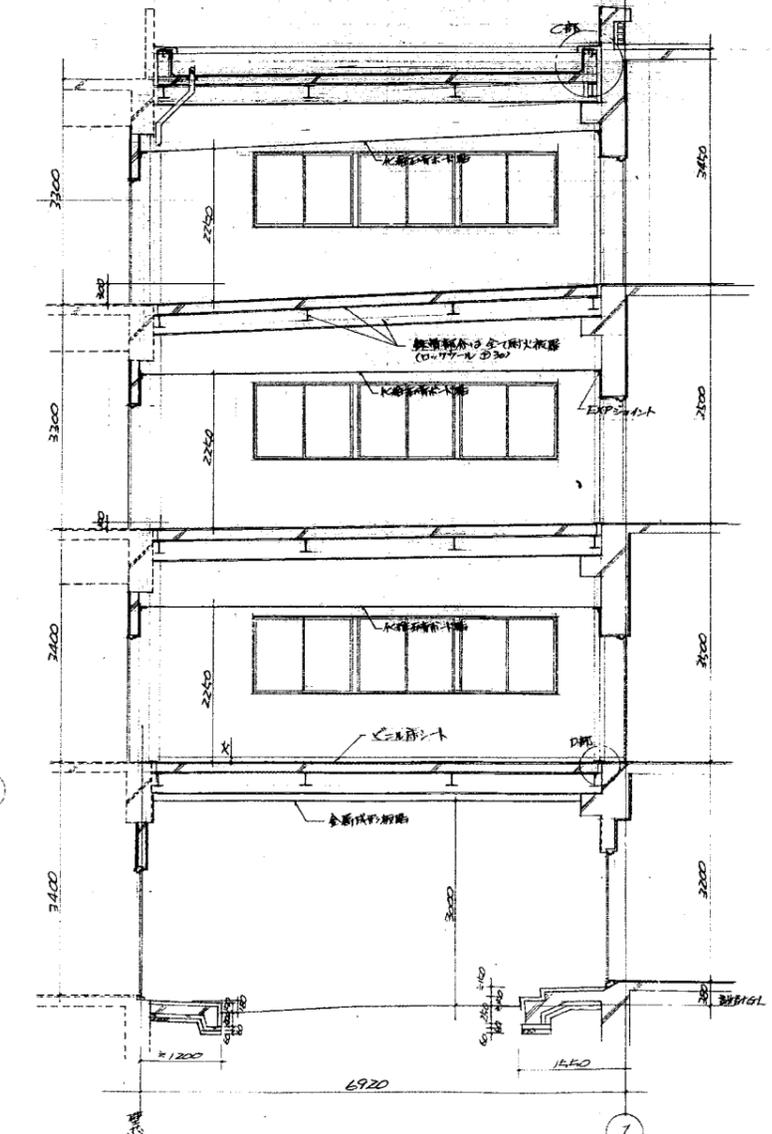


廊下断面詳細図 1/50

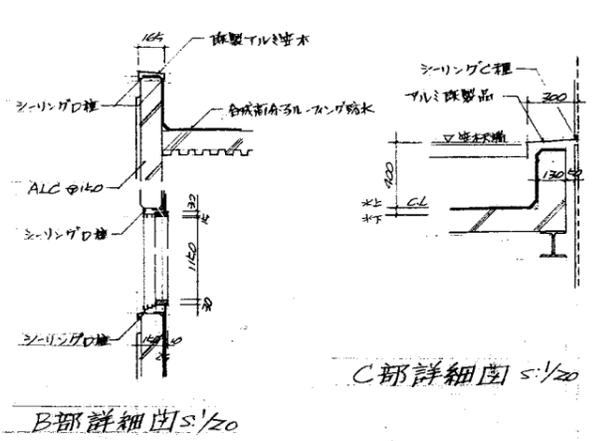


B部詳細図 1/20

C部詳細図 1/20

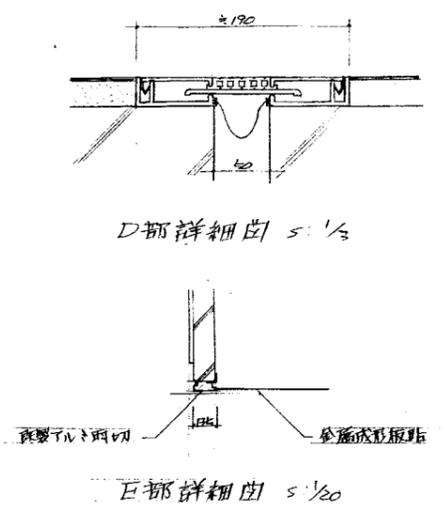


D部詳細図 1/20

E部詳細図 1/20

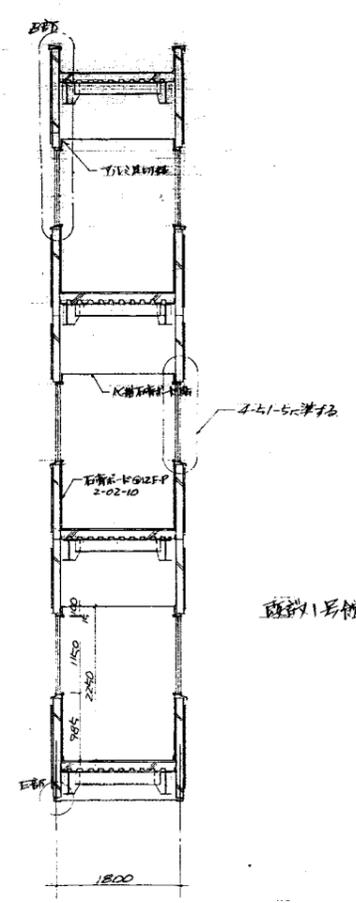


立面図 1/50

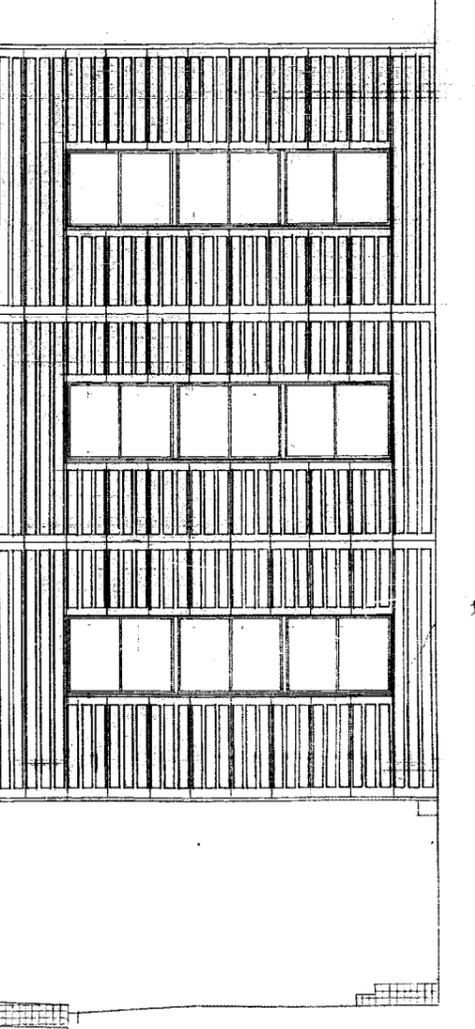

立面図 1/50

北陸地方建設局 建築工務課	全一書	14
湧川廊下床詳細図	縮尺 1/50	23
関東地方建設局 建築工務課	設計	
昭和 7 年 11 月		

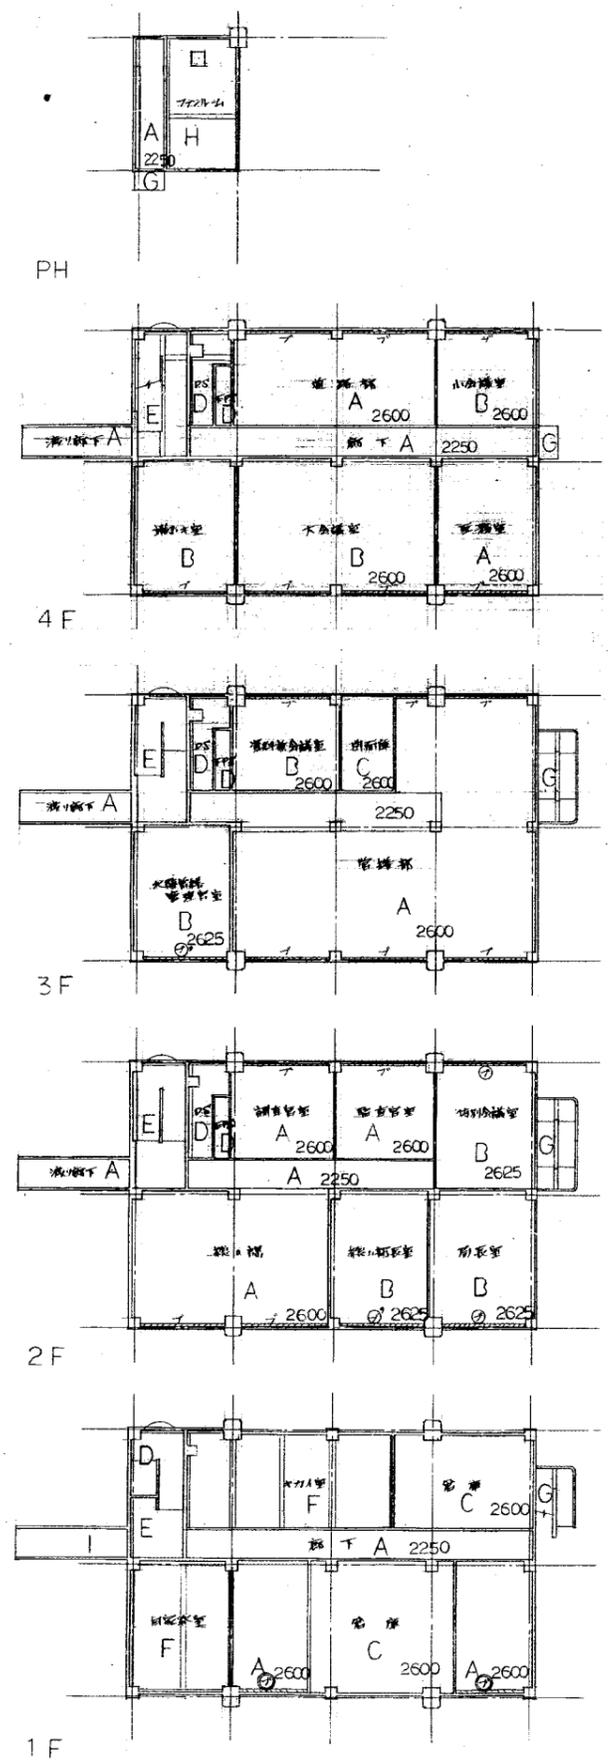

天井伏図 s:1/200

F(例)

A	化粧石膏ボード
B	石膏ボード(厚さ12mm)にアルミ板
C	石膏ボード(厚さ12mm)
D	石膏ボード(厚さ12mm)
E	石膏ボード(厚さ12mm)にアルミ板
F	石膏ボード(厚さ12mm)にアルミ板
G	石膏ボード(厚さ12mm)にアルミ板
H	石膏ボード(厚さ12mm)にアルミ板
I	石膏ボード


天井の下の構造は次の通りです。

①	石膏ボード(厚さ12mm)にアルミ板
②	石膏ボード(厚さ12mm)
③	石膏ボード(厚さ12mm)にアルミ板
④	石膏ボード(厚さ12mm)
⑤	石膏ボード(厚さ12mm)にアルミ板
⑥	石膏ボード(厚さ12mm)
⑦	石膏ボード(厚さ12mm)にアルミ板
⑧	石膏ボード(厚さ12mm)
⑨	石膏ボード(厚さ12mm)にアルミ板
⑩	石膏ボード(厚さ12mm)

天井開口仕様

	950 x 1300	2ヶ所
	300 x 1300	12ヶ所
	300 x 2600	4ヶ所
	300 x 700	20ヶ所
	500 x 1000	4ヶ所

天井総開口 450 x 450 16ヶ所

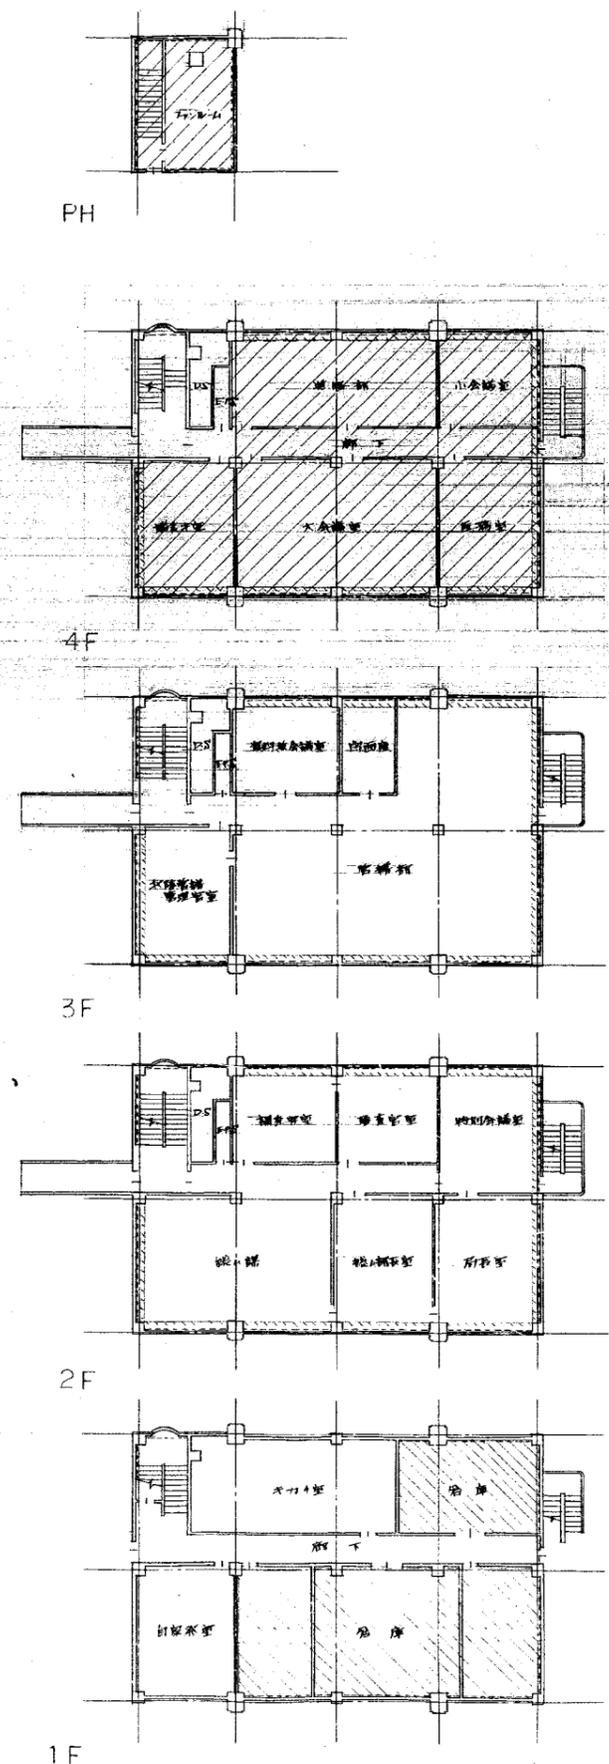


F(例)

	断熱材(ポリウレタン)に石膏ボード

断熱材の材質はポリウレタンである。但し外壁下と天井裏面(建物側)は断熱材と石膏ボード。また、外壁に持込断熱材の厚さ100mm、柱型部合断熱材の厚さ100mmとする。

符号	形式	数量	寸法 (mm)			窓、建具おくり (標準詳細図番号)	くつすり箇所数					ガラス 種類 厚さ(mm)	防火戸 の種別	備考	
			幅(W)	高さ(H)	わく見込		1	2	3	4	5				
AW	HO+R+HO	2	4855	1640	70	4-51-5						F NP	68	Z	F-4は3層部面厚部分 NR-68はH2部面9が所 64の状況の取付
AW	HO+R+HO	2	4880	1380	70	"						F	4		
AW	HO+R+SI	1	4880	1380	70	"						F	4		端R部 F-4
AW	SI+R+HO	1	4880	1380	70	"						F	4		
AW	HO	1	1896	1380	70	4-51-2						N	68	Z	
AW	HO	1	1896	1380	70	4-51-5						F	4		
AW	別窓	2	1200	2000	115	4-21-4	2								所長室 前面木目シート貼リ 特別仕様室 前面木目シート貼リ
AW	A-Z	10	1200	2000	115	"	10								
AW	別窓	4	1200	2000	136	4-22-4	4								所長室 前面木目シート貼リ
AW	"	1	1200	2000	136	"	1								
AW	A-1	4	900	2000	136	"	4								
AW	別窓	2	900	2000	115	4-21-4	2								
AW	A-1	1	900	2000	115	"	1								
AW	B-Z	2	1200	2000	115	"	2					N	68	Z	
AW	別窓	2	1896	2575	120	4-42-1						Z	N	68	
AW	"	1	1896	2575	120	"	1								
AW	"	2	1653	2250	120	4-44-1									煙感知器連動用鎖錠付 前面ガラスハンドル付
AW	"	3	1200	1800	120	4-44-1準形									煙感知器連動用鎖錠付 前面ガラスハンドル付
AW	B-Z	1	1200	1800	120	4-42-1					1	NP	68	Z	
AW	A-1	3	900	2000	120	4-21-2					3				非常錠付
AW	B-1	3	900	2250	120	4-42-1					3	N	68	Z	
AW	A-1	1	900	2250	120	4-42-1					1				
AW	B-1	1	900	1440	120	4-42-1					1	NP	68	Z	
AW	A-1	3	765	2000	120	4-21-2	3								前面ガラスハンドル付
AW	A-1	3	1600	2000	120	4-21-2	3								前面ガラスハンドル付
AW	別窓	1	1600	1500											II型
AW	"	1	1300	1200											II型
AW	(準形) 別窓	1	2600	1600	70	4-51-5準形						NP	68	Z	
AW	"	1	2625	"	"	"						NP	68	Z	
AW	"	1	2640	"	"	"						NP	68	Z	
AW	"	1	2675	"	"	"						NP	68	Z	
AW	別窓	3	1200	1800	120	4-44-1準形									煙感知器連動用鎖錠付 前面ガラスハンドル付
AW	B-Z	1	1200	1800	120	4-42-1					1	NP	68	Z	
AW	(準形) HO+HO+HO	6	4700	1150	70	4-51-5準形						NP	68	Z	ALC用サッシ

WD	木製戸	LS	鋼製軽量シャッター	F	型ガラス	1. 既製建具のくつすりは特記なき限りその製造時の用品とする。
SD	鋼製戸	SC	鋼製ガラリ	P	フロートガラス	2. 特記なき限り外部はシリンダー錠とする。但し、外部自動錠(引戸)は引戸用本錠り錠とする。
SSD	ステンレス製戸	AC	アルミニウム製ガラリ	W	単入り型ガラス	3. 内部扉の錠 ※ 本錠り付モノロック・モノロック
AD	アルミニウム製戸	SSG	ステンレス製ガラリ	NP	単入り(角型)型ガラス	4. 特記なき限り押棒。押棒の場合はシリンダー錠とする。
LD	鋼製軽量戸	H	ふすま	HNP	熱線吸収フロート型ガラス	5. バイパススペース、ダクトスペースの点検扉の錠はシリンダー錠(特記なき限り同一キー)とする。
WW	木製窓	P	紙障子	HWP	熱線吸収フロート型ガラス	6. 便所等の施錠を必要としない箇所は空錠とし、押棒、押棒の場合は錠不とする。
SW	鋼製窓			HNP	熱線吸収フロート型ガラス	7. 押棒、押棒 ※ ステンレス製押棒 大きさ(mm)・160×250・200×200
AW	アルミニウム製窓			T	強化ガラス	ステンレス製押棒 長さ(mm)・300・300
SS	鋼製軽量シャッター			SL	複層ガラス	

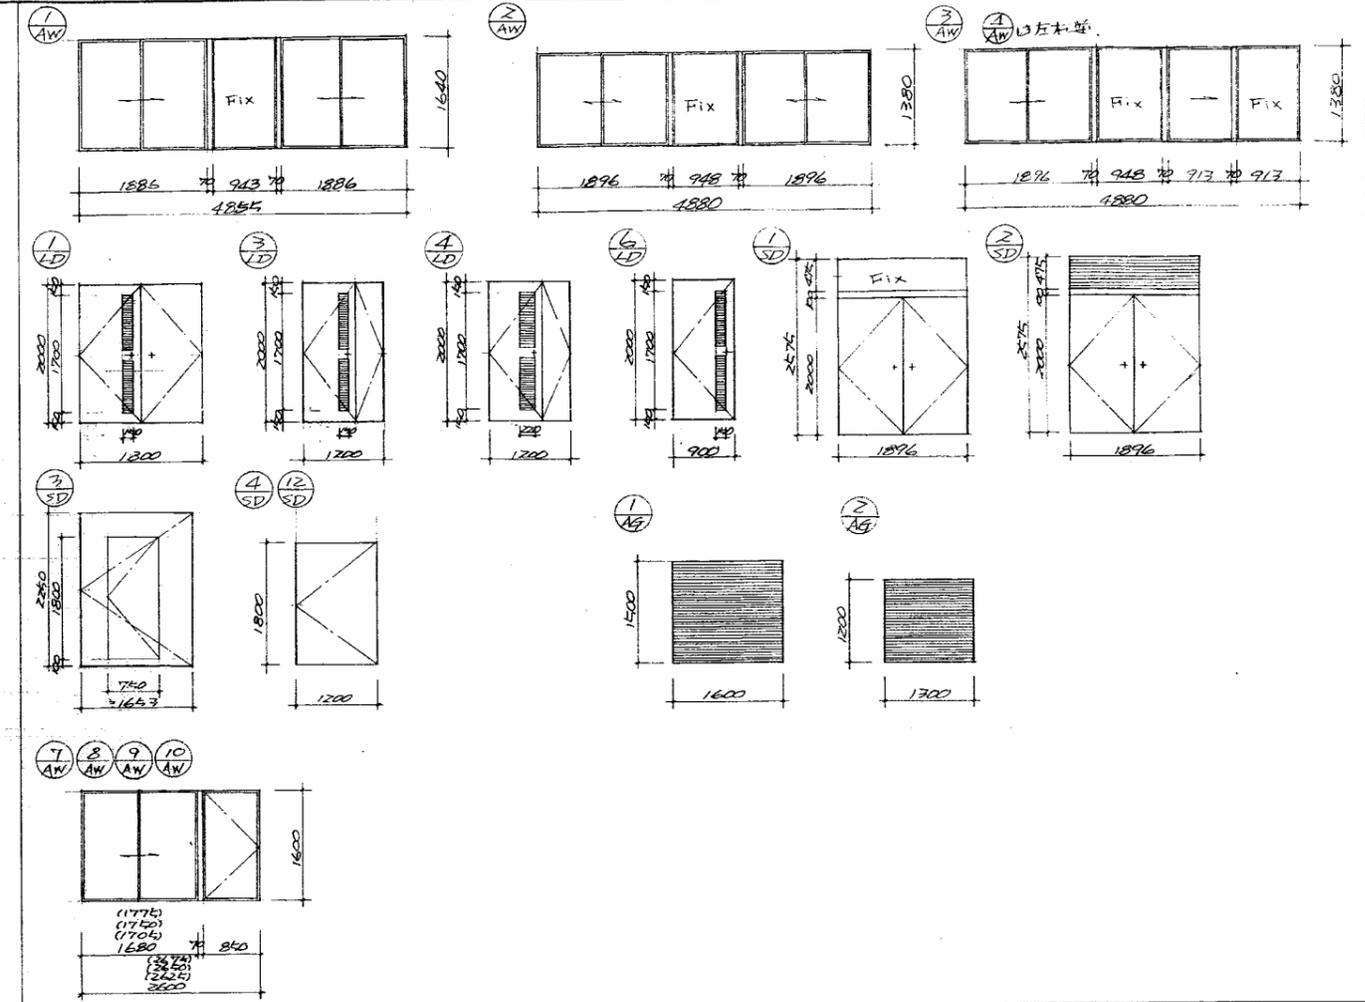



形式	A-1	A-2	A-3	C-1	C-2	C-3	E-1	E-2	E-3	
姿										
形式	B-1	B-2	B-3	D-1	D-2	D-3	F-1	F-2	F-3	
姿										
形式	G-1	G-2	G-3	HO (引違い)	SI (片引き)	R (はめこり)	PR (すべりだし)	OR (つきだし)		
姿										
断面	1	2	3	4	5	ガラリ				
断面						種別	I型	II型	III型	姿
断面						形式				

8. 鋼製窓建具は錠りハンドル一点挿入、シリンダー錠付とする。  
 9. 特記なき限り木製戸のガラリはアルミニウム製(無着色樹脂被膜) ※ アクリル樹脂塗料(艶付塗膜)とする。  
 10. 特記なき限り木製戸、鋼製戸の見込みは40mmとする。  
 11. 特記なき限り内部建具のガラリは鋼製とし、形式は1型とする。  
 12. 特記なき限り木製戸、鋼製戸、鋼製ガラリの仕上げはOPとする。  
 13. 高さ1,600以下のアルミニウム製窓建具は中ぎんしとする。  
 14. ドアローザ、フロアヒンジは平面図による。  
 15. ドアローザの有無にかかわらず、出入口の戸には戸当たりありものを付ける。(但し便所アースの戸、親子の扉、点検口、防水戸、気密戸を除く)  
 16. 防水戸の種別は平面図による。  
 17. くつすりの種別は平面図による。特記なき限りくつすり番号3とし、外部はくつすり番号5とする。  
 くつすり箇所は建具表による。

表示・標識

建築工事標準詳細図訂正追加図


庁名文字

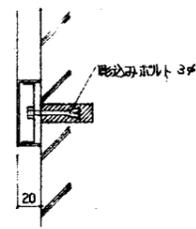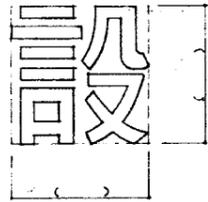

文書  
・黄銅板の1°  
確化いし仕上  
・ステンレス板 SUS 304  
の1° HL仕上

庁名:


庁名  
板

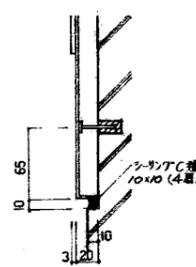

台板: ステンレス板 SUS 304  
の1° 確化塗料塗り  
(黒)  
文書: ステンレス板 SUS 304  
の3° HL仕上  
台板: ステンレス板 SUS 304  
の1° HL 磨面仕上  
文書: 塗料塗り(黒)  
台板: 黄銅板の1° 磨面  
塗料塗り(黒)  
文書: 黄銅板の3°  
ホワイトブロンズ仕上



庁名:

庁内案内板・各階案内板


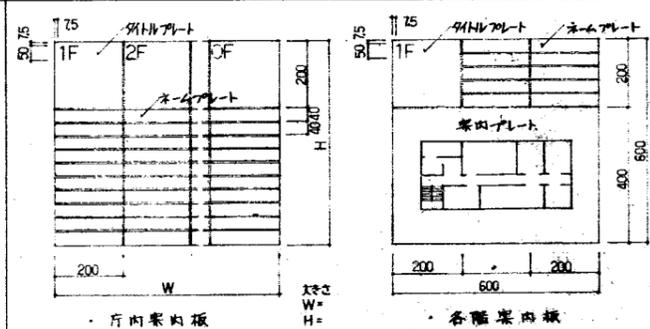


レイアウト  
原則として「階層を縦向き  
向き」とする。  
等幅・等高さ・等間隔とし、  
和文・欧文を併記する。  
取付け位置  
8-41-4による。


変  
名  
札

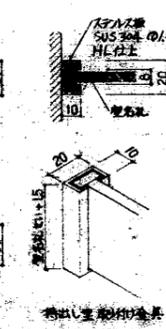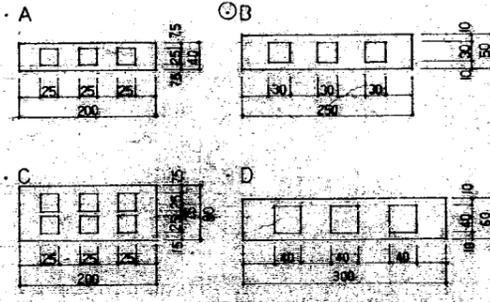

等間隔とする  
取付け方向  
取付け位置  
8-41-1による。  
直線距離中心  
(ピットアツクに準ずる)  
・横置き型  
左向きによる  
取付け位置は、ビス等  
着脱可能とする。

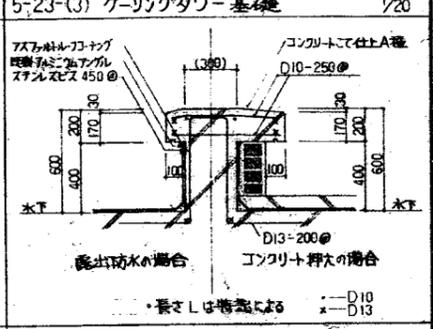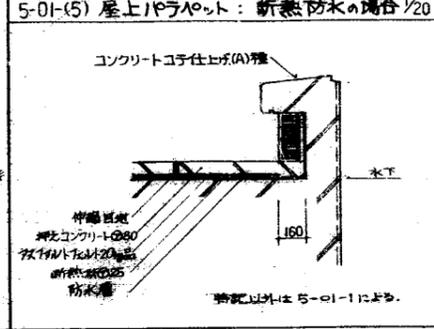


階段表示板


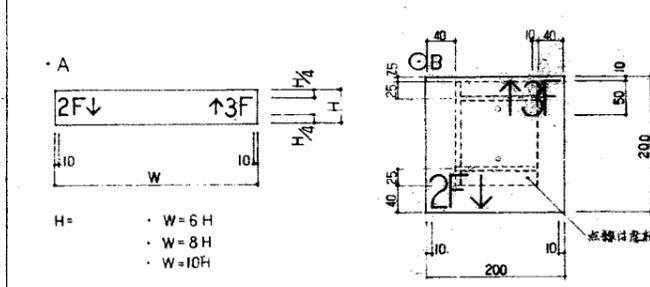


取付け方法  
8-41-3による。  
直線距離中心  
ピットアツクに準ずる  
(ピットアツクに準ずる)


非  
常  
警  
戒  
表  
示  
板

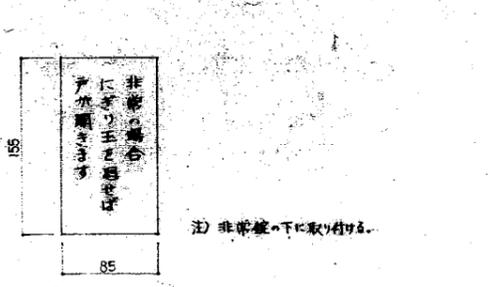

材質: EPDM  
・アルミニウム板の1° 7mm  
厚印刷  
① アクリル板の1° つや消し  
エナメル書き  
取付け方法  
両面テープ又は接着剤  
貼付。  
色彩  
緑地に白文字とする。

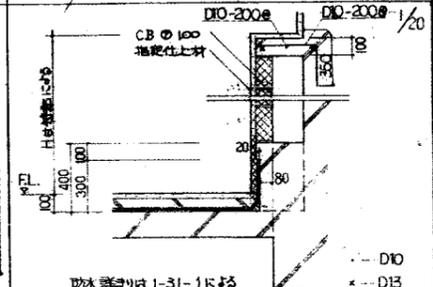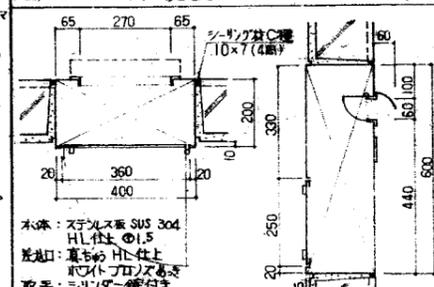


誘  
導  
標  
識


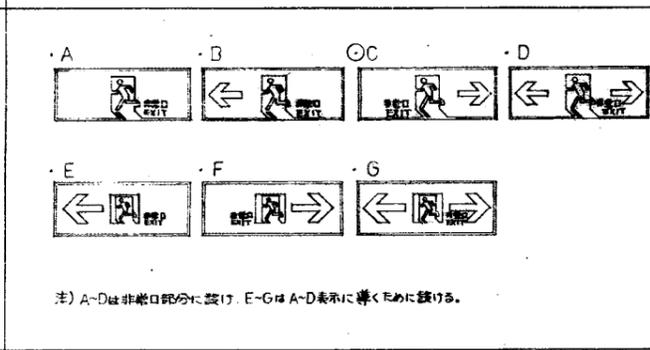


材質: EPDM  
・アルミニウム板の1° 7mm  
厚印刷  
① アクリル板の1° つや消し  
シルクスクリーン印刷又は  
電着塗料印刷  
・電着塗料  
取付け方法  
両面テープ又は接着剤  
貼付。  
色彩  
A~D 緑地に白図  
E~G 白地に黒図  
大きさ 360 x 120  
取付け高さ  
F.L.+900 (天端)


非  
常  
警  
戒  
表  
示  
板

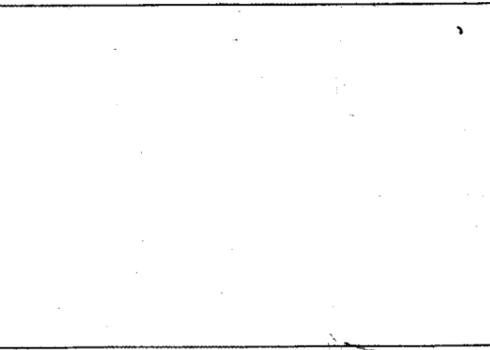

材質: EPDM  
・アルミニウム板の1° 7mm  
厚印刷  
① アクリル板の1° つや消し  
シルクスクリーン印刷又は  
電着塗料印刷  
・電着塗料  
取付け方法  
両面テープ又は接着剤  
貼付。  
色彩  
A~D 緑地に白図  
E~G 白地に黒図  
大きさ 360 x 120  
取付け高さ  
F.L.+900 (天端)

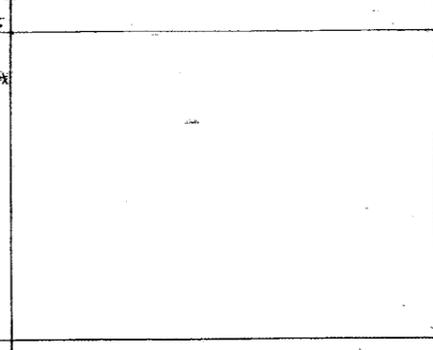
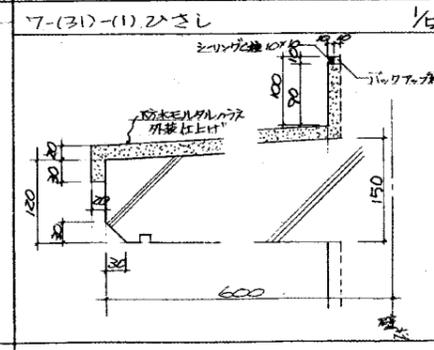


ピ  
ク  
ト  
グ  
ラ  
フ


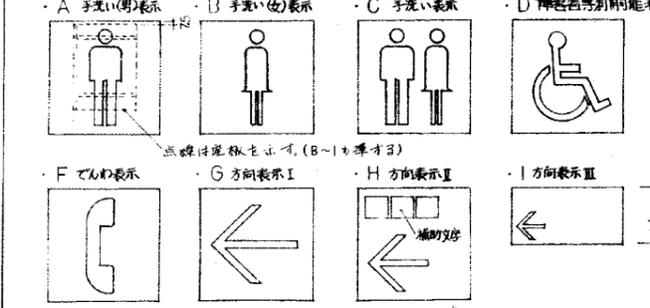


大きさ  
・ 100 x 100  
・ 150 x 150  
・ 200 x 200

非  
常  
警  
戒  
表  
示  
板

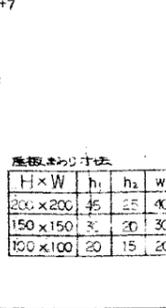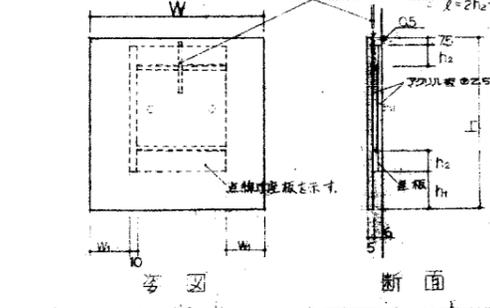

取付け方法  
8-41-3に準ずる。  
ただし白文字とする。  
直線距離中心  
(左図参照)

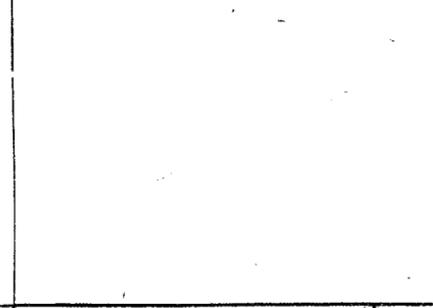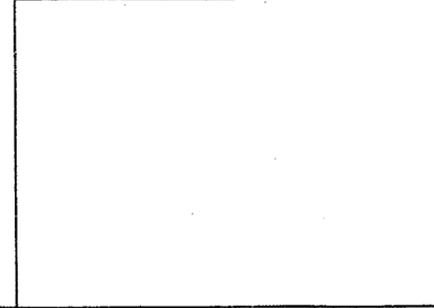

表示標識一般共通事項  
1. 印字の大きさは①のつや消しを使用する。  
2. 特定事項に記載されていない事項はすべて一般共通仕様とする。  
一般共通仕様  
1. 書体  
1) 和文(漢字・ひらがな・カタカナ)は、太角ゴシック正体とする。  
2) 欧文(アルファベット・数字)は、Helvetica Neue Condensed Proを標準とする。  
ただし、Helvetica Neue Condensed Proが利用できない場合は、同等のフォントを使用する。  
2. 色彩  
1) 基調色  
① 白地に黒文字(黒図)とする。  
黒地に白文字(白図)とする。  
「緑地に白文字」、「赤地に黒文字」は、白地に赤文字(赤図)とする。  
「電着塗料印刷」、「電着塗料印刷」は、白地に黒文字(黒図)とする。  
「電着塗料印刷」、「電着塗料印刷」は、白地に黒文字(黒図)とする。  
その他消滅法や塗料が異なる場合は、特記による。  
② 緑地に白文字  
③ 赤地に黒文字  
④ 黒地に白文字  
2) 機能色  
① 白地に黒文字(黒図)とする。  
黒地に白文字(白図)とする。  
「緑地に白文字」、「赤地に黒文字」は、白地に赤文字(赤図)とする。  
「電着塗料印刷」、「電着塗料印刷」は、白地に黒文字(黒図)とする。  
「電着塗料印刷」、「電着塗料印刷」は、白地に黒文字(黒図)とする。  
その他消滅法や塗料が異なる場合は、特記による。  
② 緑地に白文字  
③ 赤地に黒文字  
④ 黒地に白文字  
⑤ 緑地に白文字  
⑥ 赤地に黒文字  
⑦ 黒地に白文字  
⑧ 緑地に白文字  
⑨ 赤地に黒文字  
⑩ 黒地に白文字  
⑪ 緑地に白文字  
⑫ 赤地に黒文字  
⑬ 黒地に白文字  
⑭ 緑地に白文字  
⑮ 赤地に黒文字  
⑯ 黒地に白文字  
⑰ 緑地に白文字  
⑱ 赤地に黒文字  
⑲ 黒地に白文字  
⑳ 緑地に白文字  
㉑ 赤地に黒文字  
㉒ 黒地に白文字  
㉓ 緑地に白文字  
㉔ 赤地に黒文字  
㉕ 黒地に白文字  
㉖ 緑地に白文字  
㉗ 赤地に黒文字  
㉘ 黒地に白文字  
㉙ 緑地に白文字  
㉚ 赤地に黒文字  
㉛ 黒地に白文字  
㉜ 緑地に白文字  
㉝ 赤地に黒文字  
㉞ 黒地に白文字  
㉟ 緑地に白文字  
㊱ 赤地に黒文字  
㊲ 黒地に白文字  
㊳ 緑地に白文字  
㊴ 赤地に黒文字  
㊵ 黒地に白文字  
㊶ 緑地に白文字  
㊷ 赤地に黒文字  
㊸ 黒地に白文字  
㊹ 緑地に白文字  
㊺ 赤地に黒文字  
㊻ 黒地に白文字  
㊼ 緑地に白文字  
㊽ 赤地に黒文字  
㊾ 黒地に白文字  
㊿ 緑地に白文字  
# 構造関係共通事項

特記仕様書、建築工事共通仕様書(昭和56年版、以下共通仕様書)及び図面に特記のない事項は下記による。

## 1. 鉄筋の断面表示は、下表による。

記号	○	◇	●	○	◎	◎
異形鉄筋	D10	D13	D16	D19	D22	D25
丸筋	9φ	13φ	16φ	19φ	22φ	25φ


## 2. 各階図における記号は下表による。

記号	説明	記号	説明
⊕	床版の配筋種別	⊕	杭の位置
◇	床版厚さ	●	試験杭の位置
○	階段の配筋種別	▨	打増しの範囲
⊙	土間コンクリート	▨	はり、床版の上がり下がり
⊖	CB壁	⊖	床開口
		⊖	壁開口


## 3. 壁、床版、階段等の配筋種別は、共通仕様書 5.2.8 ~ 5.2.10 (38~55ページ)による。

## 4. 柱


- (1) 柱打増し部補強は下記による。  
ただし、打増し部が100mm未満の場合は、補強を行わない。

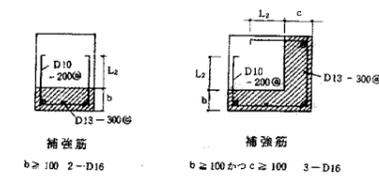

- (2) 打増し部分に、壁、はり、床版等がとりつく場合は、壁、はり、床版等の定着長さには、打増し厚さは含まない。  
(3) 打増し用帯筋の末端部折曲げ角度は90°とし、フック部分の長さ等は、はりおよび筋に準ずる。  
(4) 土に接する柱周囲の打増しは下図による。



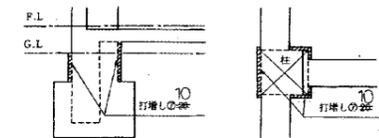


柱断面で、はり内に定着長がとれない場合は下図による。

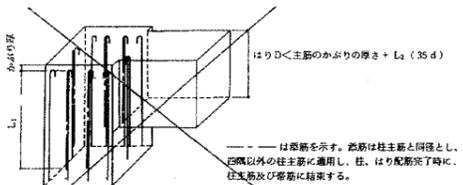

## 5. はり


- (1) 鉄筋の定着長さは、20mmとする。  
(2) はり(地中よりはりを除く)の上がり下がりは一一般はりコンクリート上端よりの寸法で示す。  
(3) 地中よりはりの上がり下がり、設計GLからの寸法で示す。  
(4) 地中よりはり下は、砂利地盤の60、捨てコンクリートの60とする。  
(5) はり打増し部補強は下記による。  
ただし、一般のはりの打増し部が100mm未満の場合は補強を行わない。

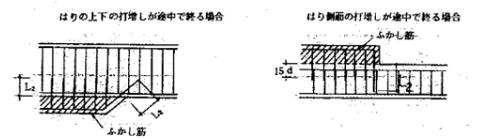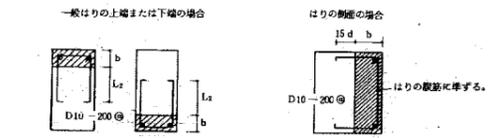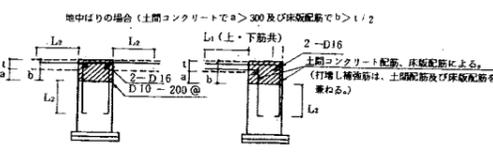


- (6) 打増し部分に、床、壁、はり等がとりつく場合は、床、壁、はり筋等の定着長さには、打増し厚さは含まない。  
(7) 打増し用あばら筋の末端部折曲げ角度は90°とし、フック部分の長さ等は、はりおよび筋に準ずる。

## 6. 床版


- (1) 床版の厚さは130とする。  
(2) 床版の上がり下がり、一般床版コンクリート上端からの寸法で示す。  
ただし、1階床はGLからの寸法で示す。  
(3) 土間コンクリートは厚さ130、補強筋は、タテ、ヨコ共D10-250@シングルとする。  
土間コンクリート下は、砂利地盤の60とする。  
(4) 1階のRC壁下に基礎げりがない場合は土間コンクリートに下記の補強を行う。

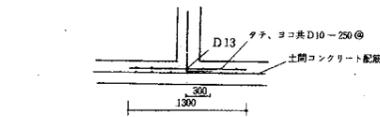

- (5) 土間床版下は砂利地盤の60、捨てコンクリートの60とする。  
(6) 床版開口の最大径が300mm以下、又は、便所開口及びパイプスペースの補強は行わない。  
(7) 同一床版に段差がある場合、下記の補強を行う。  
ただし、H > 150の場合は、小ばりを入れる。

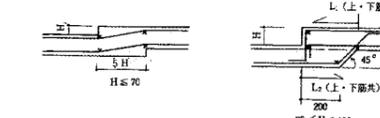


- (8) 便所床版で防水層のない場合は、下記の配筋を行う。

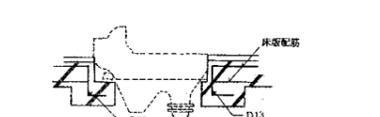

## 7. 鉄筋コンクリート壁 (RC壁)


- (1) 特記なき壁配筋は内壁をW、外壁をWBとする。外壁に面する壁壁(垂れ壁)を含む。  
(2) EW、EKWは耐震壁を示し、配筋はW、KWに同じで、かぶり厚さ、定着長さ、継手長さは、共通仕様書 5.2.5表、5.2.3表、5.2.8(a)(2)による。  
(3) 垂れ壁及び壁壁の位置は意匠図による。  
(4) 壁打増し部補強は下記による。

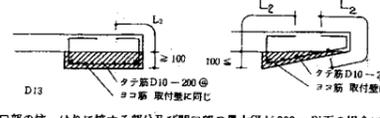

- (5) 開口部の柱、はりに接する部分及び開口部の最大径が300mm以下の場合には補強は行わない。  
(6) 打増し部分に、壁、床版等がとりつく場合は、壁、床版等の定着長さには、打増し厚さは含まない。


## 8. 階段

- (1) 軽微な階段は共通仕様書 5.2.17表(53ページ)におけるB1形を準用し床版厚さは130とする。  
(2) 玄関等の場合は下記による。

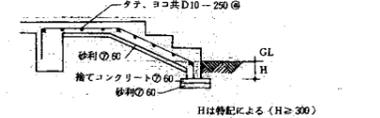


## 9. 杭頭処理要領


- (1) プレストレストコンクリート杭、高強度プレストレストコンクリート杭、外殻鋼管付きコンクリート杭の場合下記による。

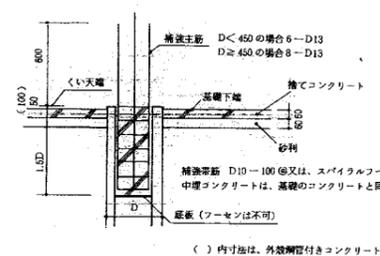


- (2) 通心鉄筋コンクリート杭の場合下記による。

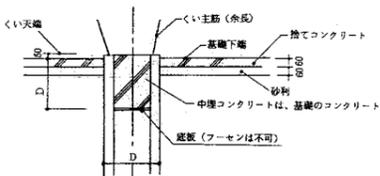

- (3) 杭頭が基礎下層より下がった場合の処理

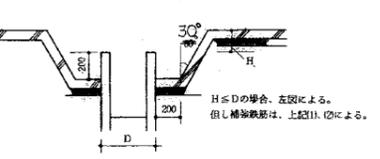

- (1) ベース筋の端部にはフックをつける。(下図)

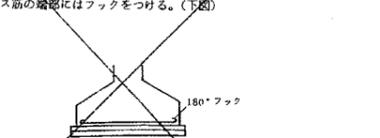


- (2) 地盤は砂利地盤の60、捨てコンクリートの60とする。


## 11. 埋設

### (1). ヒール

- a. ヒールの幅(内り寸法)が2m未満の場合

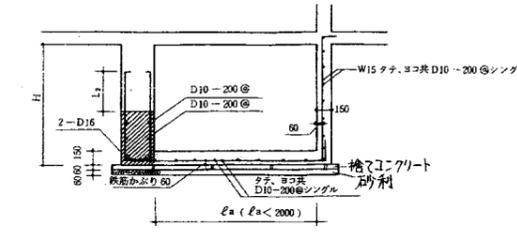


- b. ヒールの幅が2m以上の場合

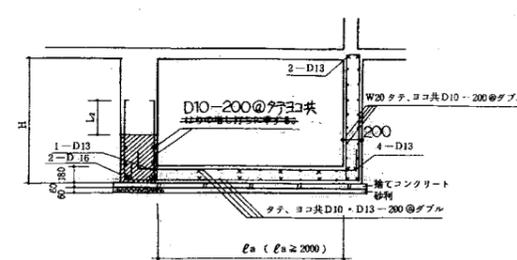


### (2) 防水立上り部




- (3) 吊钩用フック(50X100X5程度、P7711の表示板を設置する。)

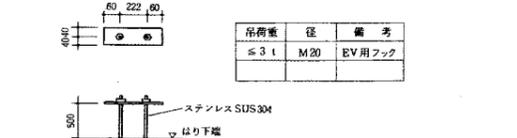

- (4) 犬走り、スロープ等、特記なき限りa形

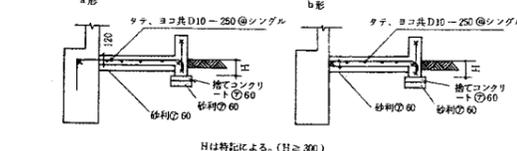


### (5) 軽微な埋壁

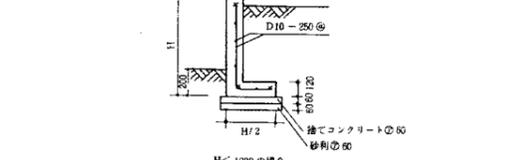

- (6) コンクリートブロック(CB)埋壁

CBの積み高さ又は積み幅は下層の埋壁を最大とし、その上又は下に同じ厚さのRC壁若しくはその両側にRCリブを設ける。特記なき限りa形を用いる。

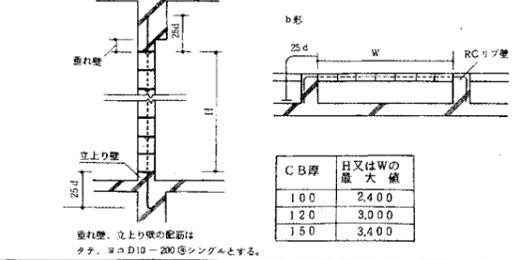

## 12. 溶接作業判定規程

本工事の鉄骨製作に投入される設備、人員について、下表の項目ごとに配点の欄に従って点数を算定し、その合計が(イ)欄に掲げる建築物にあっては50点、(ロ)欄に掲げる建築物にあっては100点以上である場合に適合とする。  
各項目の必要点は必ずこれを満足しなければならない。また、各項目につき上限点を超える点は算定し入れないものとする。

(表) 配点、必要点及び上限点

項目	必要点	(イ)		(ロ)	
		必要点	上限点	必要点	上限点
溶接機	1台につき3点	4	8	8	8
半自動アーク溶接機	1台につき2点	4	8	8	8
手動アーク溶接機	1台につき1点	15	30	15	30
ガス溶接機	1台につき2点	2	2	2	2
自動ガス溶接機	1台につき2点	2	2	2	2
溶接機	能力25kg/日につき1点	1	1	1	1
溶接機	溶接機1人につき10点	10	15	20	30
溶接機	溶接機1人につき4点	12	15	24	30
溶接機	溶接機1人につき3点	4	10	3	20
溶接機	溶接機1人につき5点	1	1	2	2
溶接機	溶接機100㎡につき1点	1	5	2	10
溶接機	溶接機50㎡につき1点	2	2	3	3
溶接機	50kVAにつき1点	1	1	1	1

- [註]  
(1) 自動ガス切断機とは、自走式のものをいう。また、切削前に関係加工専用機もこれに含めることができる。  
(2) 溶接技術者は、下表の換算率に人数を乗じて得た換算人員により算定する。

資格	大学卒又は同等学歴	工業高校卒	一般高校卒	一般職工
経験年数	5年以上	2年以上	2年以上	2年以上
換算率	0.6	0.4	0.2	0.8

- (3) 公益法人等が行う鉄骨工事技術に関する研修会等(溶接管理に関する課目を含むもので建築主事が認めたもの)を修了した者は、上表の換算率の数値に0.2以下の数値を加えることができる。  
(4) (社)日本溶接協会「溶接技術者資格認定規程」(WES)1級又は2級の資格を有する者は、上表にかかわらず、換算率をそれぞれ1.4又は1.0とすることができる。ただし、④の加算を行うことはできない。  
(5) 資格の欄に掲げる学歴は、建築又は溶接に関する課程を修了したことを意味する。また、他の学歴で建築主事がこれらと同等であると認めたものは同学歴とみなすことができる。  
(6) 溶接工は、下表の換算率に人数を乗じて得た換算人員により算定する。

資格	(イ)	(ロ)	(ハ)
A-2F等	A-2F又はSA-2F及びA-2V又はSA-2V	A-2F又はSA-2F及びA-2H又はSA-2H	経験2年以上
換算率	0.5	1.0	0.2

- ① A-2F等は、JIS S3801-1979又はZ3841-1979の規定による資格をいう。  
(イ)欄又は(ロ)欄に掲げる資格を有する者で、これら以外の資格(④のJISの規定によるものに限る)を有する場合は、それぞれにつき換算率の数値に0.1を加えることができる。ただし、換算率は1.5を超えることはできない。  
(イ)欄又は(ロ)欄に掲げる資格以外の資格で建築主事が同等であると認めたものは、これらと同資格とみなすことができる。この場合においては、②を準用する。  
(4) 非破壊検査機器とは、超音波探傷機又は放射線透過試験装置をいう。  
(5) 検査技術者は、下表の換算率に人数を乗じて得た換算人員により算定する。  
また、検査技術者は溶接技術者を兼ねることができる。

資格	大学卒又は同等学歴	工業高校卒	一般高校卒
経験年数	5年以上	2年以上	2年以上
換算率	0.6	0.4	0.2


- ① 公益法人等が行う鉄骨工事技術に関する研修会等(溶接検査に関する課目を含むもので建築主事が認めたもの)を修了したものは、上表の換算率の数値に0.2以下の数値を加えることができる。  
(3) WES 1級又は2級の資格を有し、経験2年以上の者は、上表にかかわらず、換算率をそれぞれ0.6又は0.4とすることができる。この場合においては、②を準用する。  
(4) (社)日本非破壊検査協会「非破壊検査技術者技量認定規程」(NDI)1級又は2級の資格を有する者は、上表にかかわらず、換算率をそれぞれ1.4又は1.0とすることができる。ただし、④の加算を行うことはできない。  
(6) 機械的性質の試験機は、引張試験機(能力50t以上)又はこれと同等以上の性能を有するものとする。

## 13. 現場溶接


主要構造部材の現場溶接は原則として行わないものとする。但し、必要性が生じた場合は共通仕様書(56年版)75.4により、適正な溶接工が作業を行なうものとする。

北陸地方建設局 建築部	工事設計図	18
構造関係共通事項	編尺	23
関東地方建設局管轄部	部長	
★	59年11月	

基礎リスト 1/50

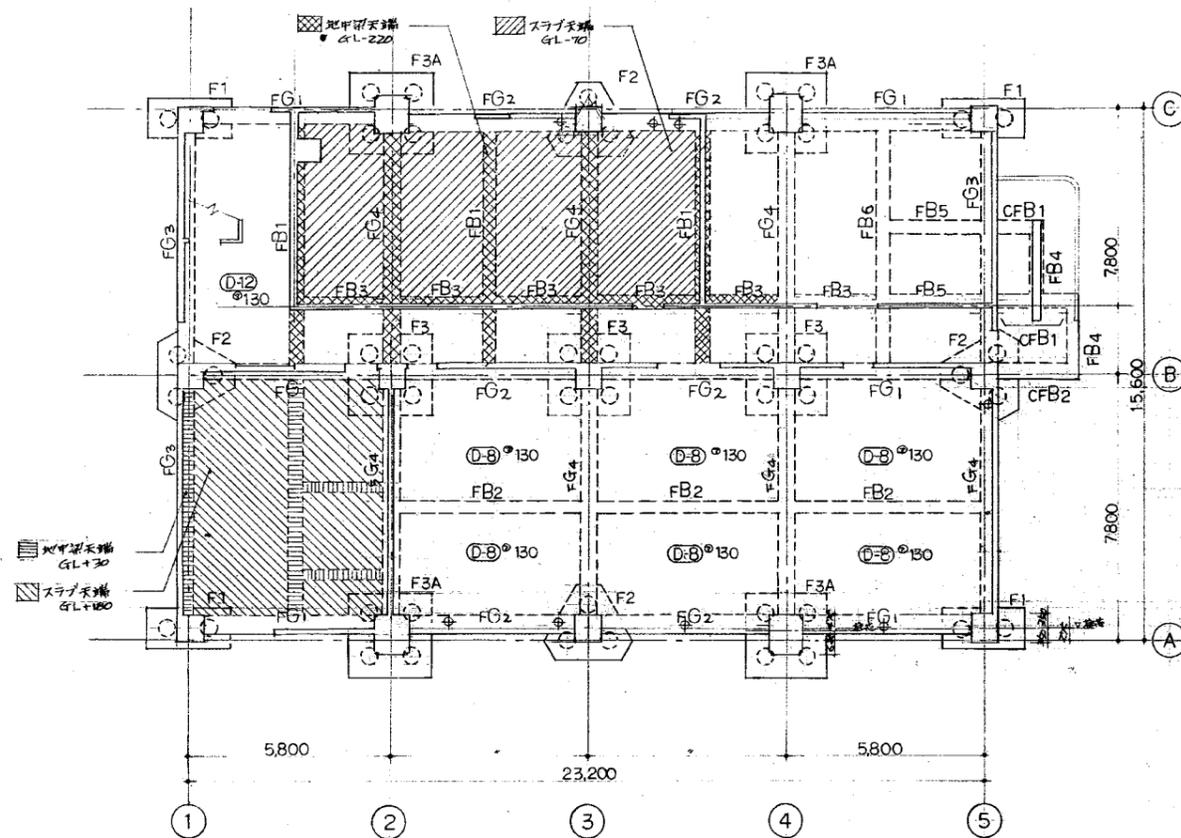

特記なしスラブは D10 @150 とする。  
特記ありスラブは D10 @150 とする。

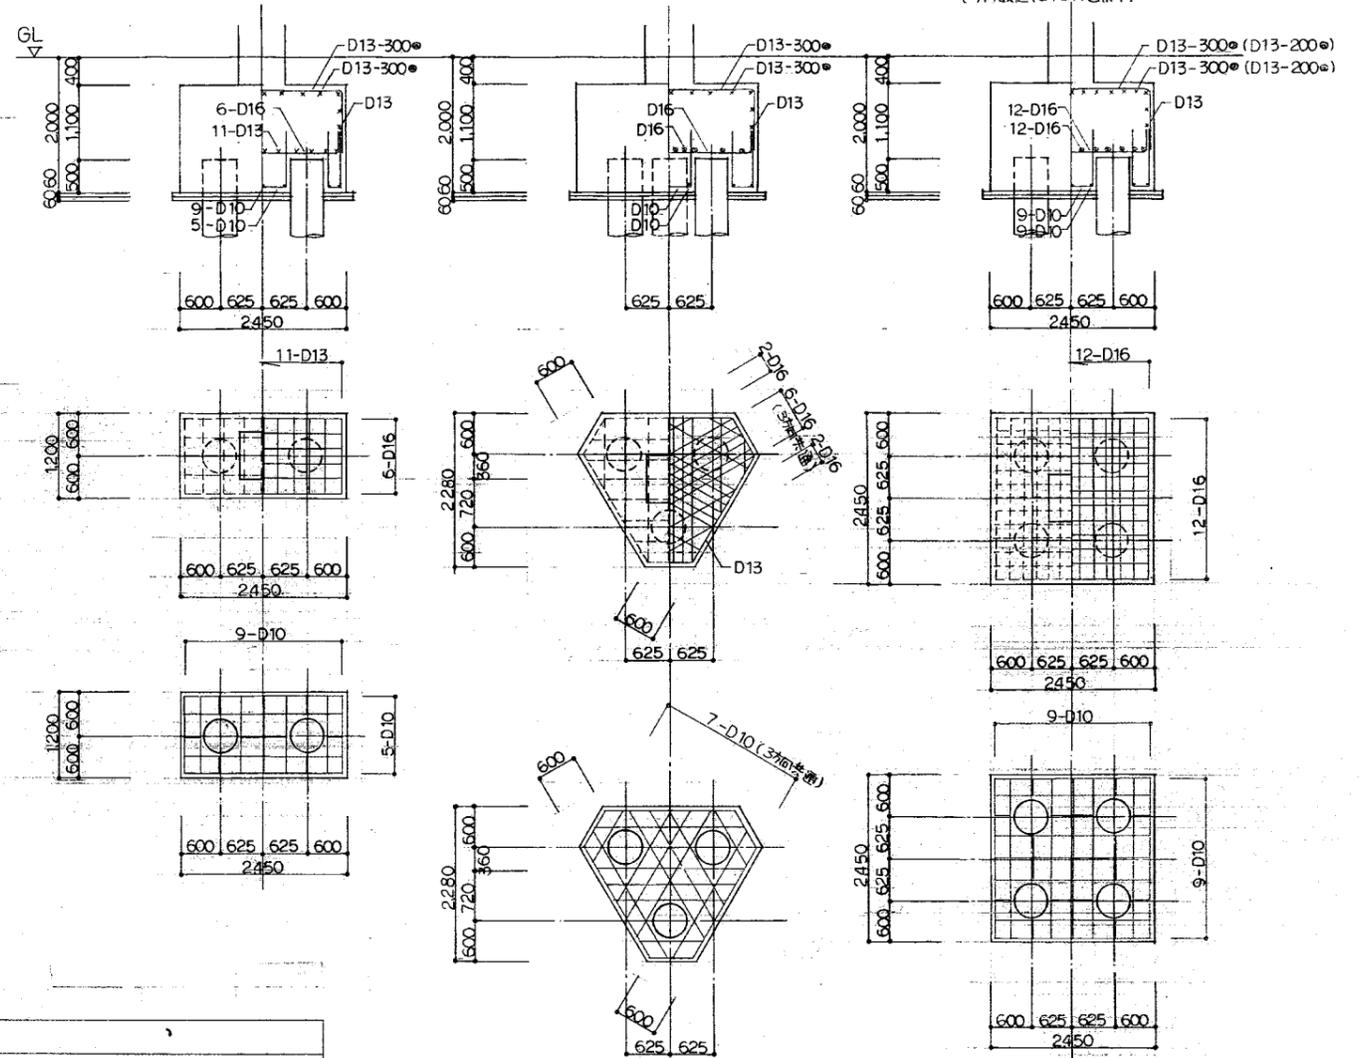

( )内数字は F3A を示す。

地中梁リスト


2段目主筋受筋は D13-600 とする


記号	FG1			FG2		FG3			FG4		
b x D	450x1500			450x1500		450x1500			550x1500		
位置	外端	中央	内端	両端	中央	外端	中央	内端	外端	中央	内端
断面											
上端筋	6-D25	4-D25	7-D25	7-D25	4-D25	8-D25	4-D25	6-D25	11-D25	6-D25	7-D25
下端筋	6-D25	4-D25	7-D25	7-D25	4-D25	8-D25	4-D25	6-D25	11-D25	6-D25	7-D25
STP	D13-150@			D13-150@		D13-150@			D13-100@		
腹筋	6-D10			6-D10		6-D10			6-D10		

地中小梁リスト


記号	FB1		FB2		FB3	FB4	FB5		FB6			CFB1	CFB2
b x D	350 x 700		300 x 700		300 x 550	300 x 700	350 x 1000		350 x 1000			350 x 1000	350 x 700
位置	両端	中央	両端	中央	全断面	全断面	他端、中央	5他端	外端	中央	内端	全断面	全断面
断面													
上端筋	3-D22	3-D22	3-D22	2-D22	2-D22	2-D22	3-D22	5-D22	3-D22	2-D22	3-D22	5-D22	3-D25
下端筋	3-D22	5-D22	2-D22	3-D22	2-D22	2-D22	3-D22	3-D22	2-D22	4-D22	2-D22	3-D22	2-D25
STP	D10-200*		D10-200*		D10-250*	D10-250*	D13-200*		D10-200*			D13-200*	D10-200*
腹筋	2-D10		2-D10		2-D10	2-D10	4-D10		4-D10			4-D10	2-D10

抗蝕処理要領

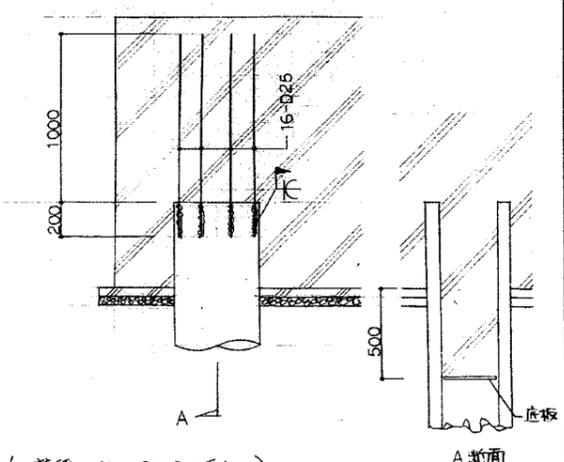

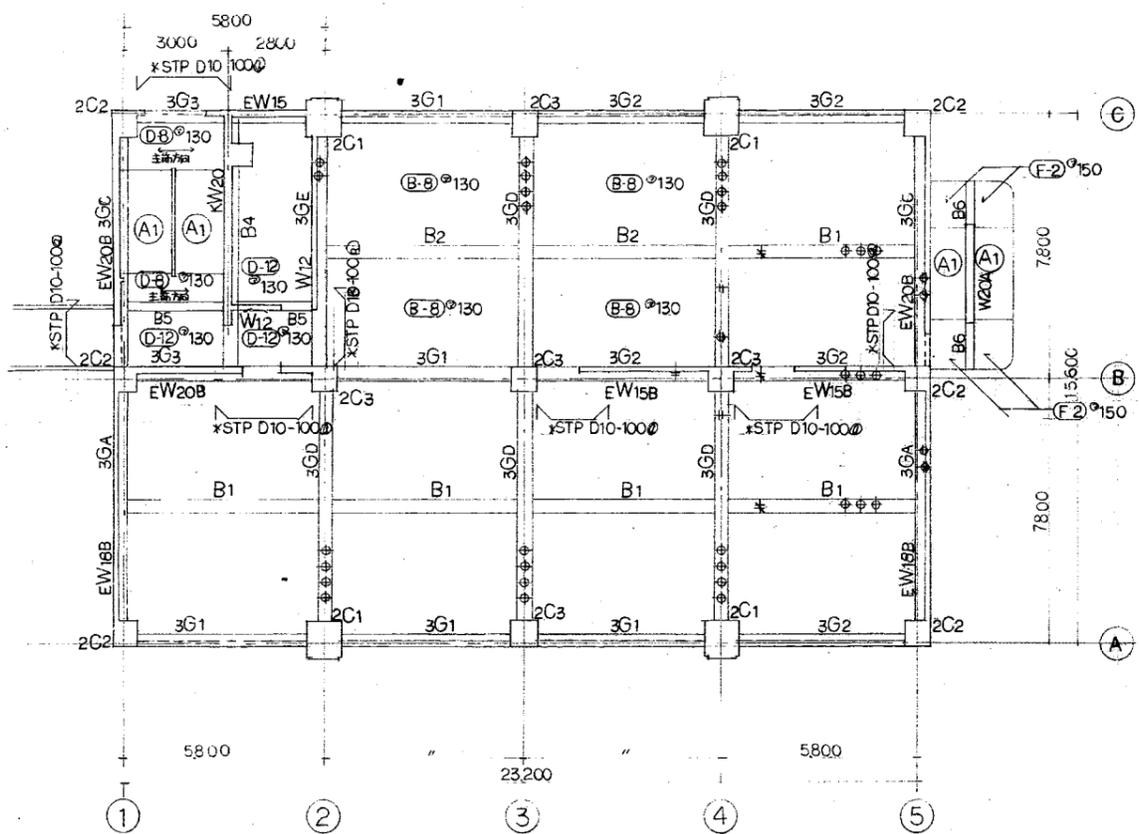


3階伏図 1/100 特記以外の3Fスラブは全て (B-1) 130 とす

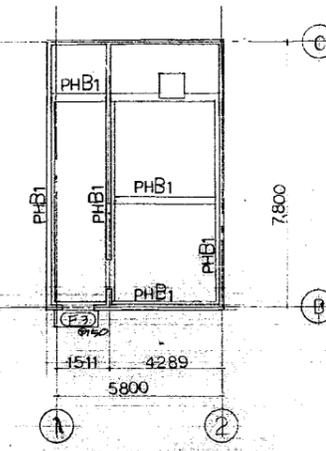


PHスラブ全Z(D11) 130 とす  
PH階伏図 1/100


注意事項  
 ・特記スラブの厚さは130とす  
 ・特記スラブはW15Aとす  
 ・特記スラブはW12とす  
 ・天井裏の構造の位置については  
 ・詳細図を参照しはりせし  
 ・スラブはすべて2階

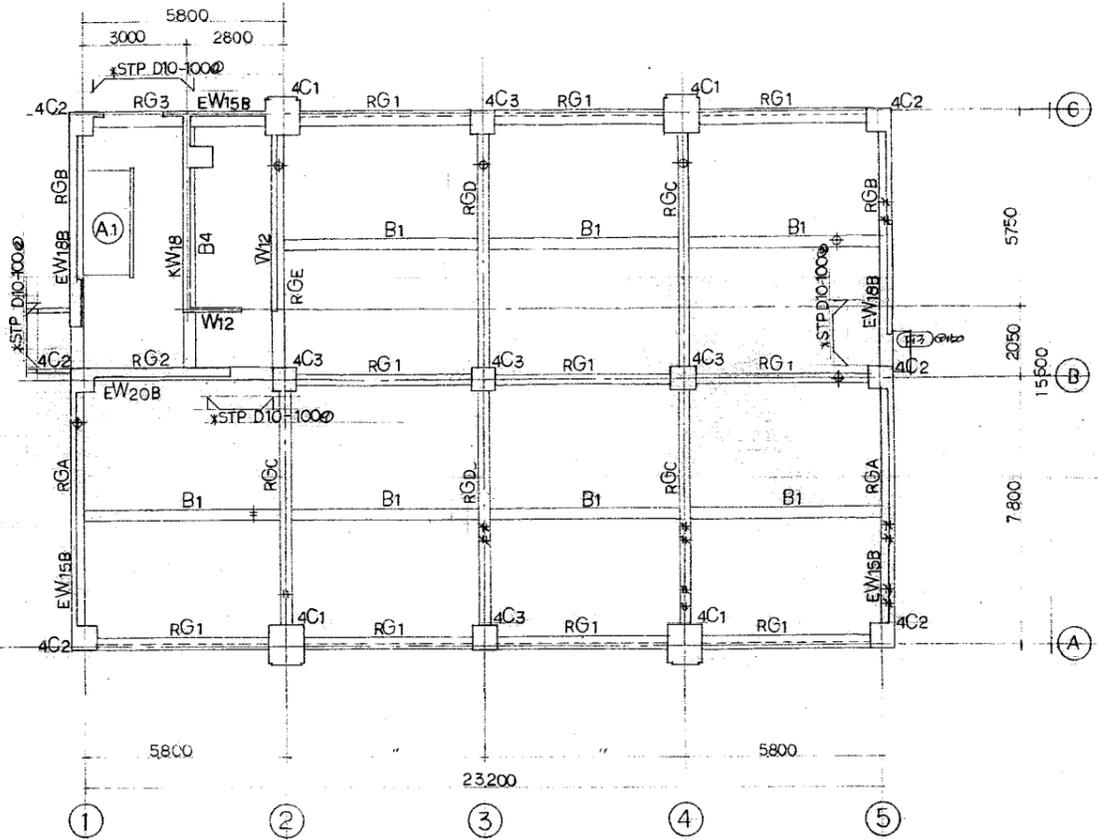

4階伏図 1/100 特記以外の4Fスラブは全て (D-1) 130 とす

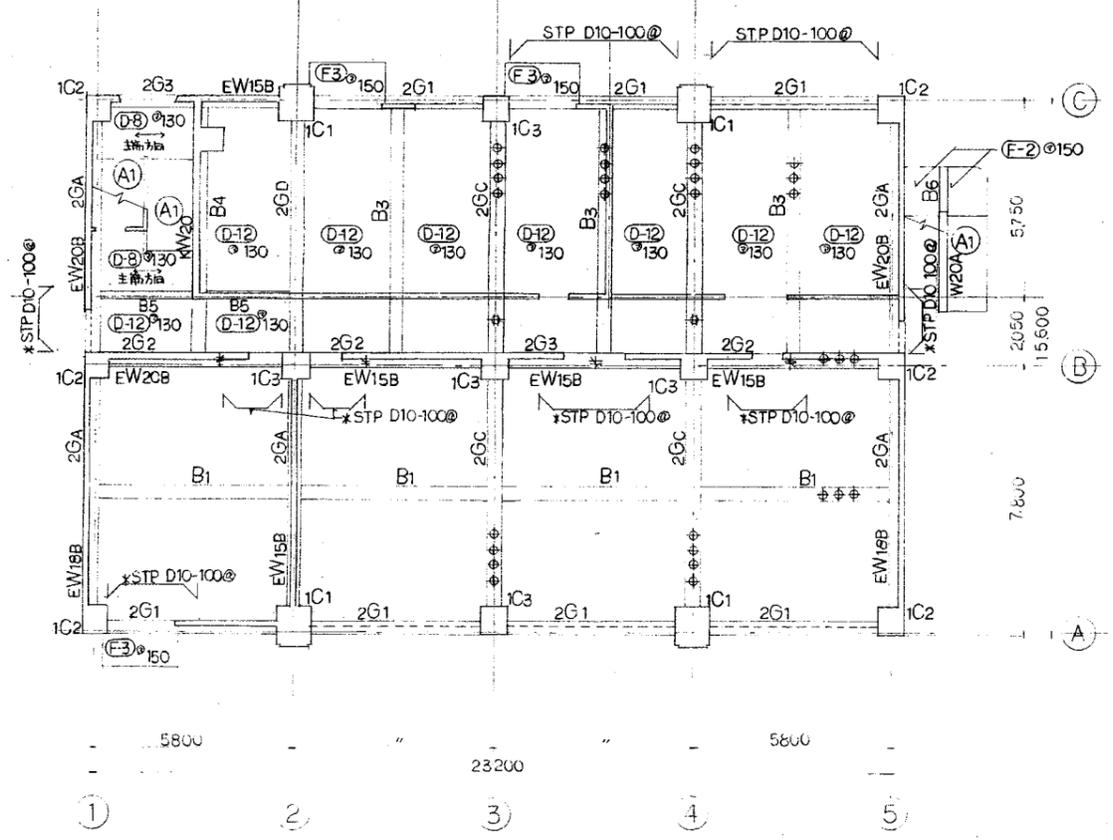

2階伏図 1/100 特記以外の2Fスラブは (B-1) 130 とす

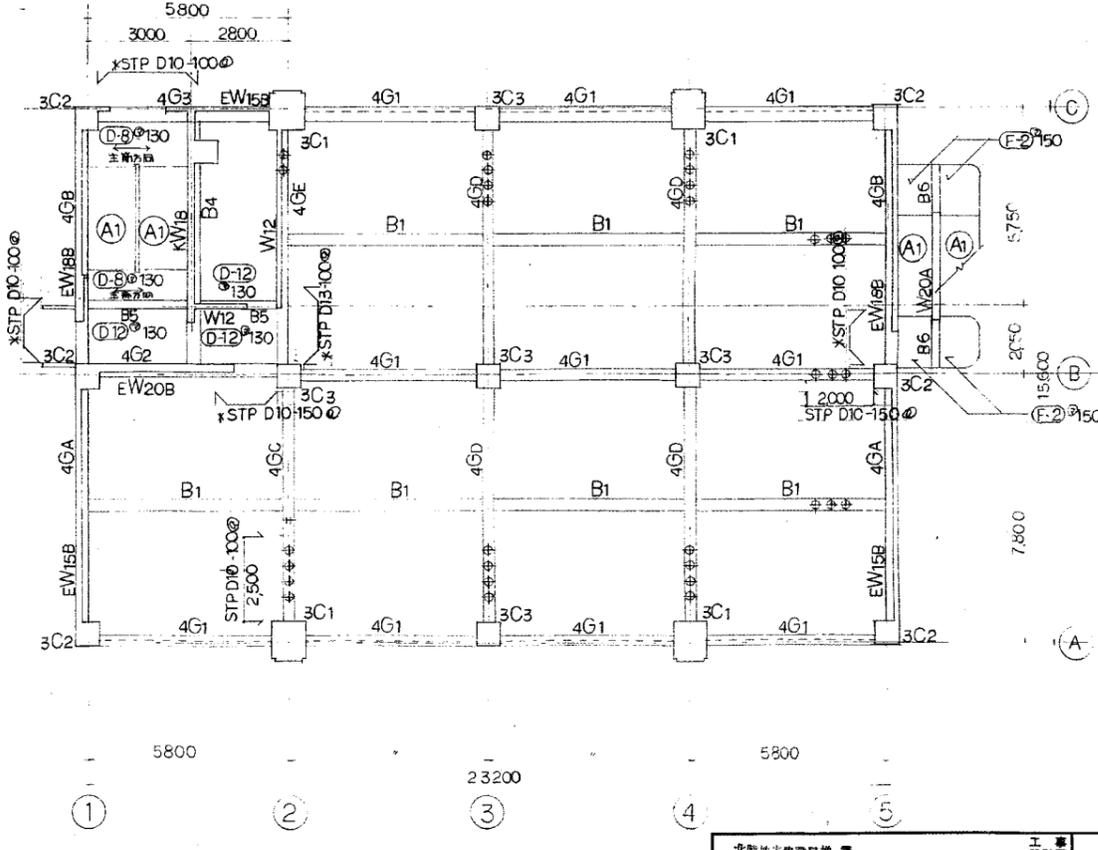

1階伏図 1/100 特記以外の1Fスラブは (B-1) 130 とす

北陸地方建設局 審	工務設計部	
Z.3.4.R.PH階伏図	縮尺 1/100	Z
関東地方建設局 審	審議 課長	13
★ 19年11月		

大はり断面リスト



記号	G1		G2		G3		GA		GB		GC			GD			GE	
bxD	350 x 650		350 x 650		350 x 650		300 x 700		350 x 700		350 x 700			350 x 700			350 x 700	
R	両端	中央	両端	中央	両端	中央	全断面	両端	中央	両端	中央	両端	中央	両端	中央	両端	中央	
階																		
上筋筋	3-D25	2-D25	3-D25	2-D25	2-D25	3-D25	2-D25	3-D25	2-D25	3-D25	2-D25	4-D25	4-D25	2-D25	3-D25	4-D25	2-D25	
下筋筋	2-D25	3-D25	3-D25	2-D25	2-D25	3-D25	2-D25	3-D25	2-D25	2-D25	3-D25	4-D25	4-D25	2-D25	3-D25	4-D25	2-D25	
STP	D10-200@		D10-150@			D10-100@			D10-200@									
bxD	350 x 700		350 x 700		350 x 700		350 x 750		350 x 750		350 x 750			350 x 750			350 x 750	
4	両端	中央	両端	中央	両端	中央	全断面	両端	中央	両端	中央	両端	中央	両端	中央	両端	中央	
階																		
上筋筋	3-D25	2-D25	3-D25	2-D25	2-D25	3-D25	2-D25	3-D25	2-D25	3-D25	2-D25	4-D25	4-D25	2-D25	3-D25	4-D25	2-D25	
下筋筋	2-D25	3-D25	3-D25	2-D25	2-D25	3-D25	2-D25	3-D25	2-D25	2-D25	3-D25	4-D25	4-D25	2-D25	3-D25	4-D25	2-D25	
STP	D10-200@		D10-150@			D10-100@			D10-200@									
bxD	350 x 700		350 x 700		350 x 700		400 x 750		400 x 750		400 x 750			400 x 750			400 x 750	
3	両端	中央	両端	中央	両端	中央	全断面	両端	中央	両端	中央	両端	中央	両端	中央	両端	中央	
階																		
上筋筋	3-D25	2-D25	4-D25	2-D25	3-D25	2-D25	3-D25	3-D25	2-D25	3-D25	2-D25	3-D25	4-D25	2-D25	3-D25	4-D25	3-D25	
下筋筋	2-D25	3-D25	3-D25	3-D25	3-D25	2-D25	3-D25	3-D25	3-D25	2-D25	2-D25	3-D25	2-D25	3-D25	3-D25	4-D25	3-D25	
STP	D10-200@		D10-150@		D10-200@		D10-150@		D10-150@		D10-150@			D10-150@			D10-150@	
bxD	400 x 700		400 x 700		400 x 700		400 x 800		400 x 800		400 x 800			400 x 800			400 x 800	
2	両端	中央	全断面	全断面	全断面	全断面	全断面	両端	中央	両端	中央	両端	中央	両端	中央	全断面	全断面	
階																		
上筋筋	4-D25	2-D25	3-D25	3-D25	3-D25	3-D25	3-D25	3-D25	2-D25	4-D25	4-D25	3-D25	4-D25	3-D25	3-D25	3-D25	3-D25	
下筋筋	3-D25	3-D25	4-D25	3-D25	3-D25	3-D25	3-D25											
STP	D10-150@		D10-150@		D10-100@		D10-150@		D10-150@		D10-150@			D10-150@			D10-150@	

柱断面リスト

記号	C1	C2	C3	
bxD	950 x 950	700 x 600	700 x 600	
4				
階	950	700	700	
主筋	16-D25	8-D25	12-D25	
HOOP	D13-100@	D13-100@	D13-100@	
bxD	950 x 950	700 x 650	700 x 650	
3				
階	950	700	700	
主筋	16-D25	8-D25	12-D25	
HOOP	D13-100@	D13-100@	D13-100@	
bxD	950 x 950	700 x 650	700 x 650	
2				
階	950	700	700	
主筋	16-D25	8-D25	12-D25	
HOOP	D13-100@	D13-100@	D13-100@	
bxD	950 x 950	700 x 700	700 x 700	
1				
階	950	700	700	
主筋	16-D25	8-D25	12-D25	
HOOP	D13-100@	D13-100@	D13-100@	



小はり断面リスト

記号	B1		B2		B3		B4	B5	B6	PHB1
bxD	300 x 600		300 x 600		300 x 700		300 x 600	250 x 550	200 x 400	300 x 500
	両端	中央	両端	中央	両端	中央	全断面	全断面	全断面	全断面
上筋筋	3-D22	2-D22	4-D22	2-D22	3-D22	2-D22	2-D22	2-D22	2-D16	2-D22
下筋筋	2-D22	3-D22	3-D22	3-D22	2-D22	3-D22	2-D22	2-D22	2-D16	2-D22
STP	D10-200@		D10-200@		D10-200@		D10-200@	D10-200@	D10-200@	D10-200@

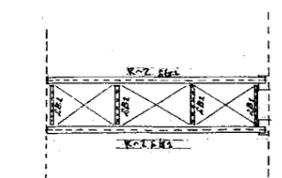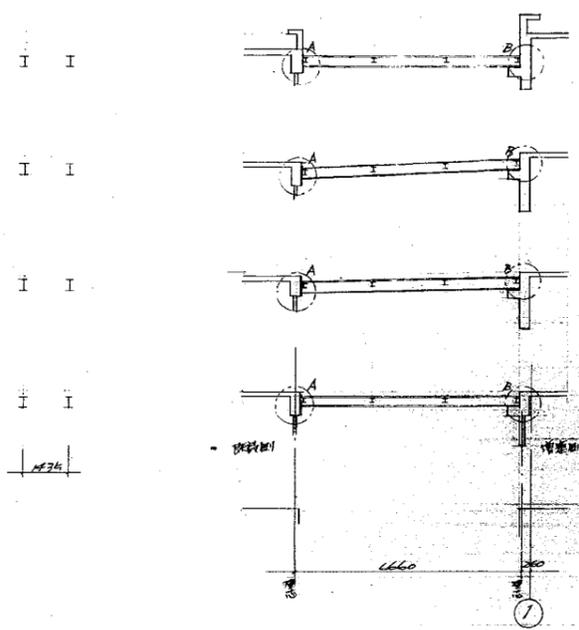材料表

記号	材 種	使用量
R-2	H-350x175x7x11	R-2
R-2	同上	4
R-2	同上	3
R-2	同上	2
R-2	H-150x75x5x7	Z-34R
ALB-12	六角形鉄板	Z-34R
Z-34	H-50x30x6	Z-34R
M16	六角ボルトM16	Z-34R
M20	六角ボルトM20	Z-34R

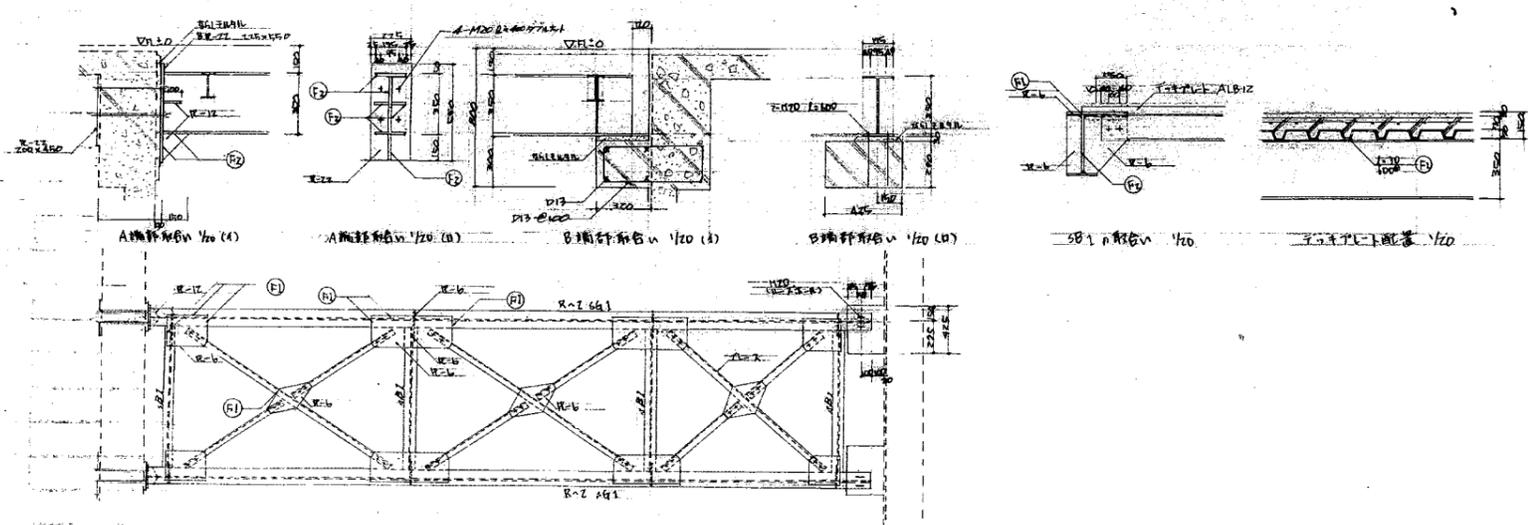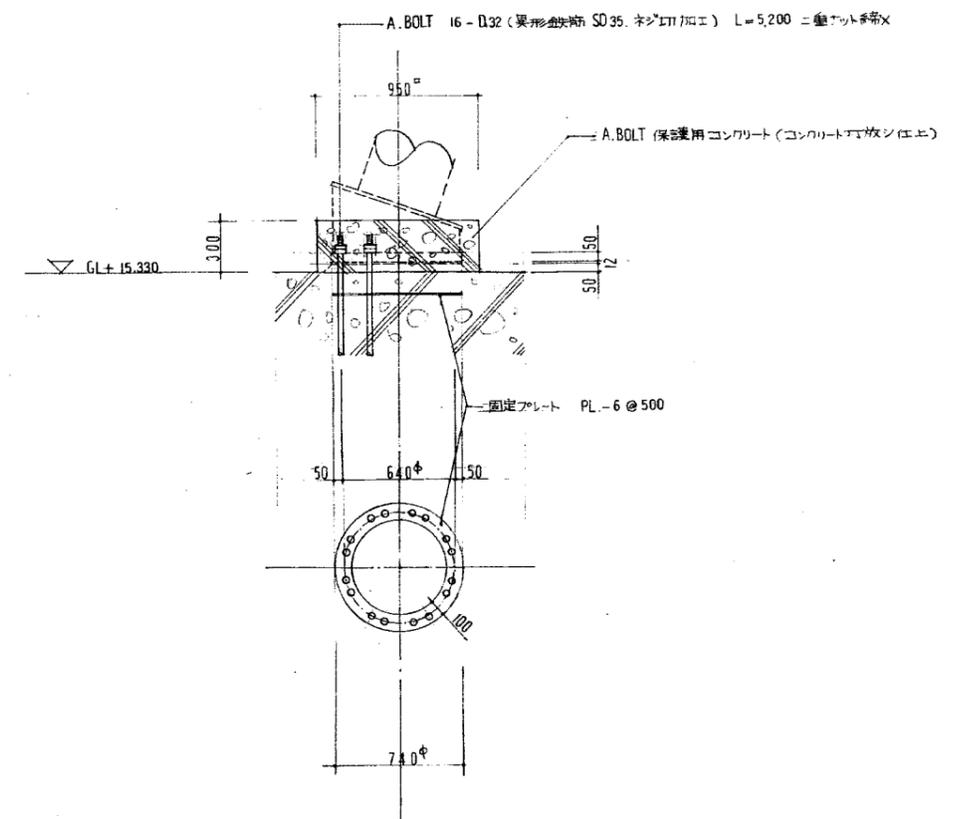

断面詳図 1/30

1. 仕様事項

1.1 標準品の選別

1. 規格 公認品 B 種 (S.1.1)
2. 形状 標準品
3. 標準品 規格の異なるものは、同一の規格品として扱われず、別個の規格品として扱われる。

1.2 標準品

① H形 ② MH形 ③ M形
(注) H形規格は、MH形規格に準じて記載されている。

1.3 規格品の製作所 本規格品は、日産自動車株式会社、または其の加工工場に委託して製作される。

1.4 標準品

Table with 6 columns: 規格品, ショット径, 標準品, ショット径, 規格品, ショット径. Rows include diameters like 50, 75, 100, 125 and corresponding standard sizes.

1.5 標準品の位置


位置の決定は、以下の通りとする。

Main table with columns for diameter (φ), shot diameter, and various specifications. It lists different hole patterns and their corresponding dimensions.

2. 仕様事項

2.1 仕様事項

1. 孔の径は、0.01mm以下の公差で規定される。
2. 孔の深さは、0.01mm以下の公差で規定される。
3. 孔の上下方向の位置は、0.01mm以下の公差で規定される。

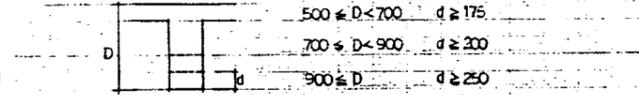


4. 孔の位置は、図面に示す公差範囲内にあり、かつ公差範囲内にあり、かつ公差範囲内にあり。

5. 孔の位置は、図面に示す公差範囲内にあり、かつ公差範囲内にあり、かつ公差範囲内にあり。

6. 孔の径は、図面に示す公差範囲内にあり、かつ公差範囲内にあり、かつ公差範囲内にあり。

7. 孔の径は、図面に示す公差範囲内にあり、かつ公差範囲内にあり、かつ公差範囲内にあり。

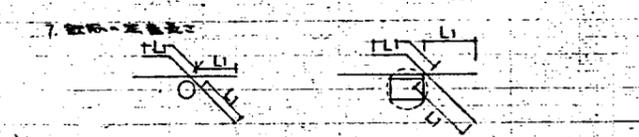

8. 孔の径は、図面に示す公差範囲内にあり、かつ公差範囲内にあり、かつ公差範囲内にあり。

9. 孔の径は、図面に示す公差範囲内にあり、かつ公差範囲内にあり、かつ公差範囲内にあり。


3. 仕様事項

3.1 H形標準品


Table for H-shaped standard parts showing dimensions for diameters 300, 350, 400, 450, 500, 550, 600. Columns include A, B, C, D, E, F, G, H, I, J, K, L, M, N, O, P, Q, R, S, T, U, V, W, X, Y, Z.

2.2 仕様事項


1. H形

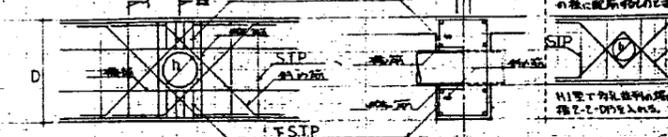

2. MH形

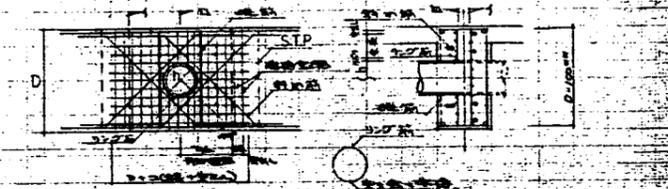

3. M形

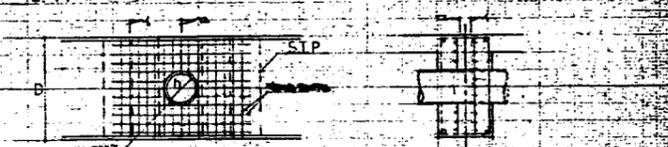

(注) 規格品は、図面に示す公差範囲内にあり、かつ公差範囲内にあり、かつ公差範囲内にあり。

3.2 MH形標準品

Table for MH-shaped standard parts showing dimensions for diameters 300, 350, 400, 450, 500, 550, 600. Columns include A, B, C, D, E, F, G, H, I, J, K, L, M, N, O, P, Q, R, S, T, U, V, W, X, Y, Z.

3.3 M形標準品

Table for M-shaped standard parts showing dimensions for diameters 300, 350, 400, 450, 500, 550, 600. Columns include A, B, C, D, E, F, G, H, I, J, K, L, M, N, O, P, Q, R, S, T, U, V, W, X, Y, Z.

1. 規格品の選別
2. 規格品の製作所
3. 規格品の位置

1. 規格品の選別
2. 規格品の製作所
3. 規格品の位置

1. 規格品の選別
2. 規格品の製作所
3. 規格品の位置

北陸地方建設局管轄工事第1回変更仕様書

I 工事概要

1. 工事場所 新潟県新潟市白山浦1丁目425-2
2. 工事種目


- 1) 庁舎 鉄筋コンクリート造 A階建 改修一式
- 2) 渡り廊下 鉄骨造 A階建 改修一式

II 建築工事仕様


1. 図面および特記仕様に記載されていない事項はすべて原設計による
2. 特記仕様

章	項目	特記事項

1)-1 (5)及びスラフを変更する

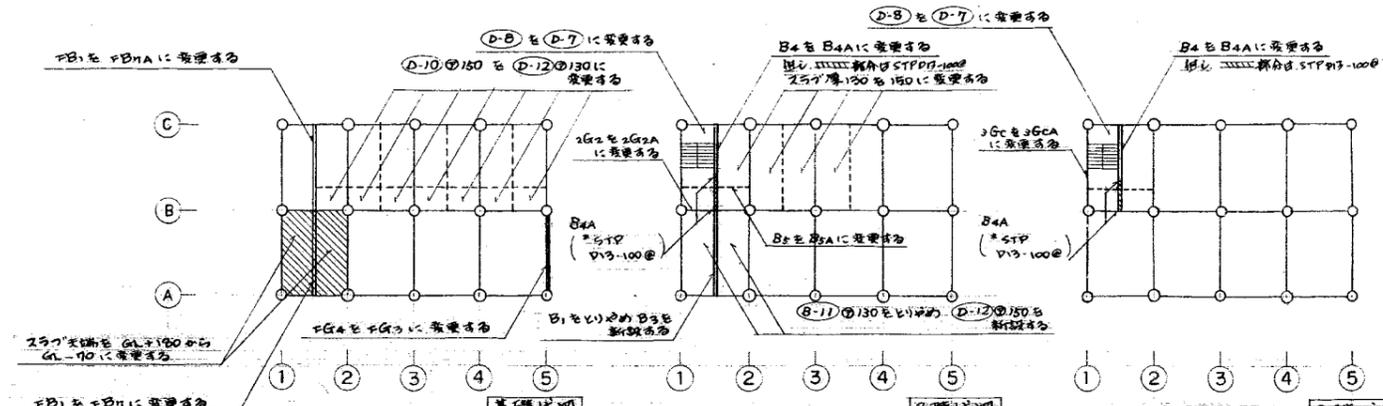


1)-3 (5)渡り廊下補強

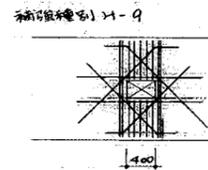

FGR (490x1900)

- 鉄筋 4-2-D25
- 縦筋 4-2-D13
- 横筋 2-2-D16
- 上フスP 5-2-D13


ハンドホ-ル貫通孔補強詳細 5-1/30

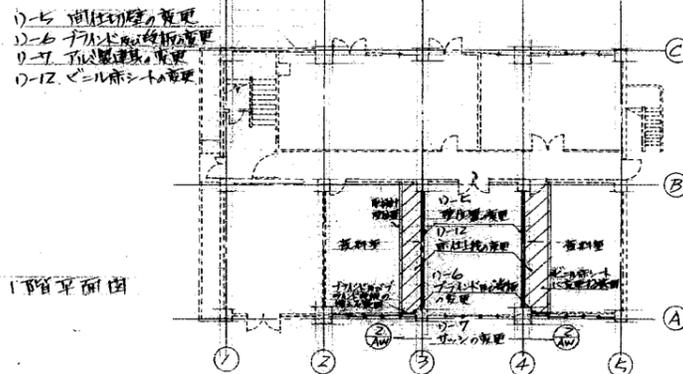

3)-1 渡り廊下取手部分を変更する (S=1/30)

< 取手1号詳細 >

< 取手2号詳細 >

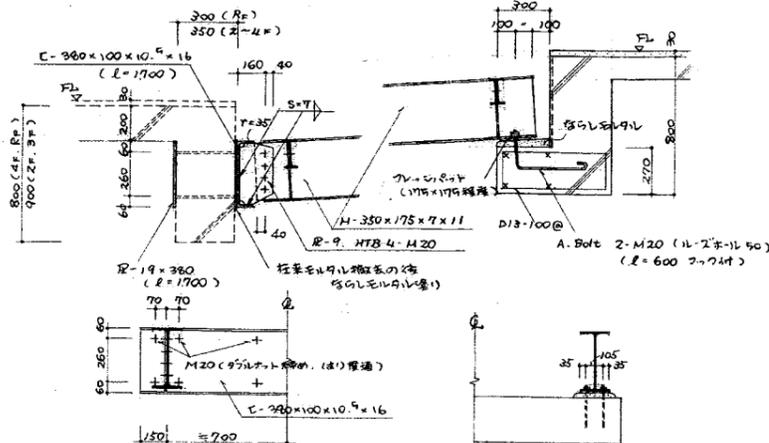

変更内容

番号	内容	原設計	変更設計
-1	1) 庁舎 (5)及びスラフ	図面 No. 19, 20, 21	図示のとおり、(5) スラフを変更する。
-2	鉄筋の継ぎ (継ぎの仕立)	電圧継ぎ	ガス圧接に変更する。
-3	渡り廊下補強 (5)及びスラフ	図面 No. 23	図示のとおり変更する。
-4	窓枠 (5)及びスラフ	16-P32 (L=5200)	16-P32 (L=4750)
-5	窓枠	図面 No. 5	図示のとおり、窓枠の開口寸法の変更と変更する。
-6	ハンドホ-ル		図示のとおり、ハンドホ-ルがフロント板の取付を変更する。
-7	イルミネーション	3AW, 4AW	図示のとおり、窓枠の開口寸法の変更と変更する。
-8	模様	図面	3AW (16-P32) に変更する。
-9	外壁	図面 No. 7	図示のとおり、外壁の色を変更する。
-10	扉	図面 No. 4	図示のとおり、1号扉に1号扉、2号扉に2号扉に変更する。
-11	止り	図面 No. 2	図示のとおり、止りの仕様を変更する。
-12	ビニルシート	ビニルシート	1号扉、2号扉の開口寸法の変更と変更する。
-1	渡り廊下取手	図面 No. 22	図示のとおり変更する。



記号	寸法	材種	数量	規格	スリ-プ仕様
+	300	400	900	1	H-6 亜鉛鉄板
-		400	900	1	H-7 "
+	100	300	600	1	H-2 "
-		300	700	1	H-2 "
+		350	650	1	H-2 "
-		350	700	2	H-2 "
+		350	750	5	H-2 "
-		400	700	2	H-2 "
+		400	750	5	H-2 "
-		400	800	5	H-2 "
+	150	300	600	15	H-2 "
-		300	700	11	H-2 "
+		350	700	6	H-2 "
-		350	750	2	H-2 "
+		350	750	12	H-3 "
-		350	750	3	H-4 "
+		400	700	3	H-3 "
-		400	750	17	H-3 "
+		400	800	13	H-3 "
*	175	450	1500	4	H-3 "
+	200	300	600	7	H-2 "
-		350	650	3	H-2 "
+		350	700	2	H-3 "
-		350	700	1	H-4 "
+		350	750	1	H-3 "
-		400	750	2	H-4 "
+	225	300	700	6	H-2 "
-		350	700	2	H-2 "
+		350	700	4	H-3 "
-		350	700	3	H-4 "
+		400	700	3	H-5 "
-		400	800	2	H-4 "
+	250	400	750	5	H-4 "
-		400	800	2	H-4 "

開口寸法	材種	数量	補強種別
400x400	W12	2	A形
600x400	W12	3	A形
600x1100	W12	3	A形
700x1600	W12	1	A形
	W12	1	A形
500x300	Ew150	3	B形
500x300	Ew150	1	B形
700x300	Ew150	1	B形


開口寸法	材種	数量
850x600	D-12	1
800x500	"	1
600x500	"	3
1100x250	"	3
800x150	"	3
650x600	"	1
400x400	"	1
600x400	"	2
450x400	"	1
500x400	"	1
200x200	"	3
1100x250	D-11	1
600x500	"	1
500x500	"	1
200x200	"	14
200x200	B-8	2

北陸地方建設局管轄工事第1回変更仕様書  
 変更内容表  
 関東地方建設局管轄部 課長 部長  
 年月 日


12-8  
外壁目地の変更

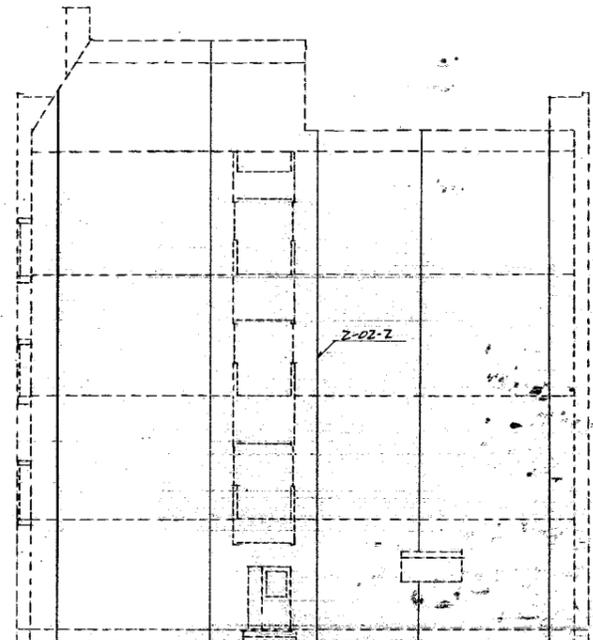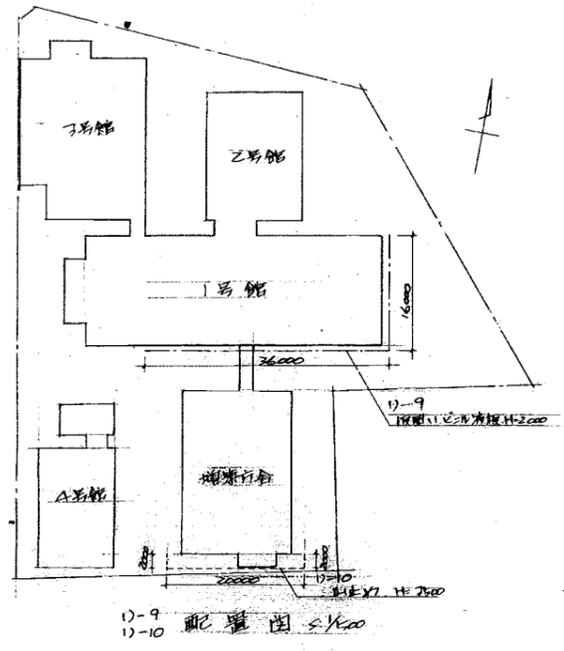


立面図 1/100

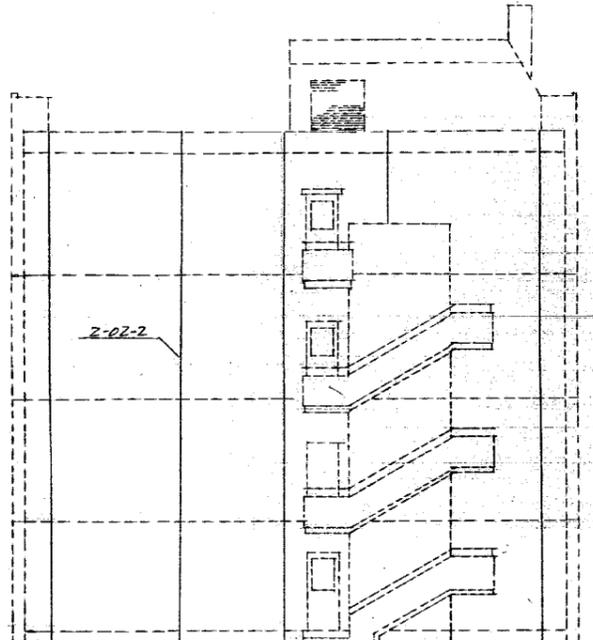

立面図 1/100

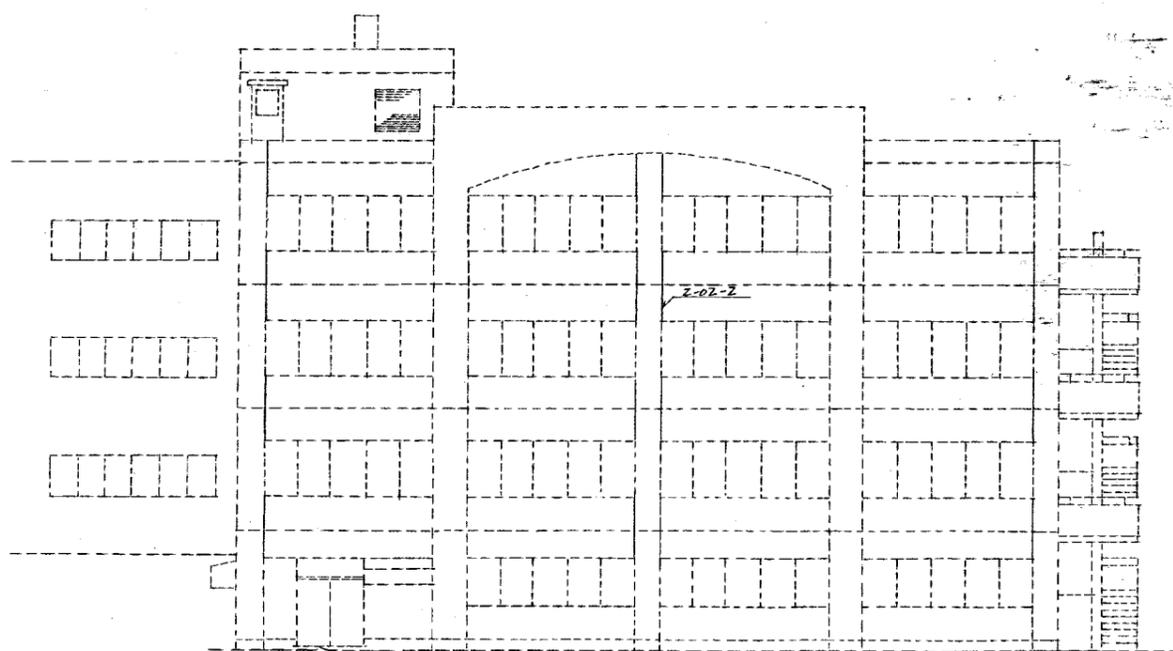


立面図 1/100

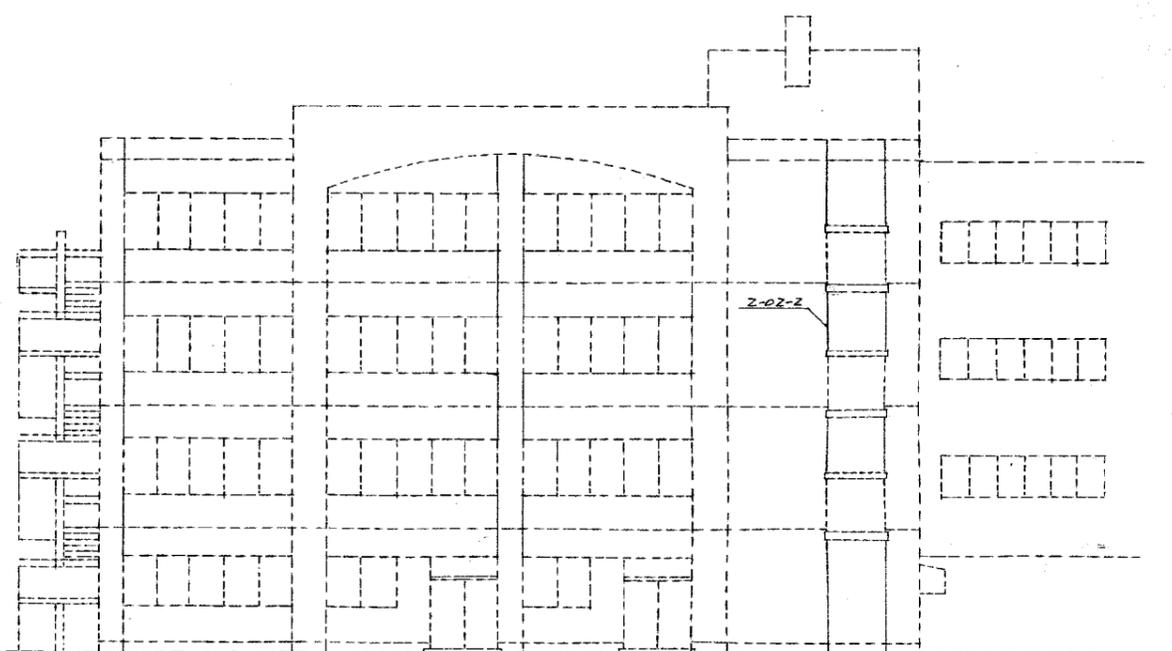


立面図 1/100

水修地方建設局建築工事計画課 設計図		Z
配置図 立面図	縮尺 1/100 1/250	
関東地方建設局営繕部		E
★ 年 月		

基礎リスト 1/40

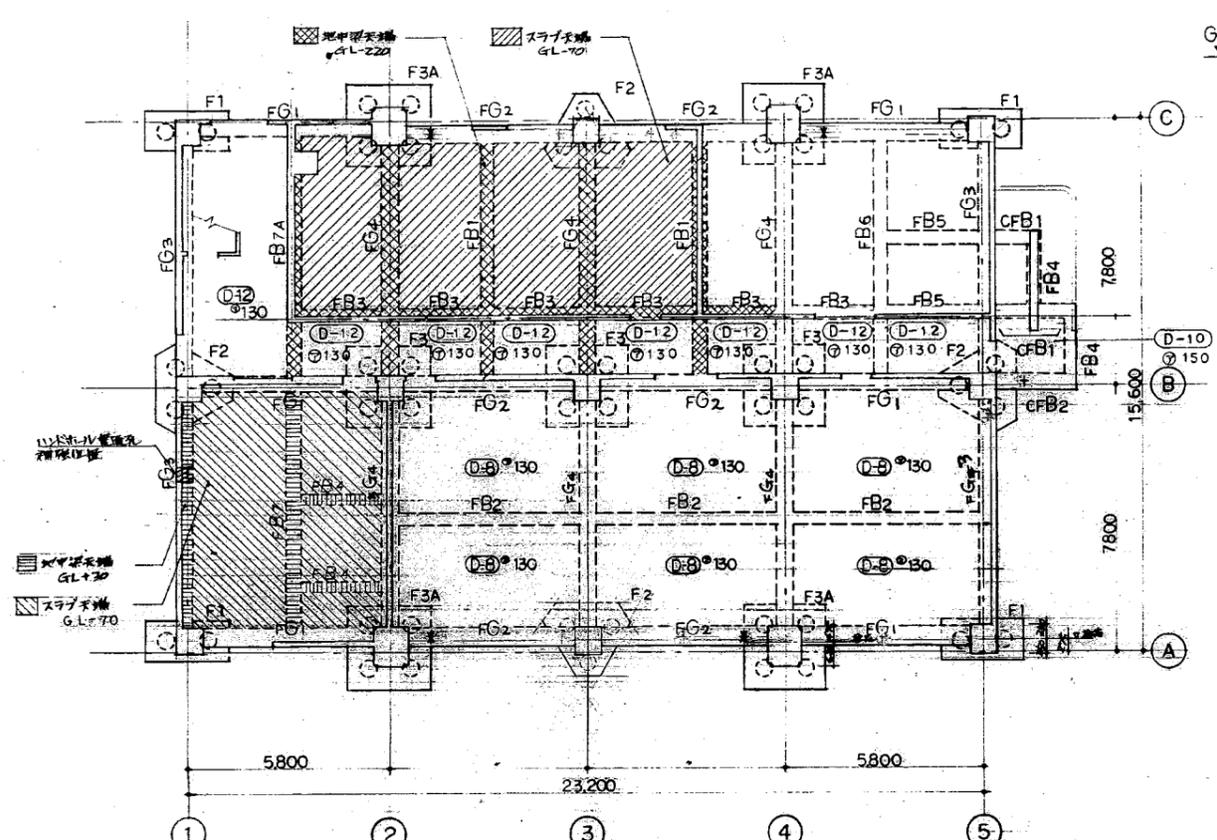

D-1  
D-2 基礎地中梁伏図 5:100  
D-3 基礎地中梁伏図 5:100  
特記筋はD10φ150とする  
特記筋はD10φ150とする

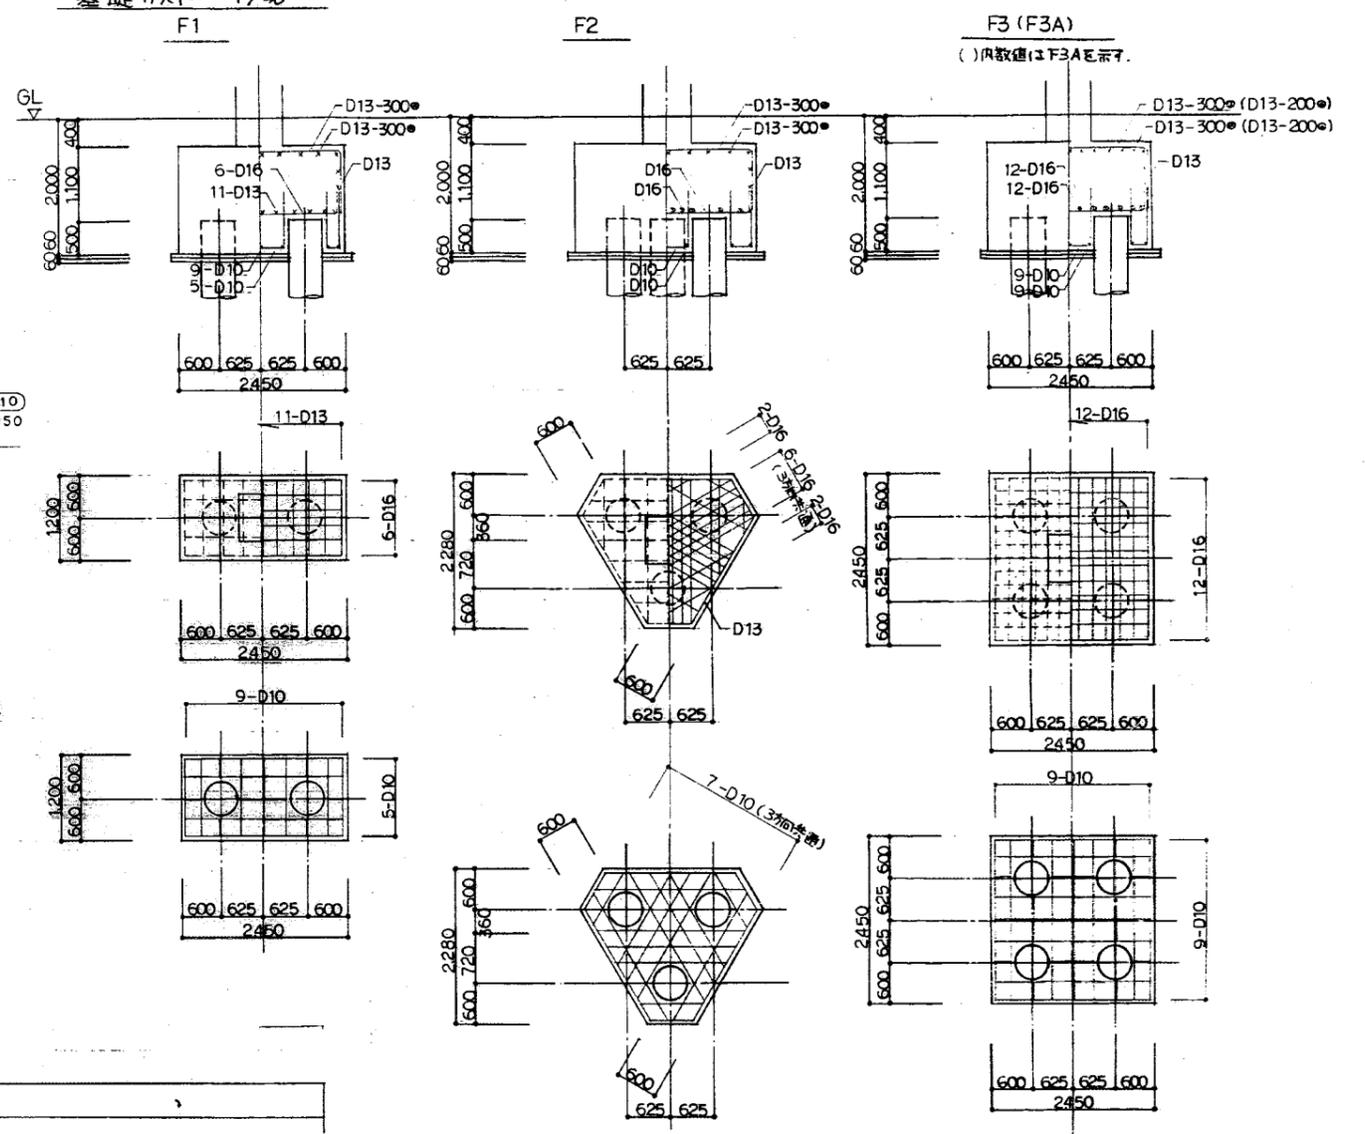

地中梁リスト


2層目柱所受筋はD13-600φとする

記号	FG1			FG2			FG3			FG4		
D×D	450×1500			450×1500			450×1500			550×1500		
位置	外端	中央	内端	両端	中央		外端	中央	内端	外端	中央	内端
断面												
上端筋	6-D25	4-D25	7-D25	7-D25	4-D25		8-D25	4-D25	6-D25	11-D25	6-D25	7-D25
下端筋	6-D25	4-D25	7-D25	7-D25	4-D25		8-D25	4-D25	6-D25	11-D25	6-D25	7-D25
STP	D13-150φ			D13-150φ			D13-150φ			D13-100φ		
腰筋	6-D10			6-D10			6-D10			6-D10		


地中小梁リスト

記号	FB1		FB2		FB3	FB4	FB5		FB6			CFB1	CFB2	FB7 (FB7A)		
D×D	350×700		300×700		300×550	300×700	350×1000		350×1000			350×1000	350×700	350×700		
位置	両端	中央	両端	中央	全断面	全断面	外端, 中央	5両端	外端	中央	内端	全断面	全断面	外端	中央	内端
断面																
上端筋	3-D22	3-D22	3-D22	2-D22	2-D22	2-D22	3-D22	5-D22	3-D22	2-D22	3-D22	5-D22	3-D25	3-D22	3-D22	5-D22
下端筋	3-D22	5-D22	2-D22	3-D22	2-D22	2-D22	3-D22	3-D22	3-D22	4-D22	2-D22	3-D22	2-D25	3-D22	4-D22	3-D22
STP	D10-200φ		D10-200φ		D10-250φ	D10-250φ	D13-200φ		D10-200φ			D13-200φ	D10-200φ	D10-200φ (D13-200φ)		
腰筋	2-D10		2-D10		2-D10	2-D10	4-D10		4-D10			4-D10	2-D10	2-D10		


杭頭処理要領

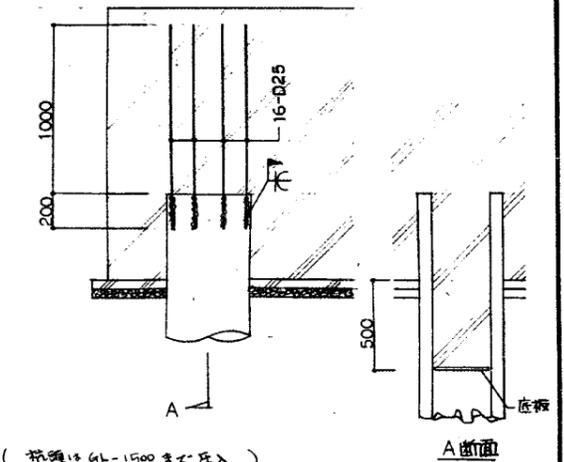

(杭頭はGL-1500まで圧入)

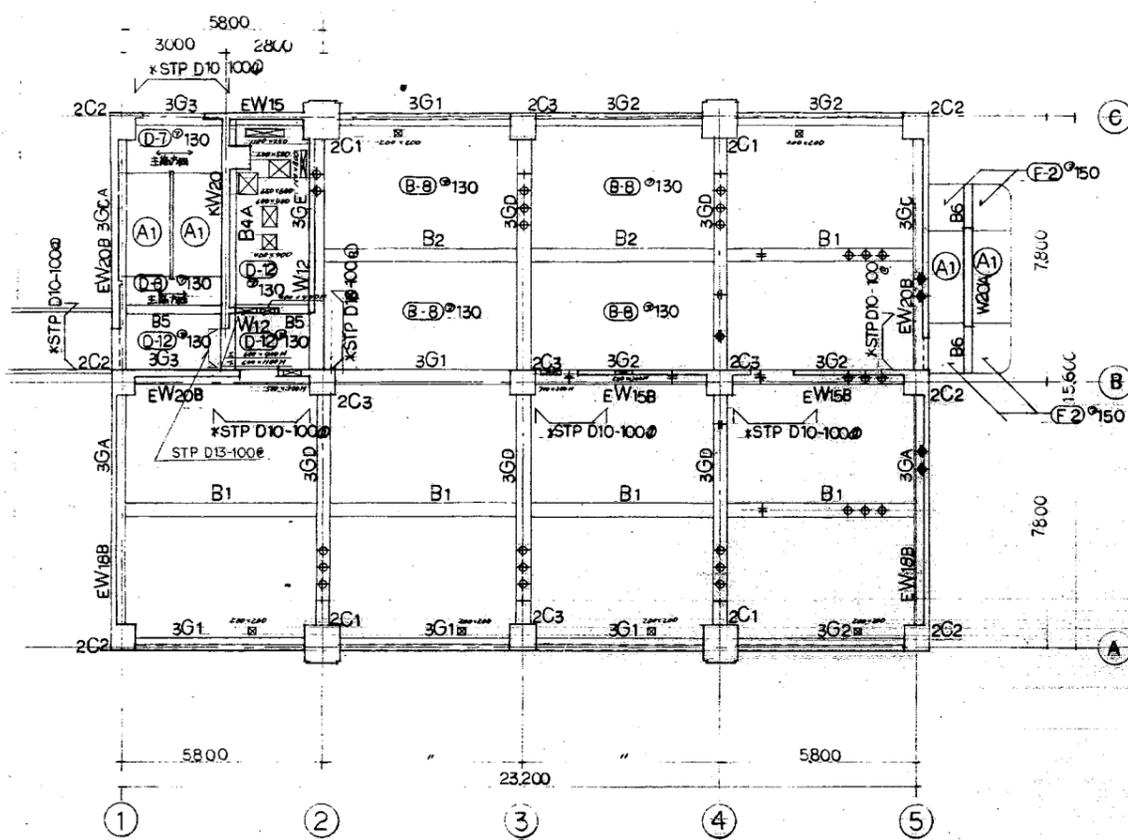


1-1  
1-3 3階伏図 1/100 特記以外のスワッチは全て (B-11) 130とす

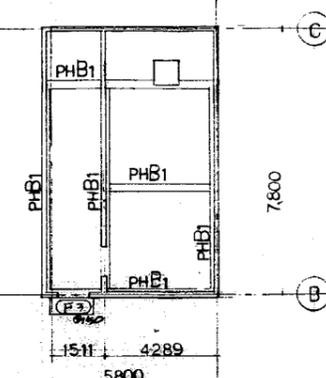


PHB1は全て (D-11) 130とす  
PH階伏図 1/100


※特記  
※特記以外のスワッチは全て (B-11) 130とす  
※特記以外のスワッチは全て (D-11) 130とす  
※特記以外のスワッチは全て (D-11) 130とす  
※特記以外のスワッチは全て (D-11) 130とす

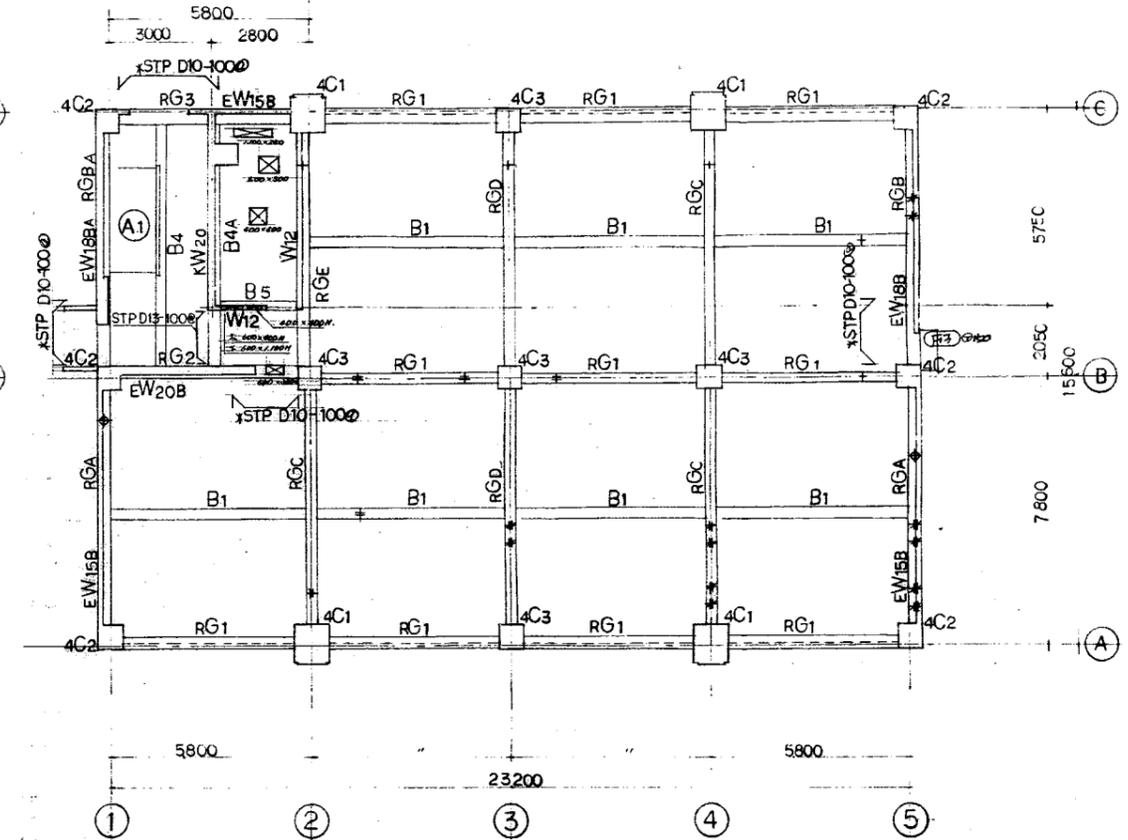

1-1  
1-3 4階伏図 1/100 特記以外のスワッチは全て (D-11) 130とす

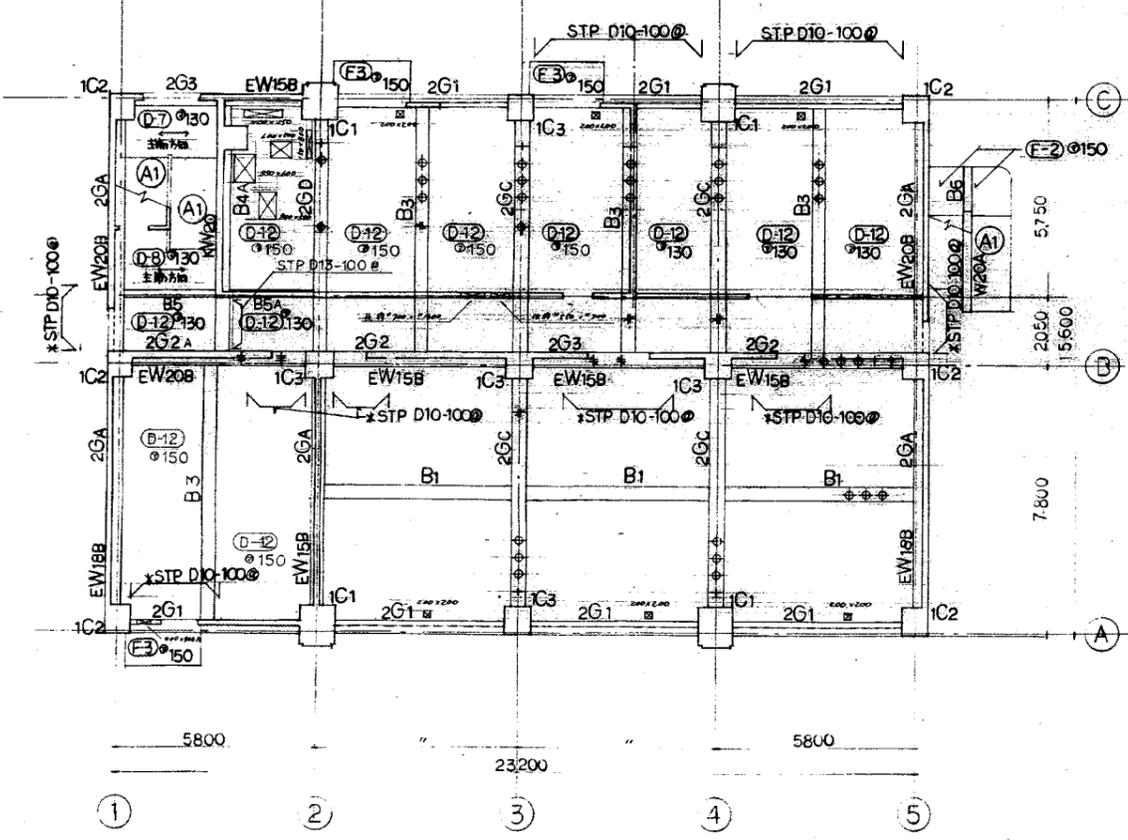

1-1  
1-3 2階伏図 1/100 特記以外のスワッチは (B-11) 130とす

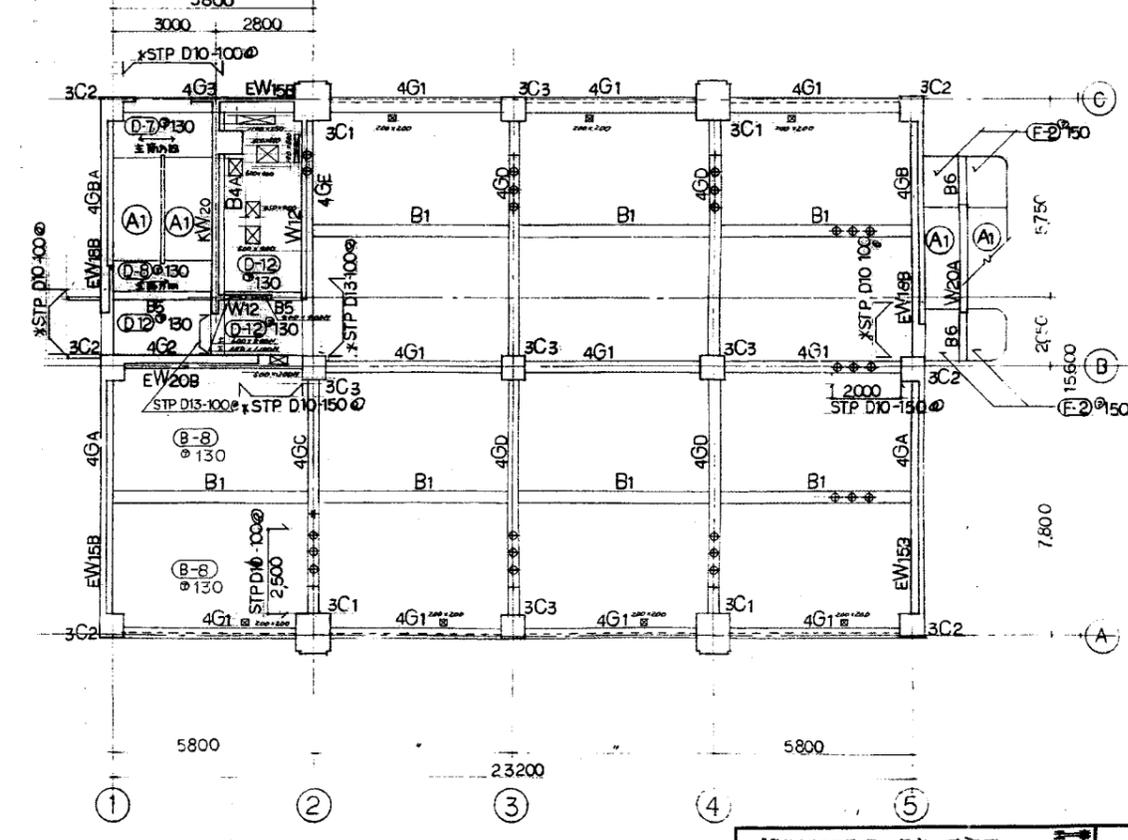

1-1  
1-3 4階伏図 1/100 特記以外のスワッチは全て (B-11) 130とす

北陸地方建設局 工務部 1回変更	設計	4
2.3.4.R PH階伏図	縮尺 1/100	4
関東地方建設局 営繕部	監製	5
年月		

大はり断面リスト

記号	G1	G2 (G2A)	G3	GA	GB (GBA)	GC (GCA)	GD	GE
bxD	350 x 650	350 x 650	350 x 650	300 x 700	350x700 (350x800)	350 x 700	350 x 700	350 x 700
R	両端 中央	内端 中央外端	内端 中央 外端	全断面	内端 中央外端	内端 中央 外端	内端 中央 外端	内端 中央外端
上筋筋	3-D25 2-D25	3-D25 2-D25	2-D25 3-D25	2-D25	3-D25 2-D25	3-D25 2-D25 4-D25	4-D25 2-D25 3-D25	4-D25 2-D25
下筋筋	2-D25 3-D25	3-D25 2-D25	2-D25 3-D25	2-D25	3-D25 2-D25	2-D25 3-D25 4-D25	4-D25 3-D25 2-D25	4-D25 2-D25
STP	D10-200	D10-200	D10-200	D10-200	D10-200	D10-150	D10-100	D10-200
bxD	350 x 700	350 x 700	350 x 700	350 x 750	350x750 (350x800)	350 x 750	350 x 750	350 x 750
R	両端 中央	内端 中央外端	内端 中央 外端	全断面	内端 中央外端	内端 中央 外端	内端 中央 外端	内端 中央外端
上筋筋	3-D25 2-D25	3-D25 2-D25	2-D25 3-D25	2-D25	3-D25 2-D25	3-D25 2-D25 4-D25	3-D25 2-D25 4-D25	4-D25 2-D25
下筋筋	2-D25 3-D25	3-D25 2-D25	2-D25 3-D25	2-D25	3-D25 2-D25	2-D25 3-D25 4-D25	3-D25 3-D25 2-D25	4-D25 2-D25
STP	D10-200	D10-200	D10-200	D10-200	D10-200	D10-150	D10-150	D10-200
bxD	350 x 700	350 x 700	350 x 700	400 x 750	400x750 (400x800)	400 x 750	400 x 750	400 x 750
R	両端 中央	内端 中央外端	内端 中央 外端	全断面	内端 中央外端	内端 中央 外端	内端 中央 外端	内端 中央外端
上筋筋	3-D25 2-D25	4-D25 2-D25	3-D25 2-D25	3-D25	3-D25 2-D25	3-D25 2-D25 3-D25	4-D25 2-D25 5-D25	4-D25 3-D25
下筋筋	2-D25 3-D25	3-D25 3-D25	3-D25 2-D25	3-D25	3-D25 2-D25	3-D25 3-D25 2-D25	2-D25 3-D25 3-D25	4-D25 3-D25
STP	D10-200	D10-150	D10-200	D10-150	D10-150	D10-150	D10-150	D10-150
bxD	400 x 700	400x700 (400x900)	400 x 700	400 x 800	400 x 800	400 x 800	400 x 800	400 x 800
R	両端 中央	全断面	全断面	全断面	全断面	内端 中央 外端	内端 中央 外端	全断面
上筋筋	4-D25 2-D25	3-D25 3-D25	3-D25	3-D25	3-D25	3-D25 2-D25 4-D25	4-D25 3-D25	3-D25
下筋筋	3-D25 3-D25	3-D25 3-D25	3-D25	3-D25	3-D25	3-D25 3-D25 3-D25	4-D25 3-D25	3-D25
STP	D10-150	D10-150	D10-100	D10-150	D10-150	D10-150	D10-150	D10-150

柱断面リスト


記号	C1	C2	C3
bxD	950 x 950	700 x 600	700 x 600
R	両端 中央	内端 中央外端	内端 中央外端
主筋	16-D25	8-D25	12-D25
HOOP	D13-100	D13-100	D13-100
bxD	950 x 950	700 x 650	700 x 650
R	両端 中央	内端 中央外端	内端 中央外端
主筋	16-D25	8-D25	12-D25
HOOP	D13-100	D13-100	D13-100
bxD	950 x 950	700 x 650	700 x 650
R	両端 中央	内端 中央外端	内端 中央外端
主筋	16-D25	8-D25	12-D25
HOOP	D13-100	D13-100	D13-100

小はり断面リスト

記号	B1	B2	B3	B4	B5	B6	PHB1	B4A	B5A
bxD	300 x 600	300 x 600	300 x 700	300x600	250 x 550	200 x 400	300 x 500	200x650	300x300
R	両端 中央	両端 中央	内端 中央	全断面	全断面	全断面	全断面	全断面	全断面
上筋筋	3-D22 2-D22	4-D22 2-D22	3-D22 2-D22	2-D22 2-D22	2-D22	2-D16	2-D22	4-D19	2-D22
下筋筋	2-D22 3-D22	3-D22 3-D22	2-D22 3-D22	2-D22 2-D22	2-D22	2-D16	2-D22	4-D19	2-D22
S.T.P	D10-200	D10-200	D10-200	D10-200	D10-200	D10-200	D10-200	D13-200	D10-200




10-1 断面リスト



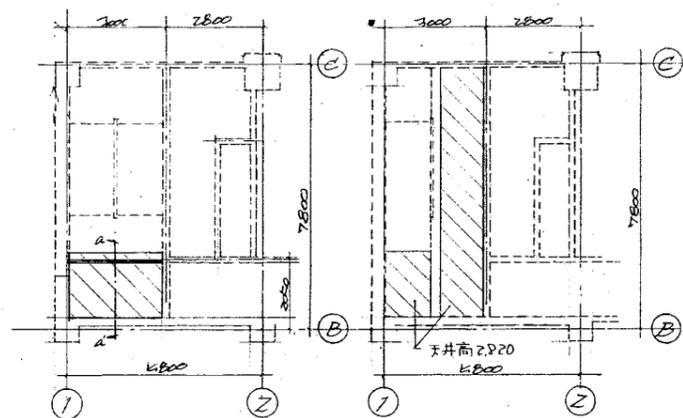


1-14 1.2. 3階天井柱断面 s: 1/100  
1-14 4階天井柱断面 s: 1/100


凡例  
石帯ボルトスチール (重鉄付)

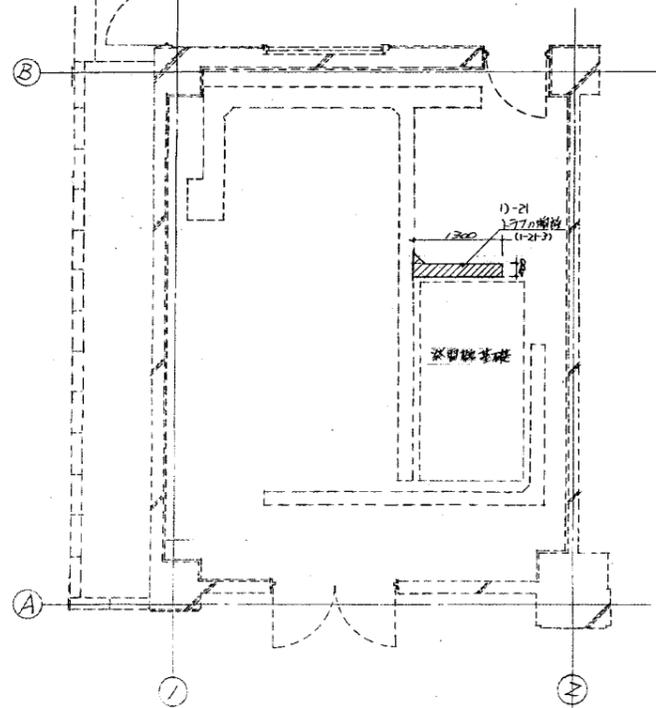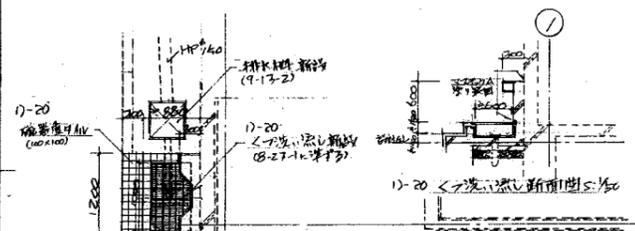


1-20 自家築造 1階平面詳細図 s: 1/50  
1-21 自家築造 4階平面詳細図 s: 1/50

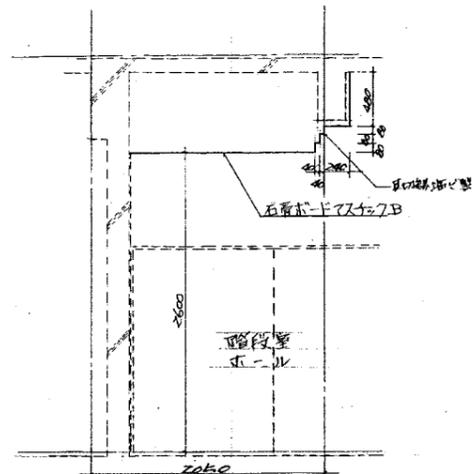


1-14 A-A断面詳細図 s: 1/50

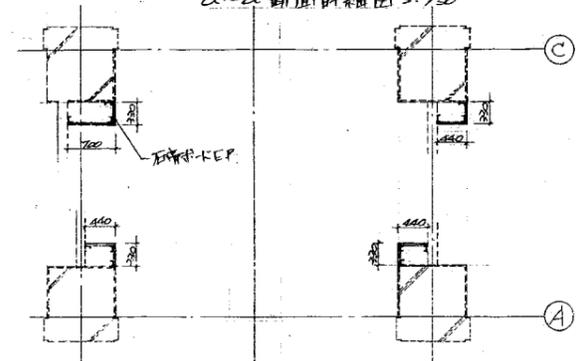


1-19 4階配筋類の断面 s: 1/50 (2-22-1)

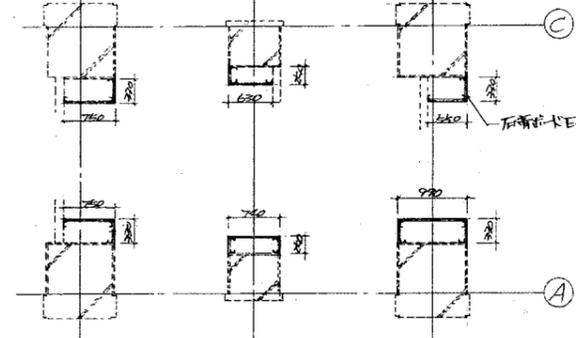


1-17 3階配筋類の断面 s: 1/50 (2-22-1)

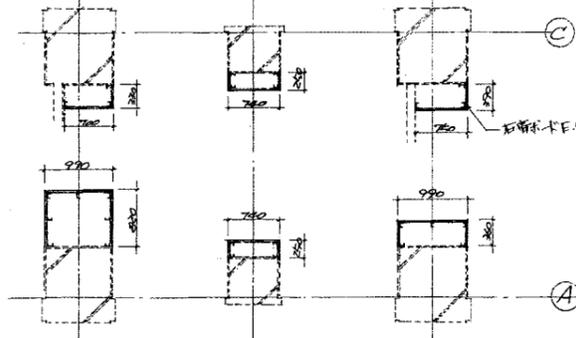


1-19 2階配筋類の断面 s: 1/50 (2-22-1)

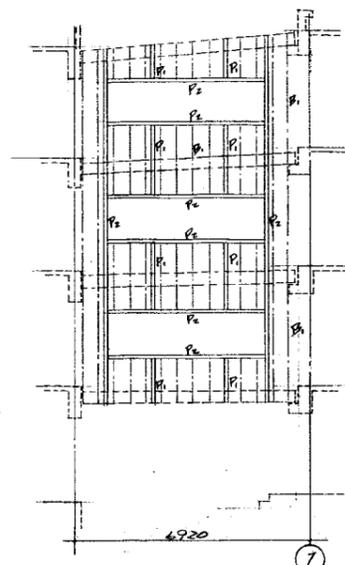


3-1 4階廊下断面図 s: 1/100

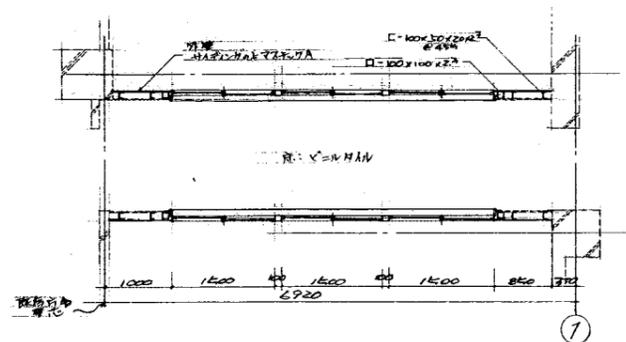

3-1 4階廊下断面図 s: 1/50

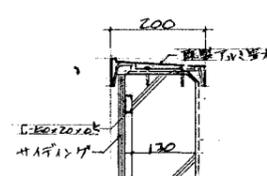

3-1 A種詳細図 s: 1/10

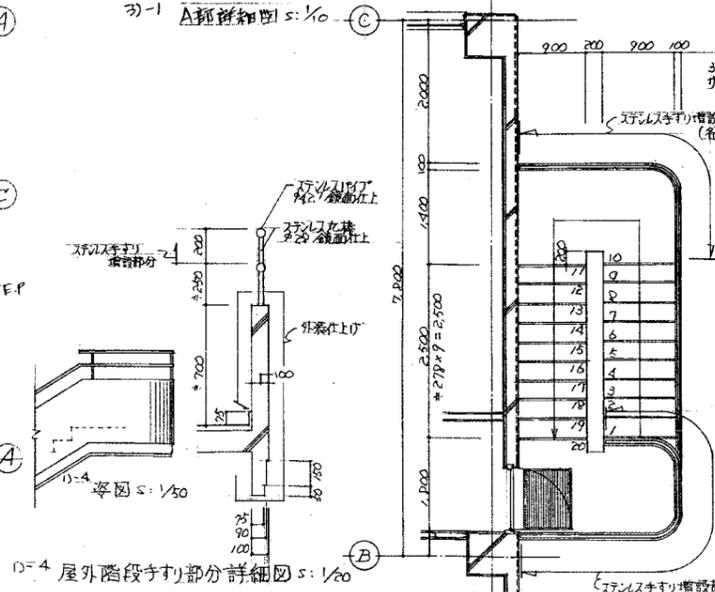


1-4 屋外階段手すり部分詳細図 s: 1/50  
1-4 4階屋外階段平面詳細図 s: 1/50


3-1 採材リスト

記号	部	材	備考
P1	H	100x100x6x8	
P2	□	100x100x2.3	
B1	□	100x50x20x2.3	付鋼材


3-1 \*上記鉄筋にビートルφ30を吹付ける。

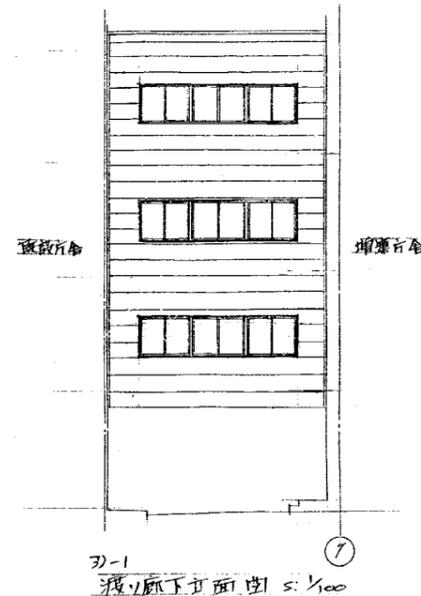

3-1 4階廊下断面図 s: 1/100

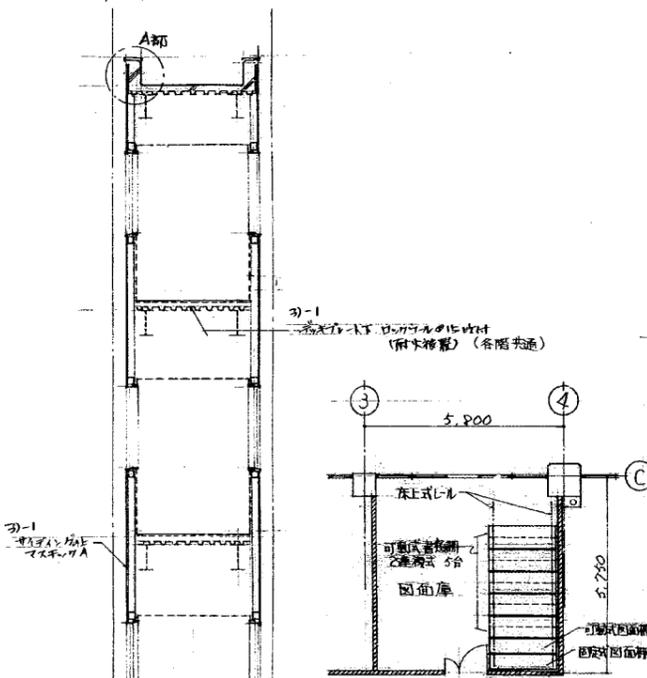

1-23 3階部分断面図 1/100

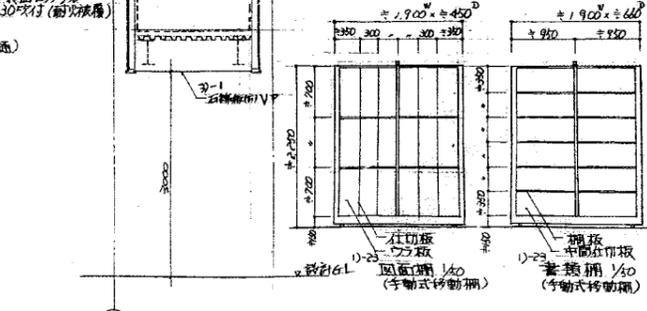

3-1 4階廊下断面図 s: 1/100